


申請地：弘前市大字吉野町2番7

付近見取図

■ 概要

工事名	平成27年度(仮称)吉野町緑地屋外便所新築工事	
建築場所	弘前市大字吉野町2番7	
敷地面積	6,226.30㎡	
用途	公衆便所	
用途地域	商業地域	
	建ぺい率	80%
	容積率	400%
	防火指定	準防火地域
構造	壁式鉄筋コンクリート構造	

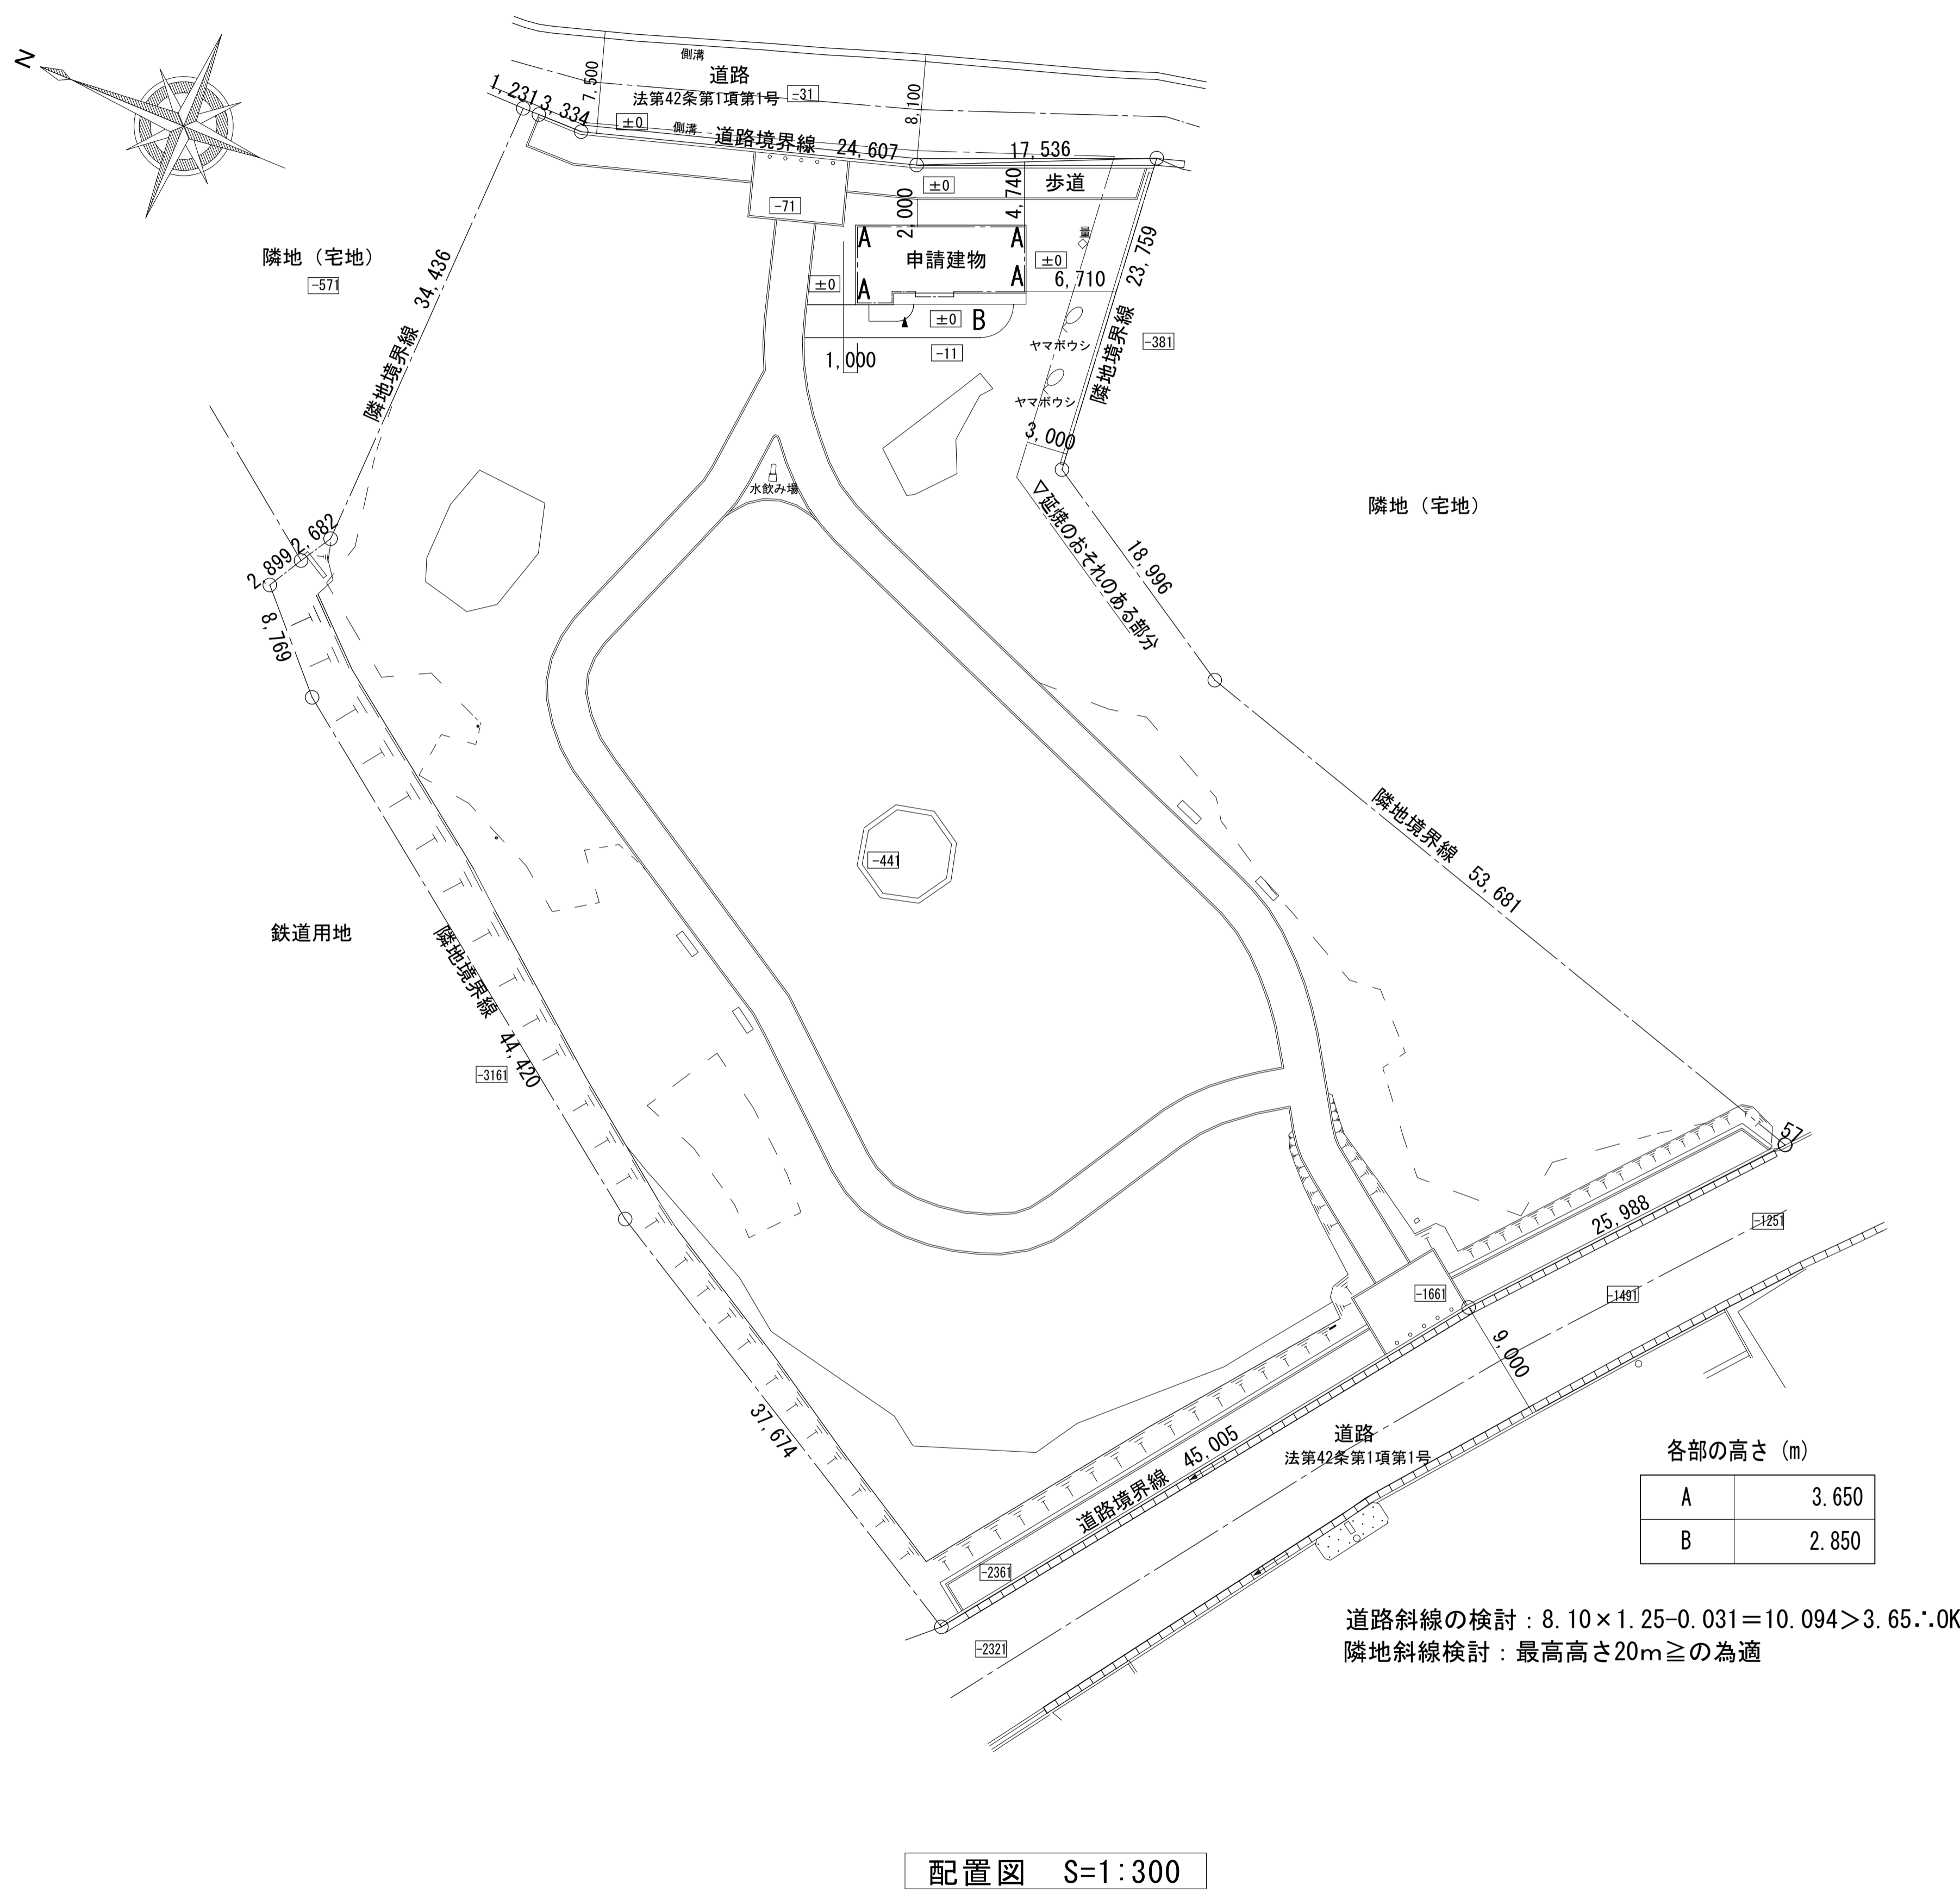

訂正	月	日	設計年月日	設計	検閲	受領印	工事名称	設計番号	
・	・	・	・	・	・	・	平成27年度(仮称)吉野町緑地屋外便所新築工事	—	
・	・	・	・	製図	担当	受領年月日	図面名称	縮尺	
・	・	・	・	・	・	・	付近見取図 配置図	A1 1:300 A3 1:600	
								図面番号	A-09

■ 外部仕上表


部位		仕上	部位	仕上
屋根	一般部	コンクリート金ごて下地ウレタン塗膜防水(絶縁工法) 笠木: アルミ製W=275 ルーフトン: ステンレス製 75φ	床	コンクリート刷毛引き仕上
	軒天	LGS25形+t=6珪酸カルシウム板目透し張り EP-G 7mm製見切縁 底部分: コンクリート打放し		壁
外壁	一般部	磁器質モザイクタイル張り 一部コンクリート打放し、透明防水材 伸縮目地入れ	天井	LGS25形+t=6珪酸カルシウム板目透し張り、一部有孔板 EP-G
外部建具	一般部	ビル用アルミサッシ(カー)、ガラスブロック、スチール製ドア	床	コンクリート刷毛引き仕上
基礎巾木	一般部	コンクリート打放し	スロープ	
電動水抜栓 収納スペース	点検蓋	FRP製角形マンホール蓋 666×528×2枚 受枠: スチール亜鉛メッキ製	水飲み場	ステンレス製
	立上り部 天端	磁器質モザイクタイル張り	ベンチ	コンクリート打放し 透明防水材、表面材: t=2.0弾性ウレタン系合成樹脂塗床材

■ 凡例


塗装凡例	EP-G	つや有合成樹脂エポキシ樹脂イソシアネート塗料
	DP	耐候性塗料アクリルシリコン塗料
断熱仕様	床	t=25押出法ポリスチレンフォーム 2種b
	壁	t=30現場発泡ウレタン
	天井	t=30現場発泡ウレタン

■ 内部仕上表

室名	床高 FL±	天井高 FL±	種別	床	巾木	H	壁	天井	廻縁	備考
男子トイレ	-20~-40	2500	仕上	150角磁器質スロープタイル(水勾配付) 汚垂れ石			腰: 磁器質モザイクタイル(接着剤張り) H=1200 壁: t=6珪酸カルシウム板 目透し張り EP-G	t=6珪酸カルシウム板目透し張り EP-G	塩ビ製	ビークサイン(200×200、SUS304 t=0.5、UV印刷) トイレ内棚(アルカウター)設置 天井点検口: アルミ製 鍵付
			下地	モルタル			LGS50形、t=12ラワン合板(特類)	LGS19形		
女子トイレ	-20~-40	2500	仕上	150角磁器質スロープタイル(水勾配付)			腰: 磁器質モザイクタイル(接着剤張り) H=1200 壁: t=6珪酸カルシウム板 目透し張り EP-G	t=6珪酸カルシウム板目透し張り EP-G	塩ビ製	ビークサイン(200×200、SUS304 t=0.5、UV印刷) トイレ内棚(アルカウター)設置 天井点検口: アルミ製 鍵付
			下地	モルタル			LGS50形(一部LGS65)、t=12ラワン合板(特類)	LGS19形		
多目的トイレ	±0~20	2500	仕上	150角磁器質スロープタイル(水勾配付)	t=1.5ステンレス加工	60	壁: t=6珪酸カルシウム板 目透し張り EP-G	t=6珪酸カルシウム板目透し張り EP-G	塩ビ製	ビークサイン(200×200、SUS304 t=0.5、UV印刷) 標示灯(使用中: 電気設備工事)
			下地	モルタル			LGS50形、t=12ラワン合板(特類)	LGS19形		
掃除用具庫	+20	2500	仕上	コンクリート金ごて仕上げ、防塵塗料	ソツ巾木	100	壁: t=6珪酸カルシウム板 目透し張り EP-G	t=6珪酸カルシウム板目透し張り EP-G	塩ビ製	クローカー(スチール製 W880×D515×H1790) 天井点検口: アルミ製 鍵付
			下地				LGS50形、t=12ラワン合板(特類)	LGS19形		

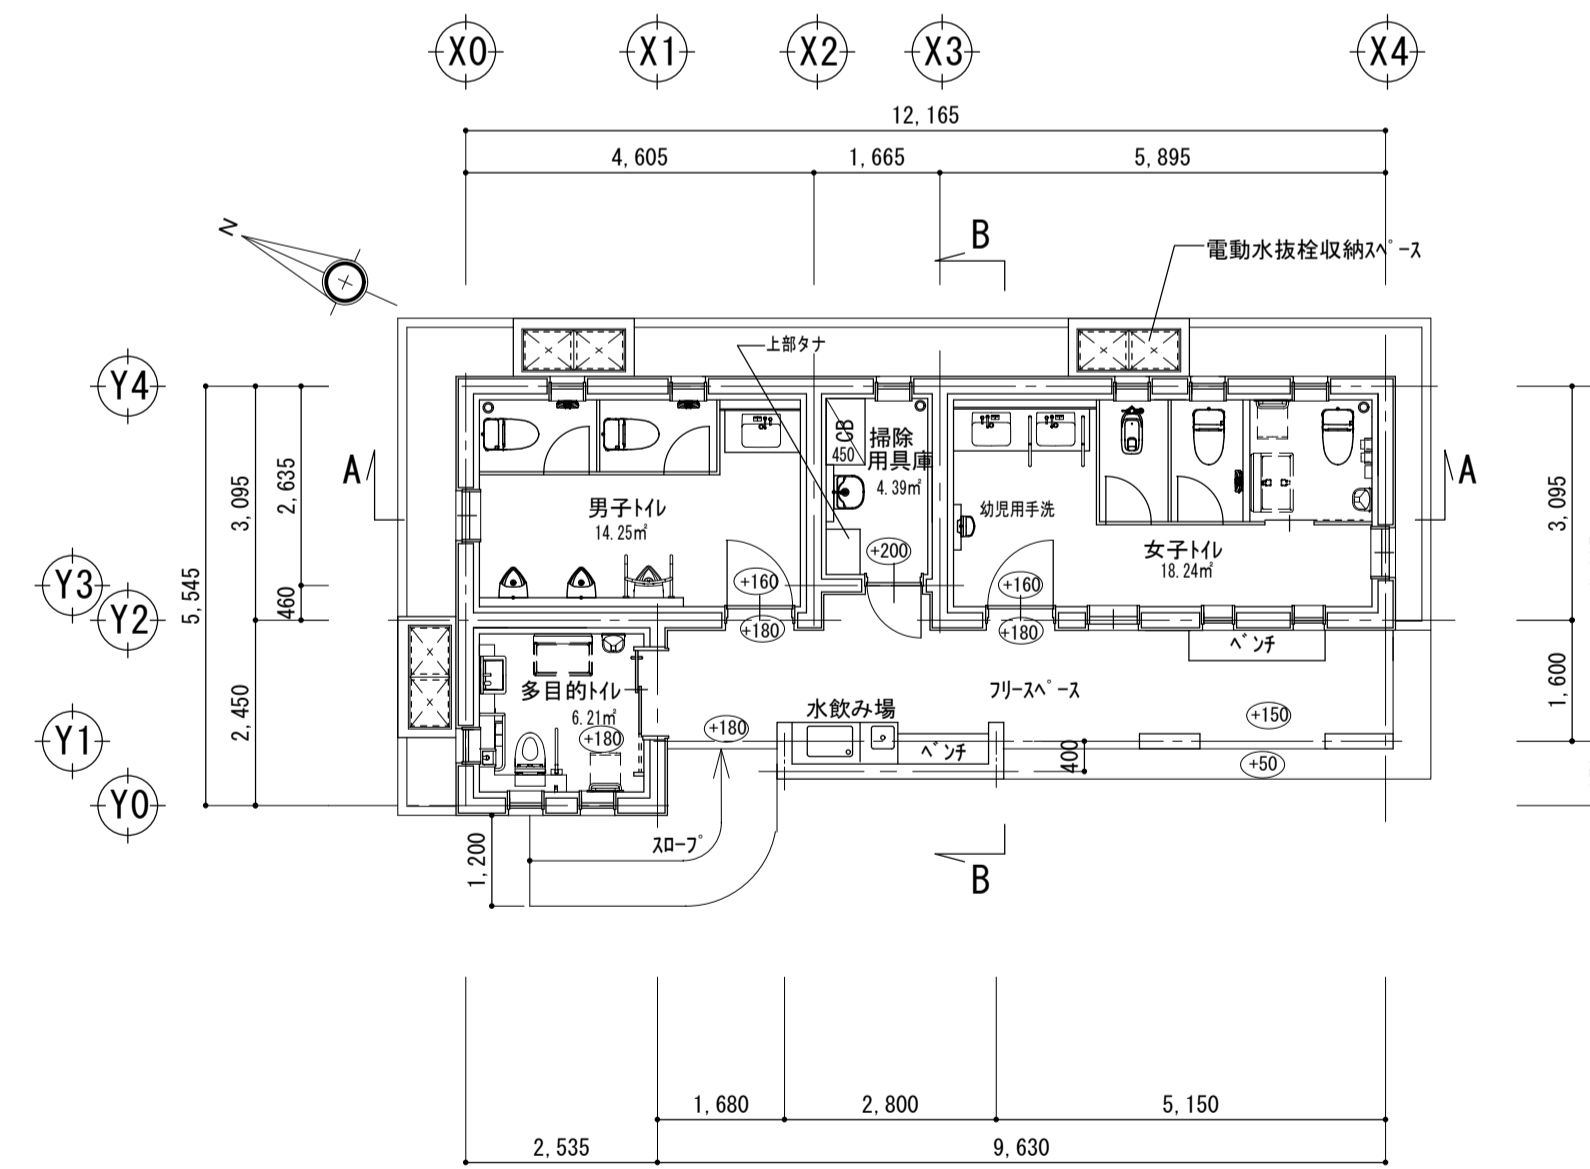


平面図 S=1:100

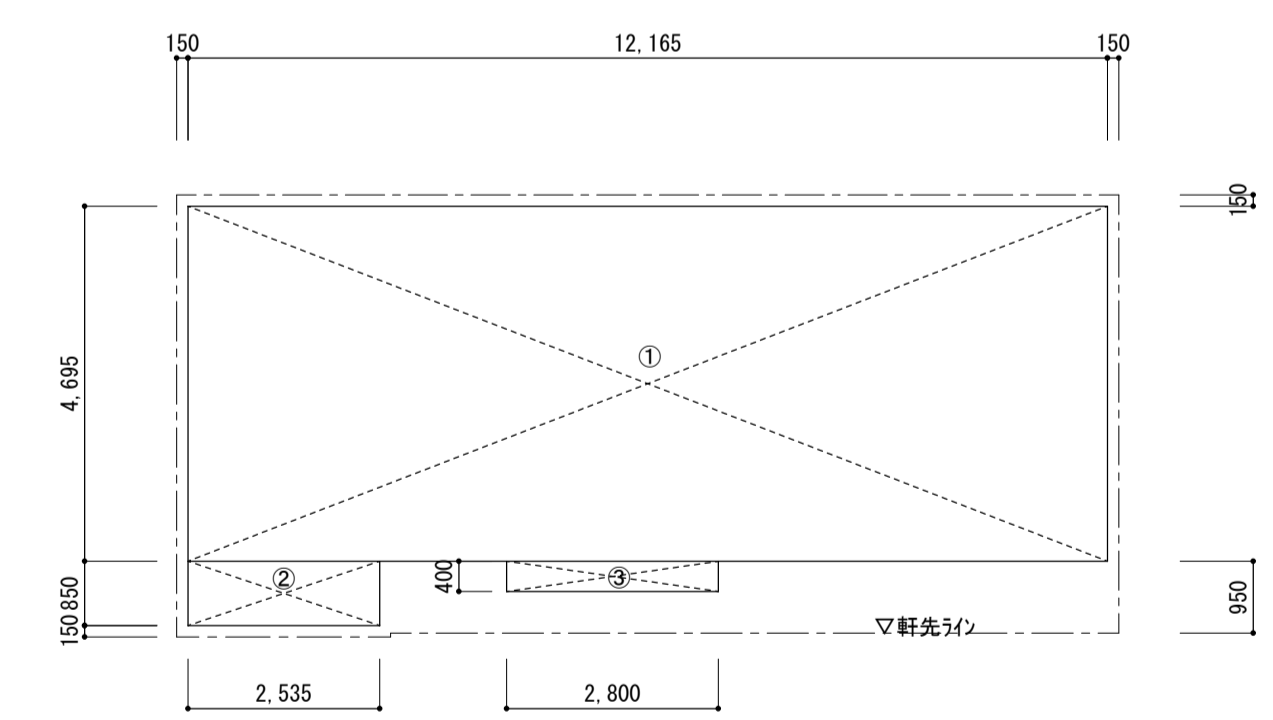

面積求積図 S=1:100

面積求積表			
番号	X (m)	Y (m)	面積 (㎡)
1	12.165	4.695	57.114675
2	2.535	0.850	2.154750
3	2.800	0.400	1.120000
床面積			1~3= 60.389425 → 60.38
建築面積			床面積= 60.389425 → 60.38


面積表 (㎡)	
建築面積	60.38
延べ面積	60.38

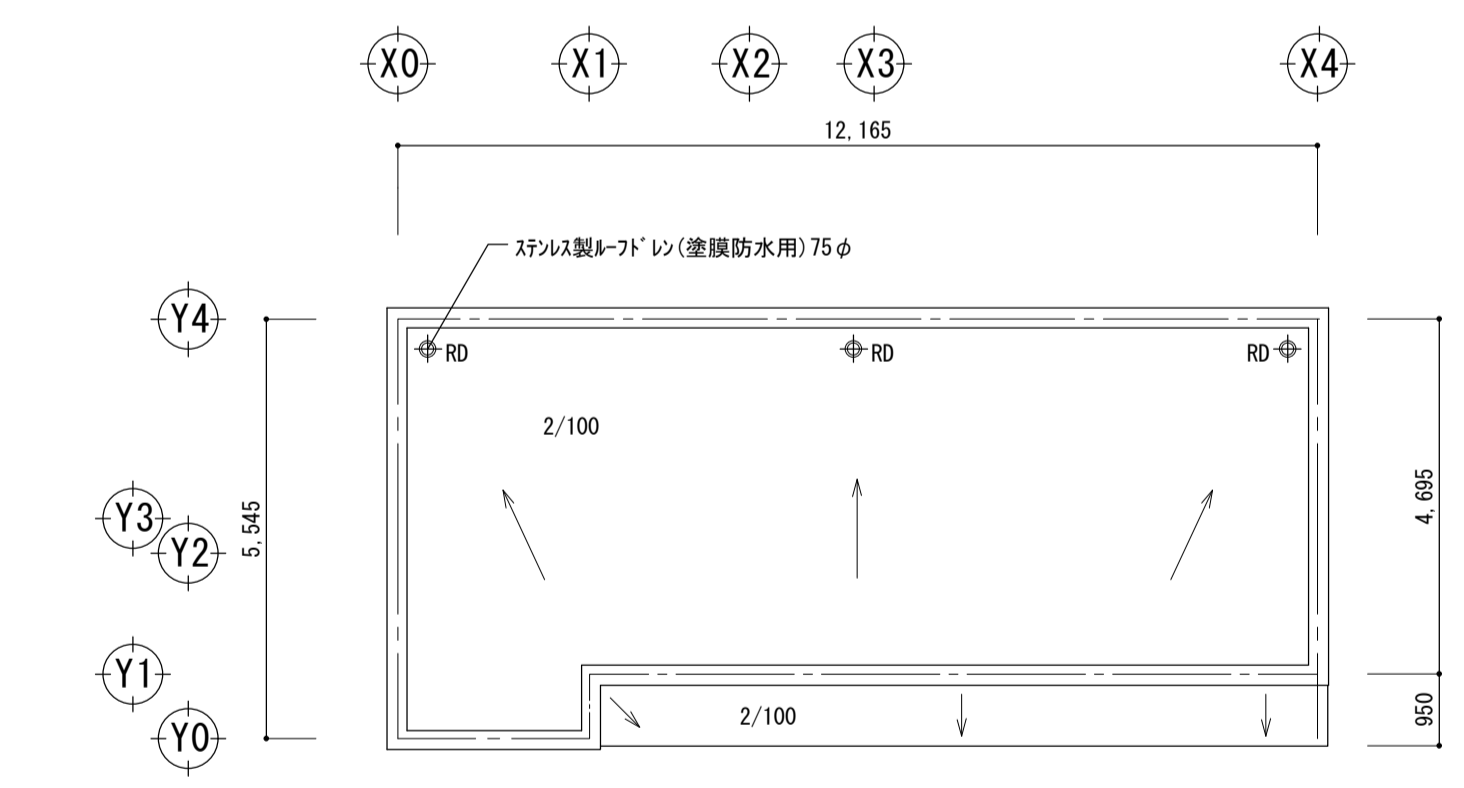


屋根伏図 S=1:100

建具リスト S=1:50

記号・ヶ所・室名	①男子トイレ 1ヶ所	②女子トイレ 1ヶ所	③掃除用具庫 1ヶ所	④多目的トイレ 1ヶ所	⑤男子トイレ、女子トイレ、掃除用具庫、多目的トイレ 11ヶ所	⑥男子トイレ、女子トイレ 3ヶ所
形状						
種別	片開き戸	片開き戸	片開き戸	2連動片引戸	FIX窓	上部：横すべり出し窓、下部ガラスブロック(透光半透視)
材質・見込	扉：t=1.6溶融亜鉛めっきフラツツ DP塗 見込40 グラス入れ 枠：t=2.3溶融亜鉛めっき DP塗 枠見込200	扉：t=1.6溶融亜鉛めっきフラツツ DP塗 見込40 グラス入れ 枠：t=2.3溶融亜鉛めっき DP塗 枠見込200	扉：t=1.6溶融亜鉛めっきフラツツ DP塗 見込40 グラス入れ 枠：t=2.3溶融亜鉛めっき DP塗 枠見込230	扉：t=0.8溶融亜鉛めっきフラツツ DP塗 見込32 グラス入れ 枠：t=2.3溶融亜鉛めっき DP塗 枠見込400	t=0.8用7&8サツ 見込70 複層 t=3透明+A6+t=4型板 水切り皿板D=112、その他付属金物一式	t=0.8用7&8サツ 見込100 上部：複層 t=3透明+A6+t=4型板 ハンドル、水切り皿板W=112、重ね無目、網戸 4方アルミ縦線W=130、その他付属金物一式
硝子	t=6.8網入型	t=6.8網入型	t=6.8網入型	t=6.8網入型	複層 t=3透明+A6+t=4型板	複層 t=3透明+A6+t=4型板
金物	レバーハンドル、シツク錠、丁番3枚吊、DC その他付属金物一式	レバーハンドル、シツク錠、丁番3枚吊、DC その他付属金物一式	レバーハンドル、シツク錠、丁番3枚吊、DC その他付属金物一式	引手：樹脂抗菌製 L=600 引戸用電気錠錠(特取付、シツク錠、サツク錠) ハグーレキ、グイドロー その他付属金物一式	水切り皿板D=112、その他付属金物一式 4方アルミ縦線W=130、その他付属金物一式	ハンドル、水切り皿板W=112、重ね無目、網戸 4方アルミ縦線W=130、その他付属金物一式
備考						
記号・室名・ヶ所	①男子トイレ 1ヶ所	②女子トイレ 1ヶ所				
形状						
種別	トイルーフ	トイルーフ				
材質・見込	55シ樹脂化粧合板 7&8サツ 見込40	55シ樹脂化粧合板 7&8サツ 見込40				
硝子						
金物	戸当たり帽子掛、シツク巾木、7&8サツ、7&8サツ(W=300・D=200)、その他付属金物一式 非常時外開き仕様	戸当たり帽子掛、シツク巾木、7&8サツ、7&8サツ(W=300・D=200)、その他付属金物一式 非常時外開き仕様、引戸：非常解放装置付、樹脂製取っ手				
備考						

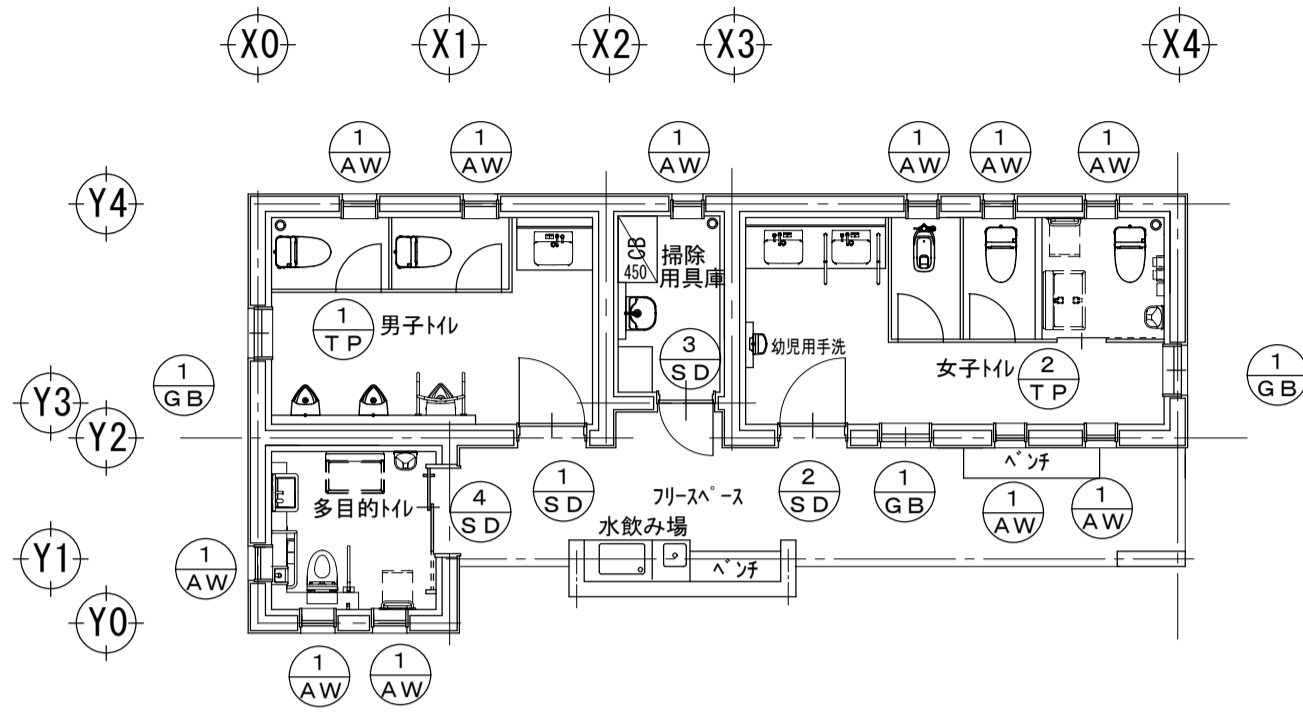


建具配置図 S=1:100

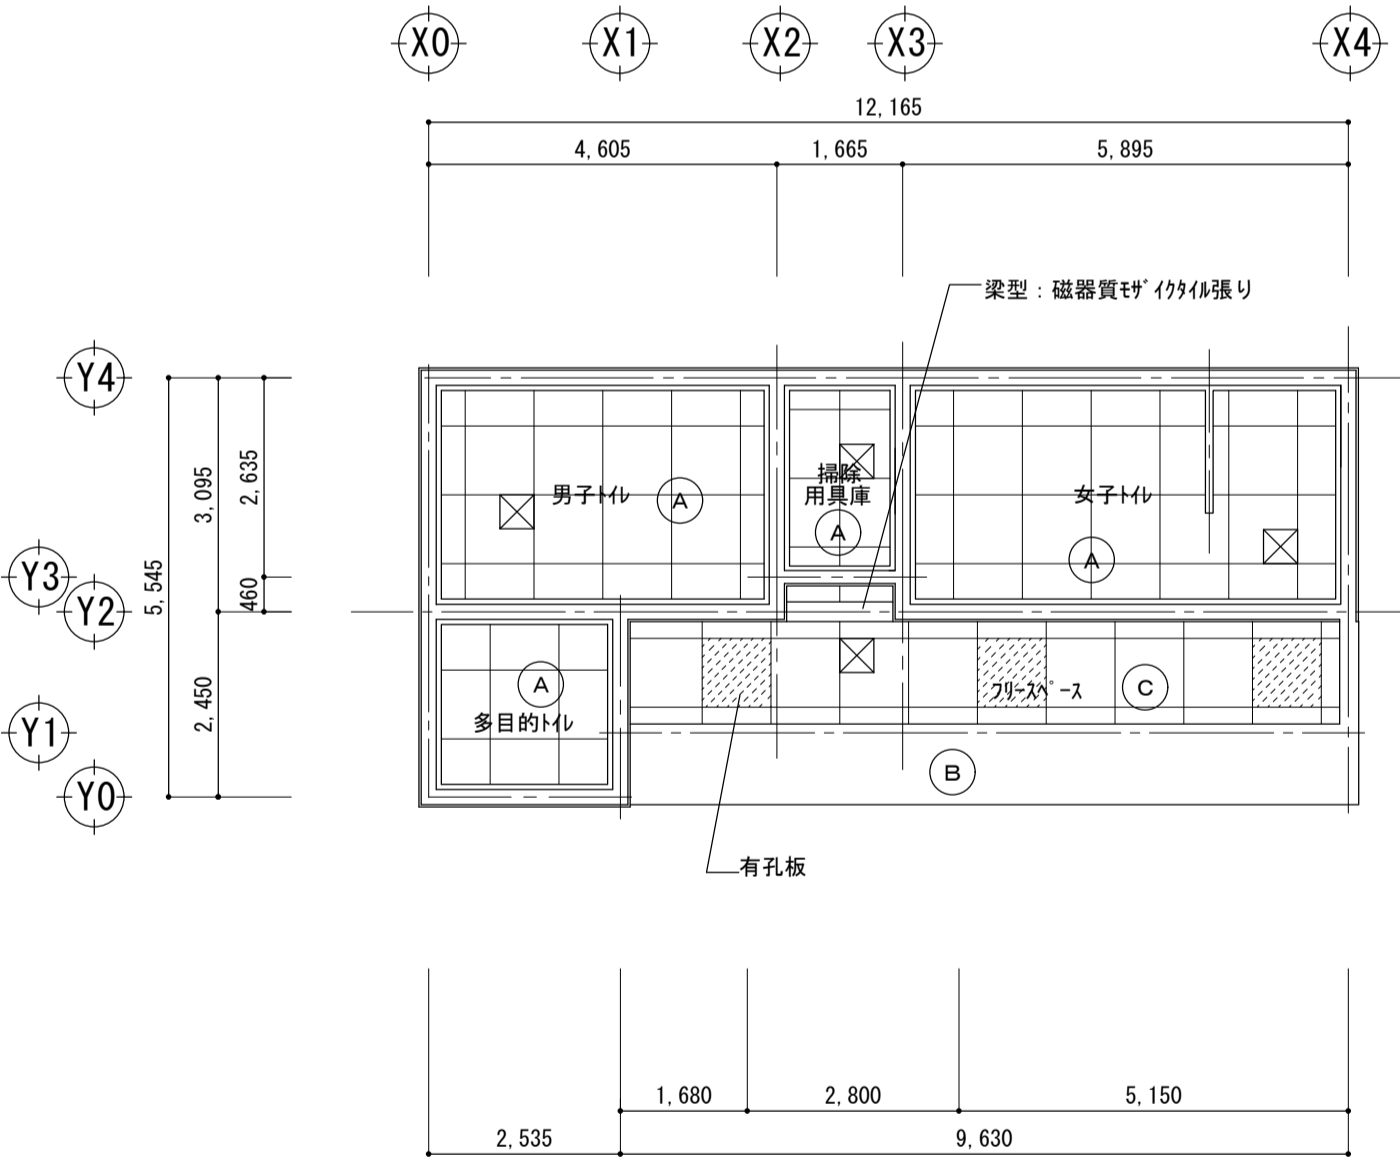


天井伏図 S=1:100

天井仕上	
Ⓐ	下地:LGS19 仕上:t=6珪酸セメント板目透し張り EP-G
Ⓑ	仕上:コンクリート打放し
Ⓒ	下地:LGS25 仕上:t=6珪酸セメント板目透し張り EP-G 一部有孔板
ⓧ	天井点検口 450角 枠:7&8製 鍵付き

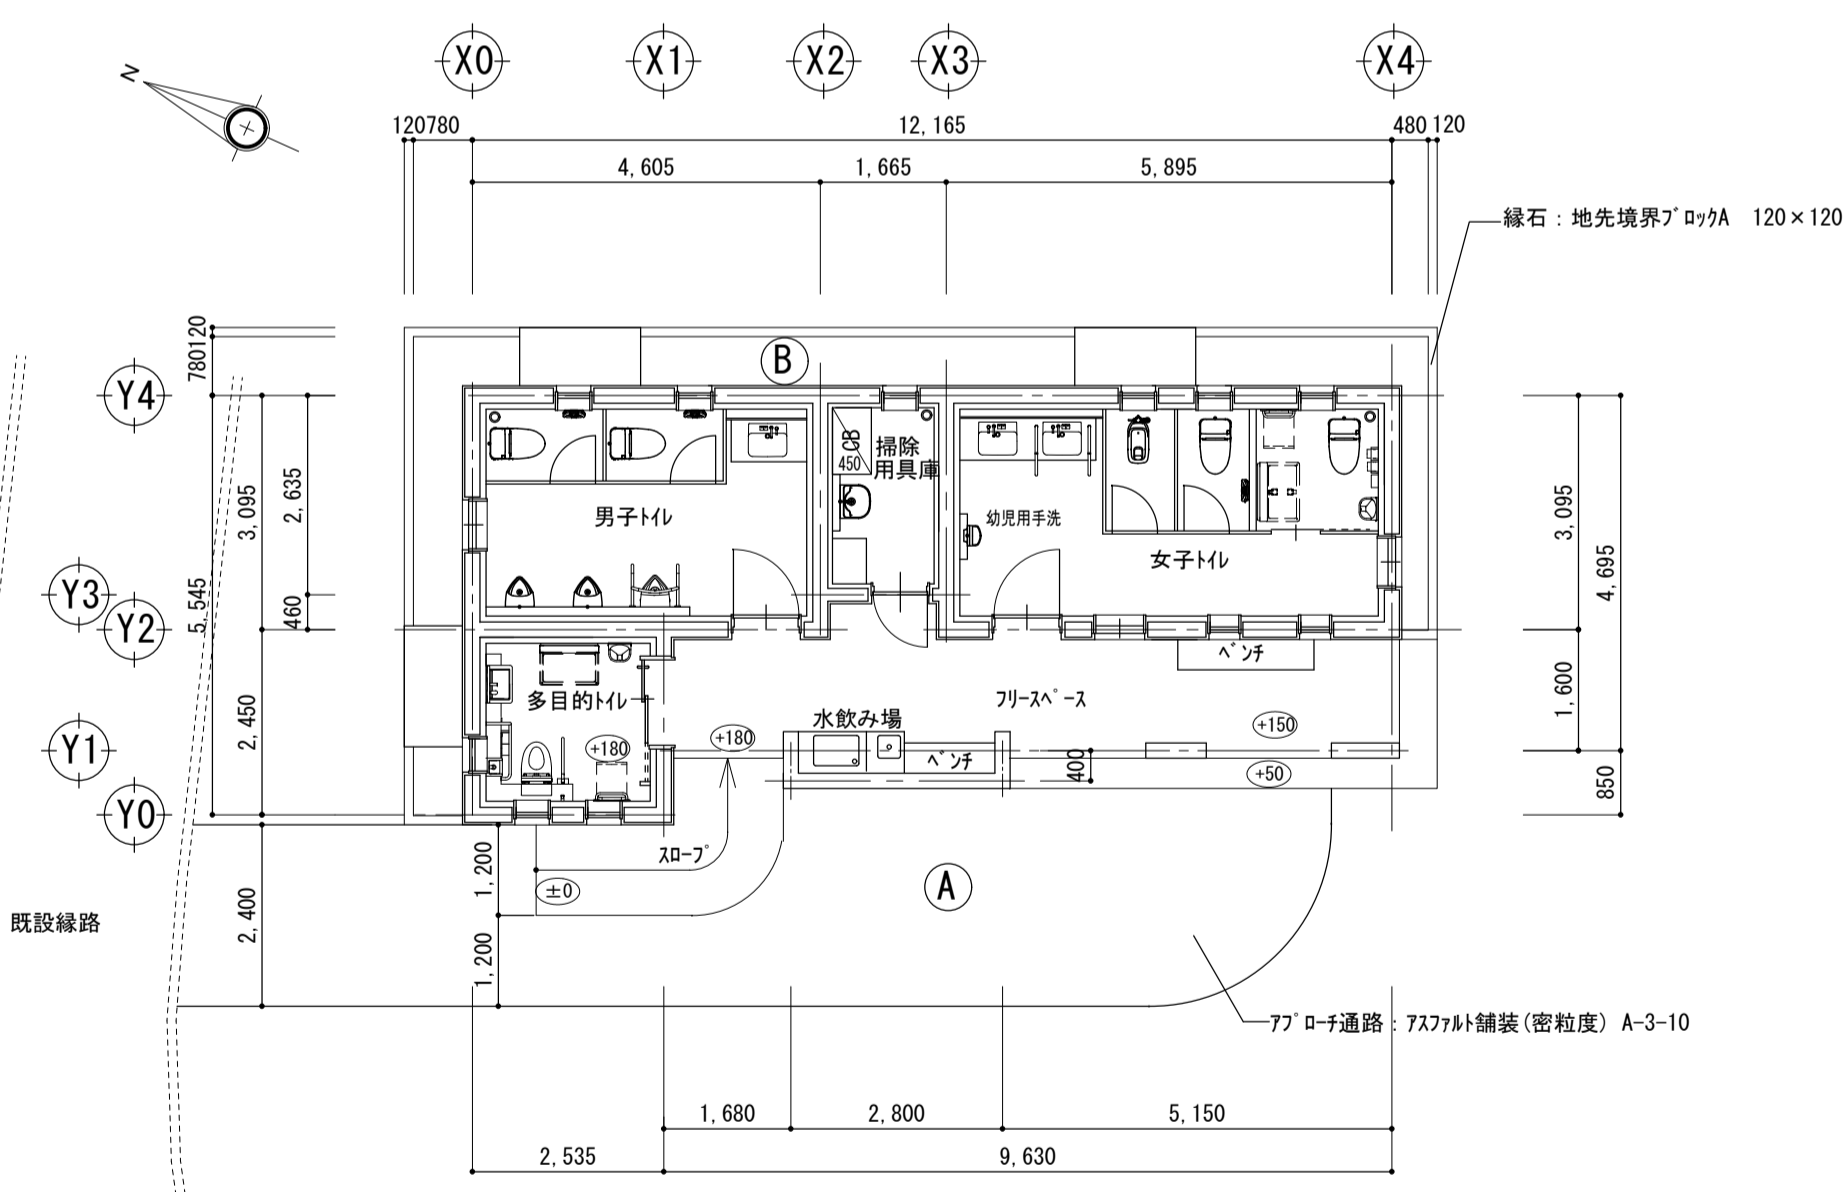



外構平面図 S=1:100

Ⓐ アスファルト舗装断面図 S=1:10

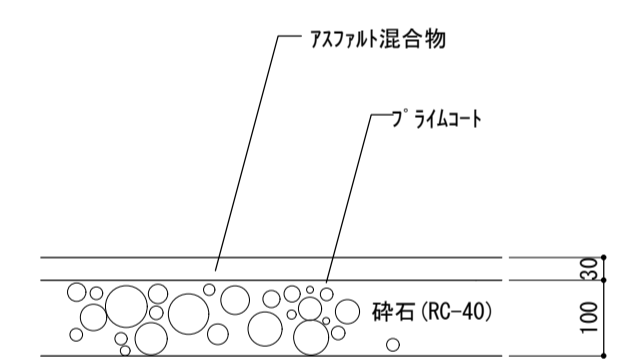

Ⓑ 洗い砂利敷き部分 S=1:10

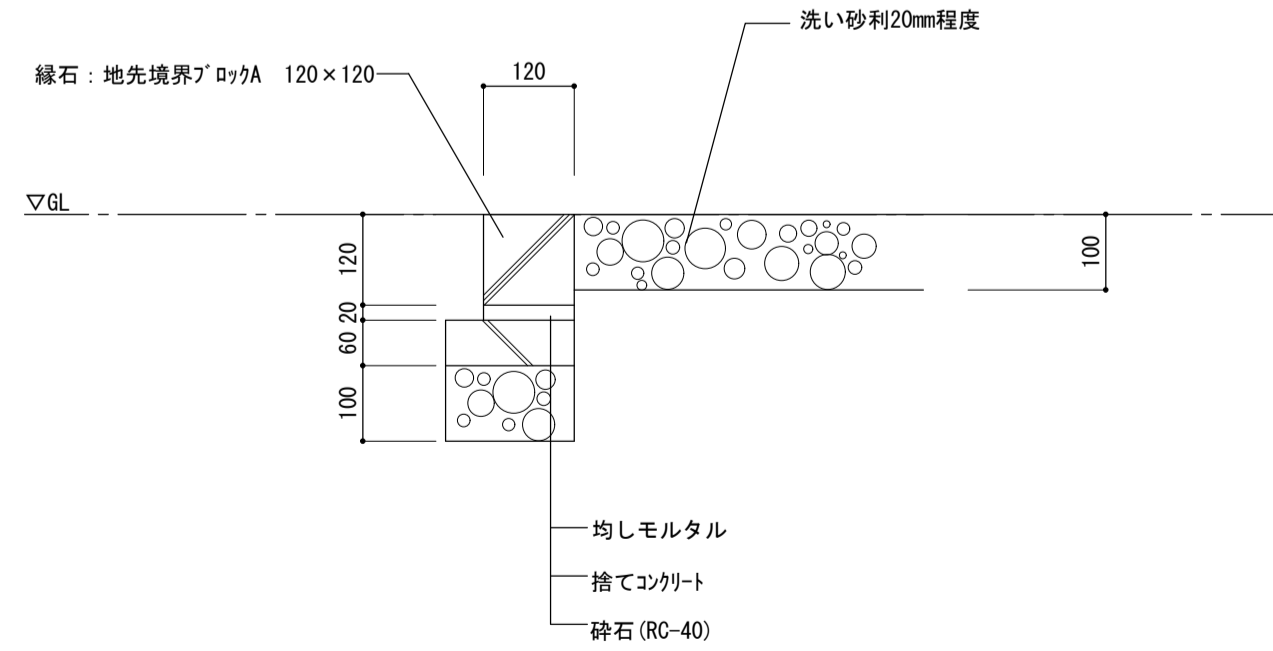


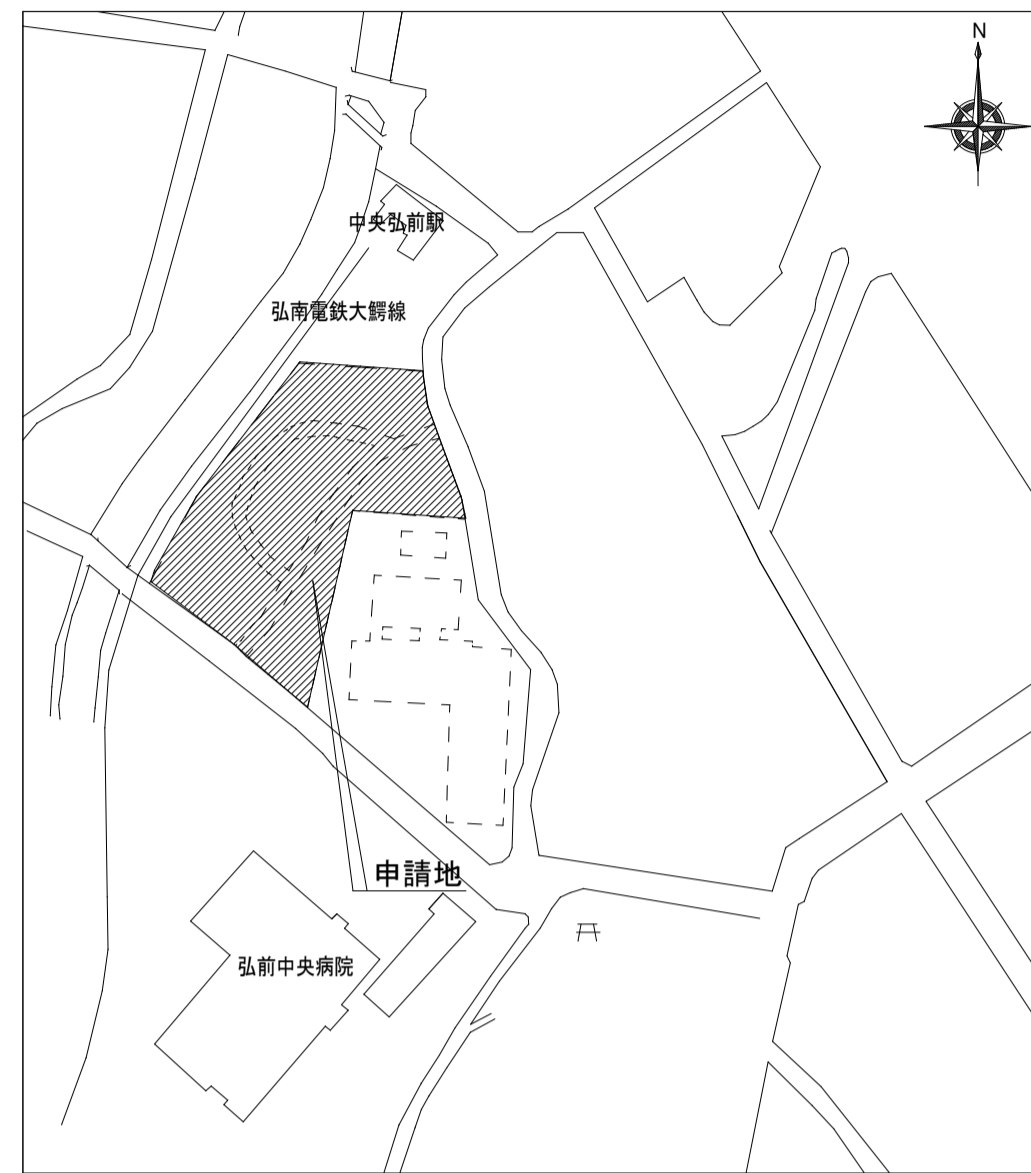




申請地：弘前市大字吉野町2番7

付近見取図




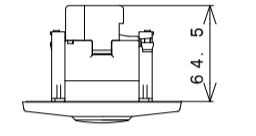
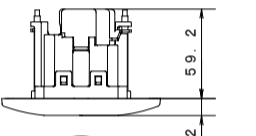
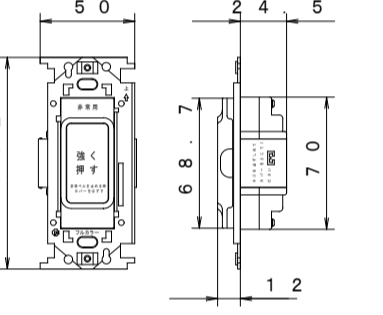
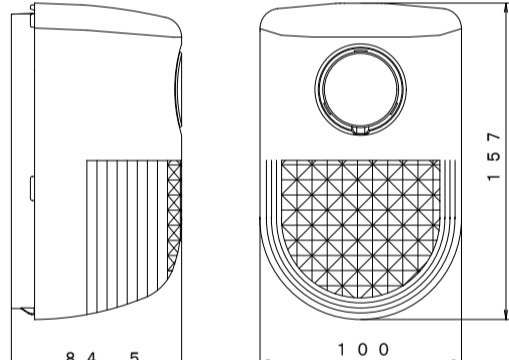
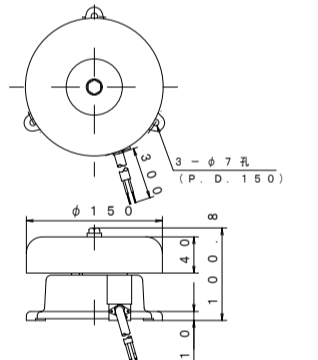
- ※ A
EM-CET22sq (FEP50) 幹線
EM-CE5.5sq-2c (FEP30) 街路灯用
- ※ B
EM-CET22sq (FEP50) 幹線
EM-CE5.5sq-2c × 2 (FEP50) 街路灯用
投光器用



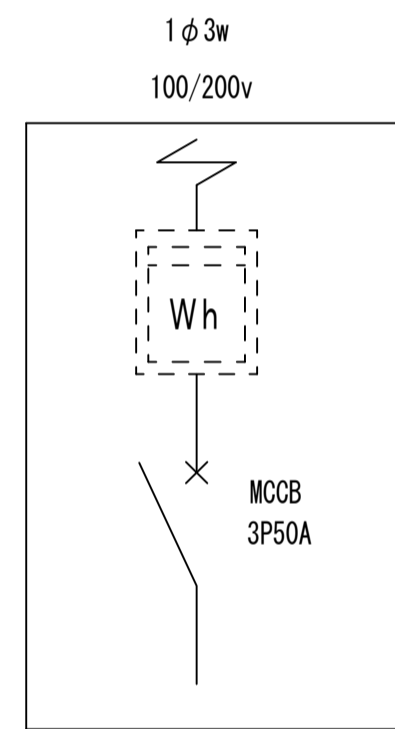




引込開閉器盤
屋外 防水

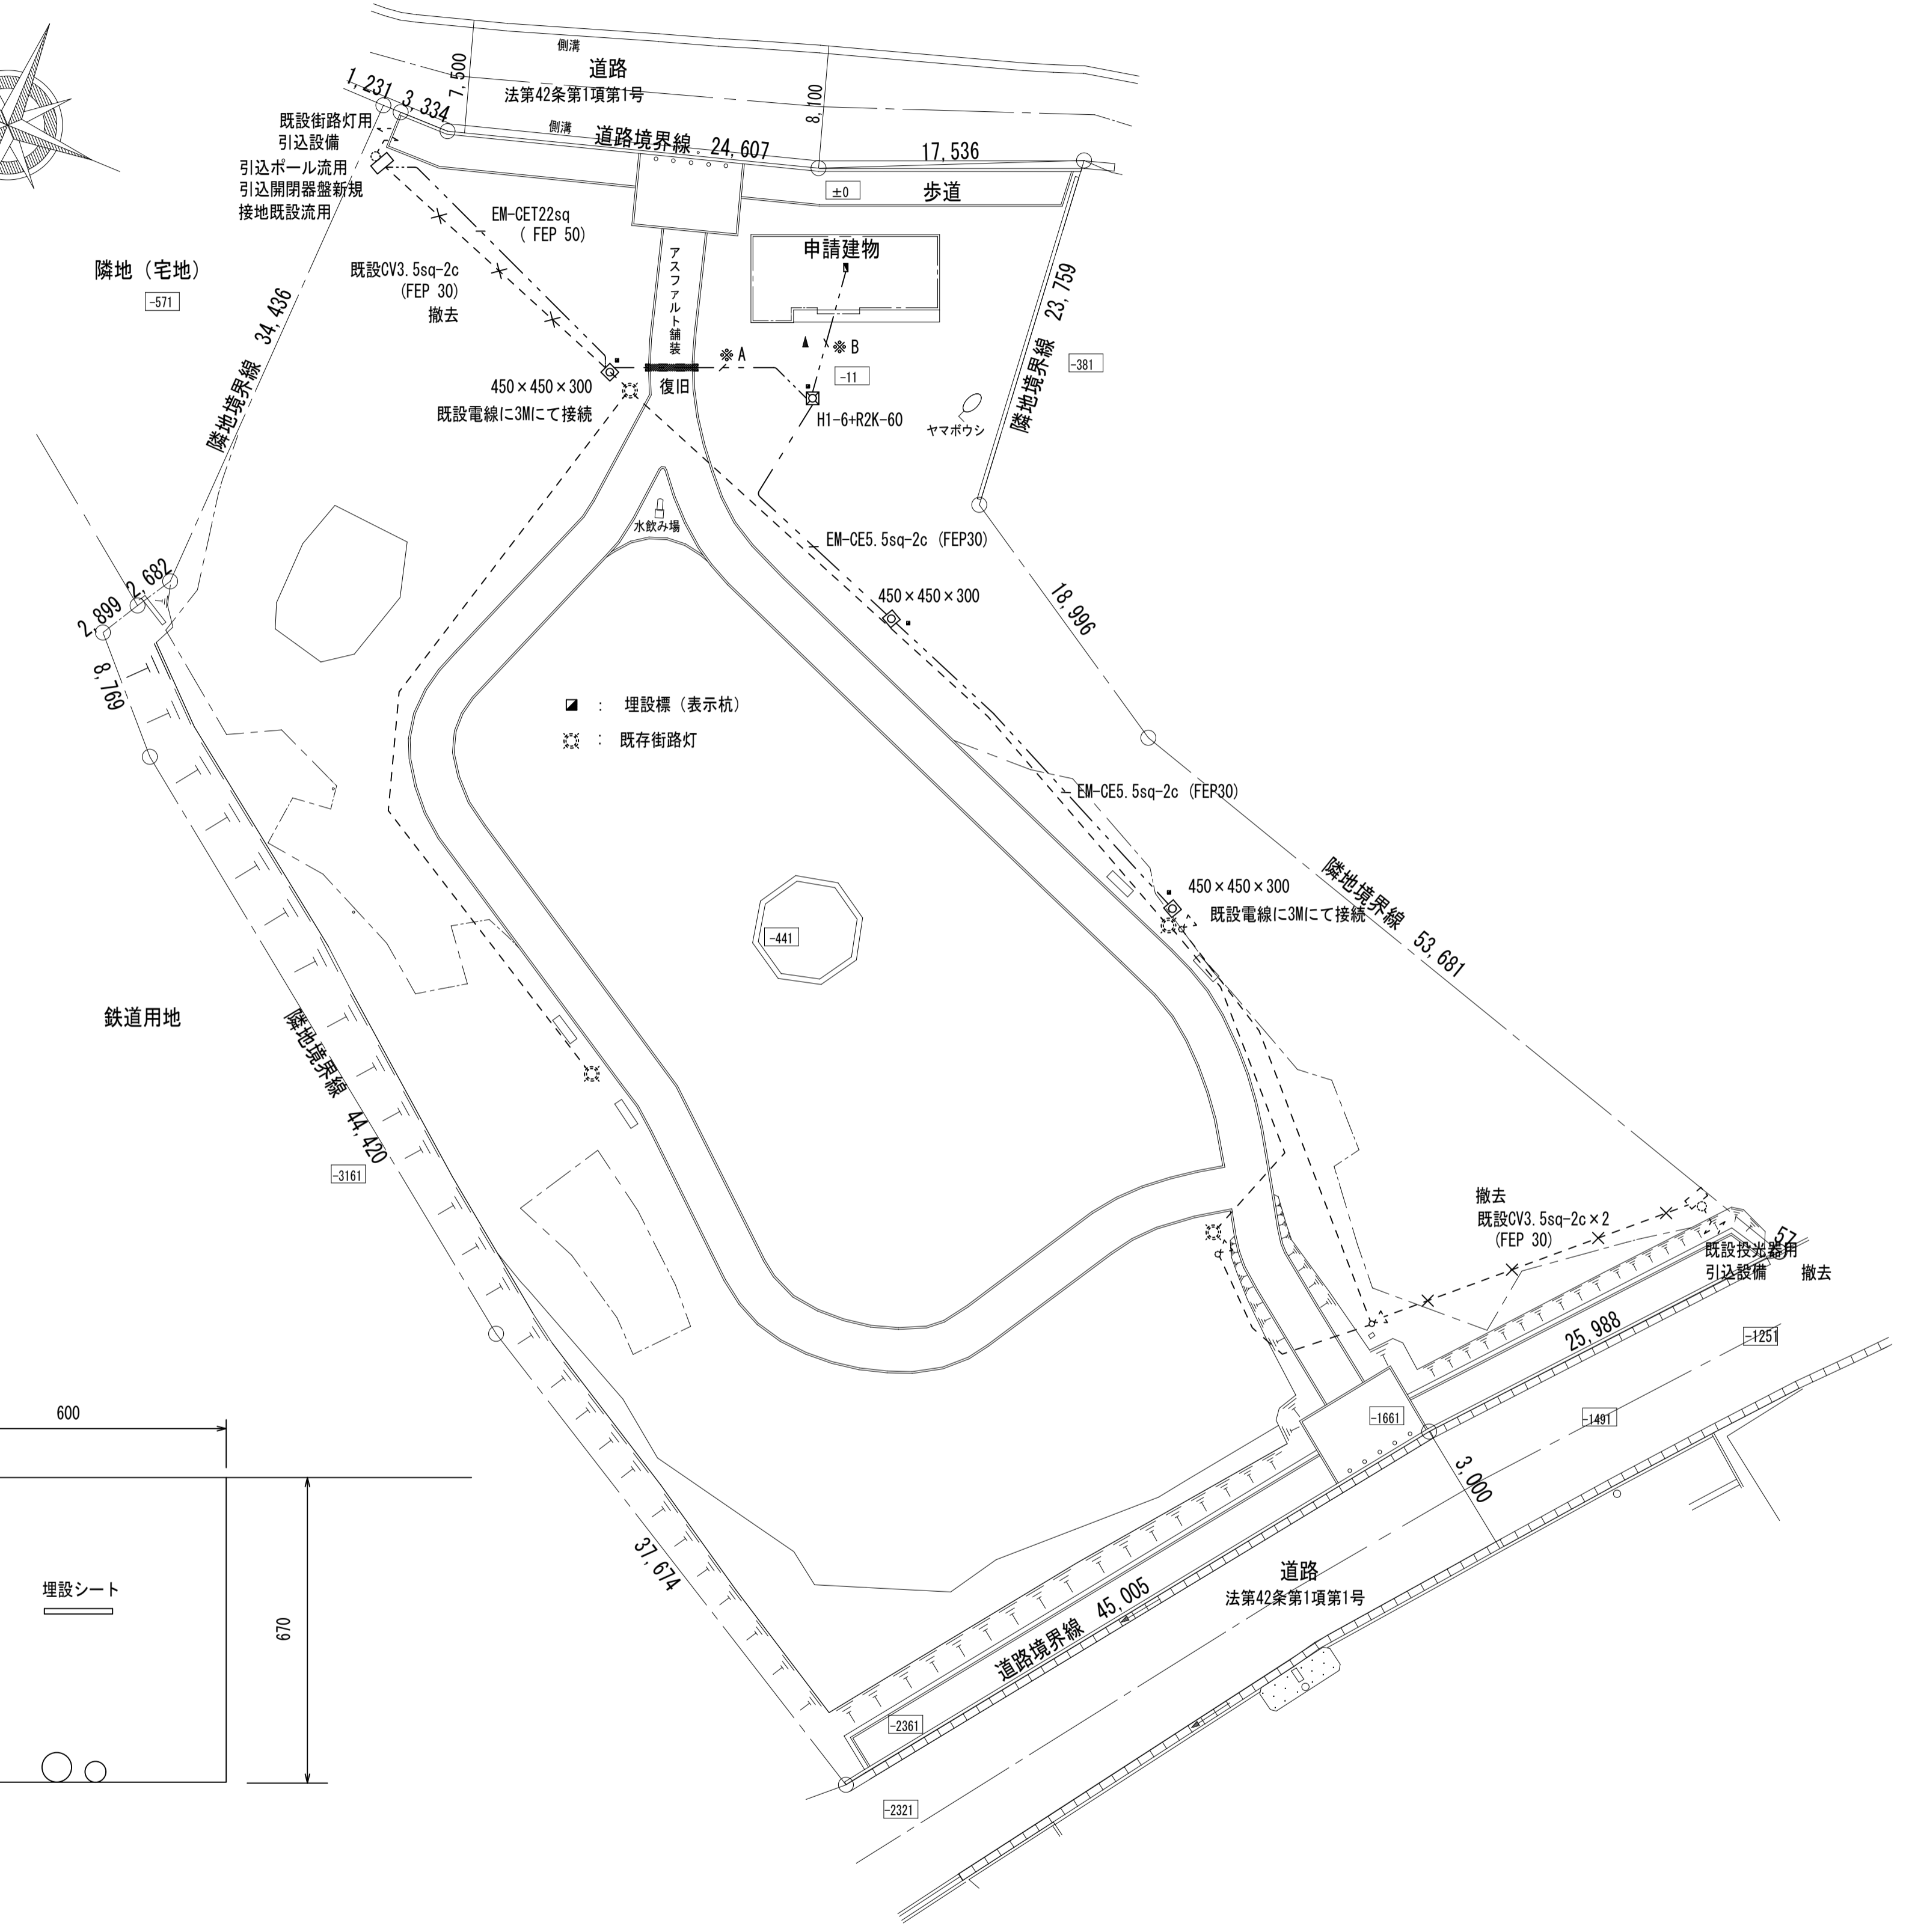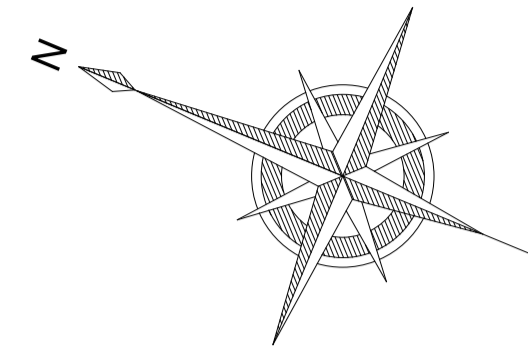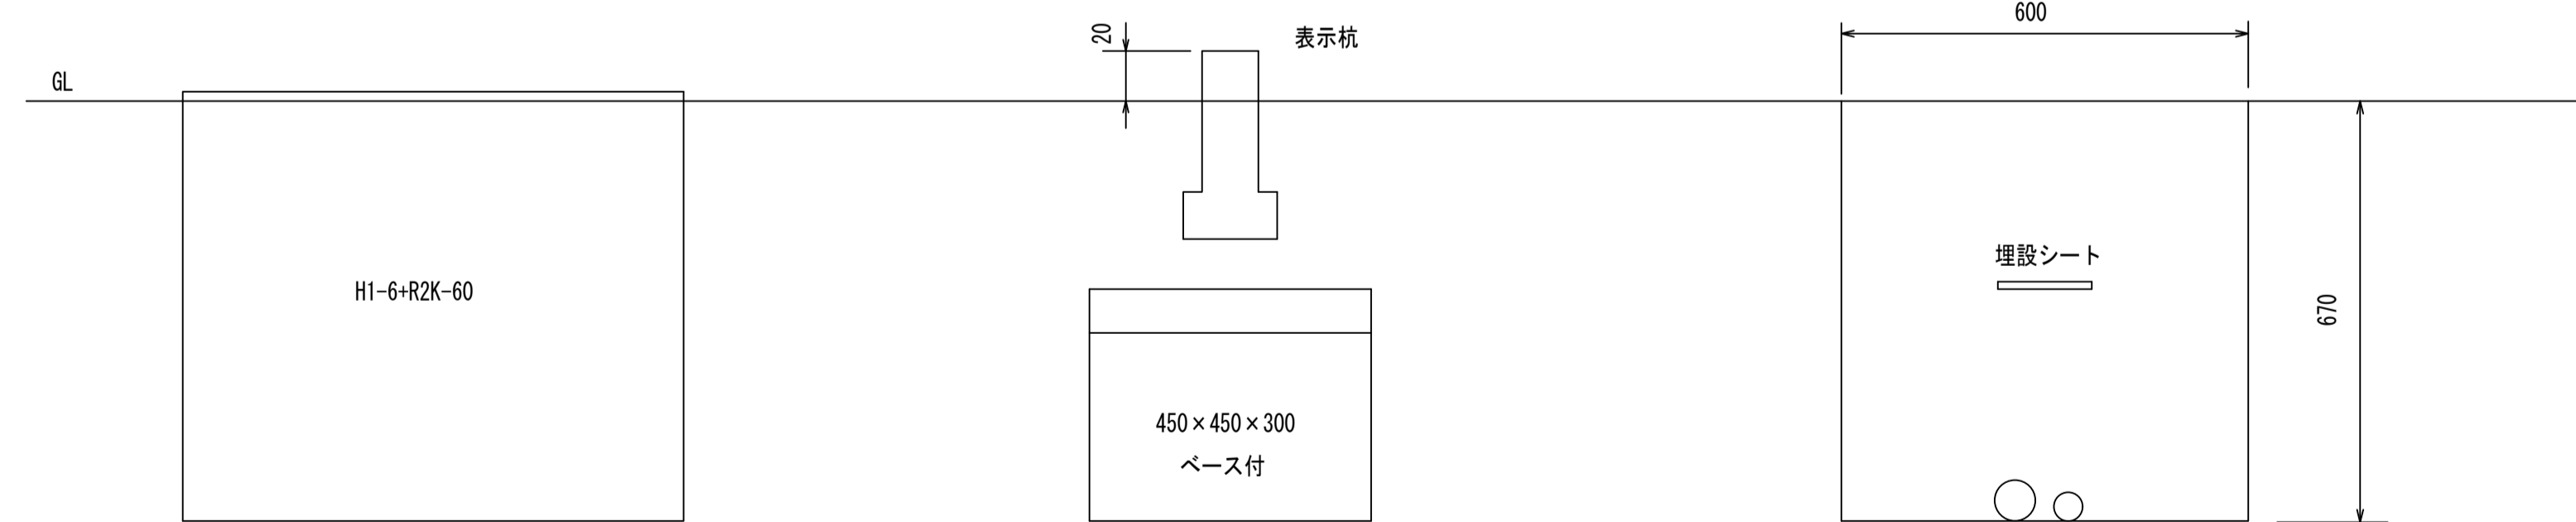


訂正	月	日	設計年月日	設計	校閲	受領印	工事名称	設計番号
							平成27年度(仮称)吉野町緑地屋外便所新築工事	
				製図	担当	受領年月日	図面名称	図面番号
							配置図	E-3
							縮尺	
							A1 1:300	
							A3 1:600	
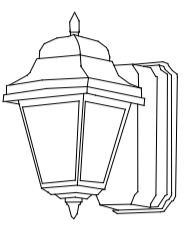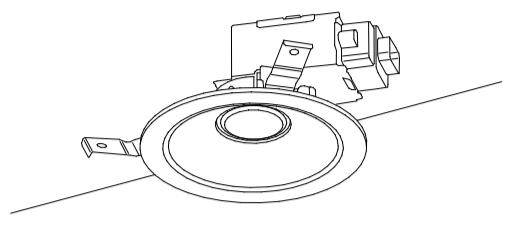
<p>A LED 250lm 5.2w</p>  <p>参考型番 LGWC80262LE1</p>	<p>B LED 705lm 8.4w</p>  <p>参考型番 LGB72950LE1</p>
<p>C LED 6w</p>  <p>参考型番 NNF11930LE1+FK11571</p>	<p>RAS 人感センサー (親器)</p>  <p>参考型番 WT K24818</p>
<p>RA 人感センサー (子器)</p>  <p>参考型番 WT K29318</p>	<p>非常押釦 (100V)</p> 
<p>警報ランプ付プザー (屋外用)</p>  <p>参考型番 EA5501</p>	<p>防雨型ベル (100V)</p> 

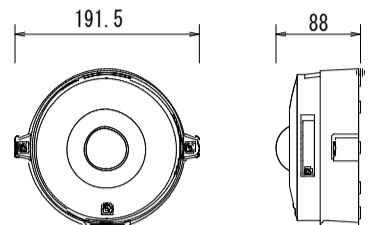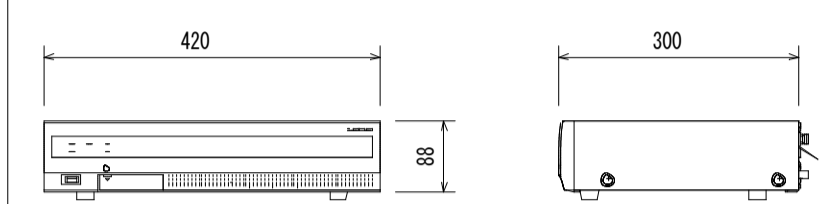
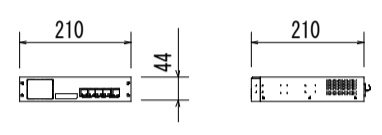
屋外対応全方位ネットワークカメラ	ネットワークレコーダー	SW-HUB (5ポート、PoE対応)
		
<p>電源: PoE IEEE802.3at(標準)</p> <p>撮影素子: 1/3型 MOSセンサー</p> <p>有効画素数/撮像方式: 約310万画素</p> <p>最低照度: カラー: 1.5lx / 白黒: 1.2lx (F2.4)</p> <p>ネットワーク: 10BASE-T/100BASE-TX, RJ45コネクタ</p> <p>画像解像度: パノラマ/ダブルパノラマ/標準1920×1080/640×360/320×180</p> <p>画像圧縮方式: H.264/HEVC(同方式による2ストリーム配信可)</p> <p>レンズ部: f=0.8mm</p> <p>画角(縦横): 水平/180°、垂直/181°</p> <p>対応プロトコル: TCP/IP, UDP/IP, RTP, RTSP, SIP, SMTP, DNS, NTP, SNMP, ICMP, ARP</p> <p>機能: 曜日補正、照度自動切替、映像反転、VQS (2箇所)</p> <p>VMD (エリア)、耐水性: IP66</p>	<p>電源: AC100V, 50Hz/60Hz</p> <p>カメラ入力: 初期4台/最大24台(ネットワーク経由)</p> <p>HDD: 500GB (3.5インチ HDD×1)</p> <p>ネットワークポート: 10BASE-T/100BASE-TX/100BASE-T (RJ-45)</p> <p>モニター出力: HDMI端子×2系統</p> <p>映像出力: 1Vp-p/75Ω (BNC)×1系統</p> <p>機能: 高精細画像監視 (ONVIF準拠)、コピー端子付</p> <p>リアルタイム監視画、SDHC/SDカード対応</p> <p>0mV対応、RISV対応品</p>	<p>電源: AC100V 50/60Hz (最大70w)</p> <p>標準ポート: 10BASE-T/100BASE-TX/100BASE-T×5</p> <p>給電電力: 15.4w (ポート1-4) 最大給電 62w</p> <p>動作環境温度: 0° C~40° C</p> <p>設置: 19インチラック取付可能</p>

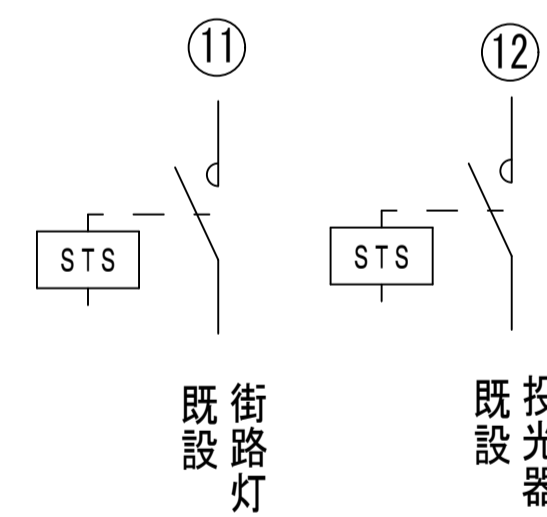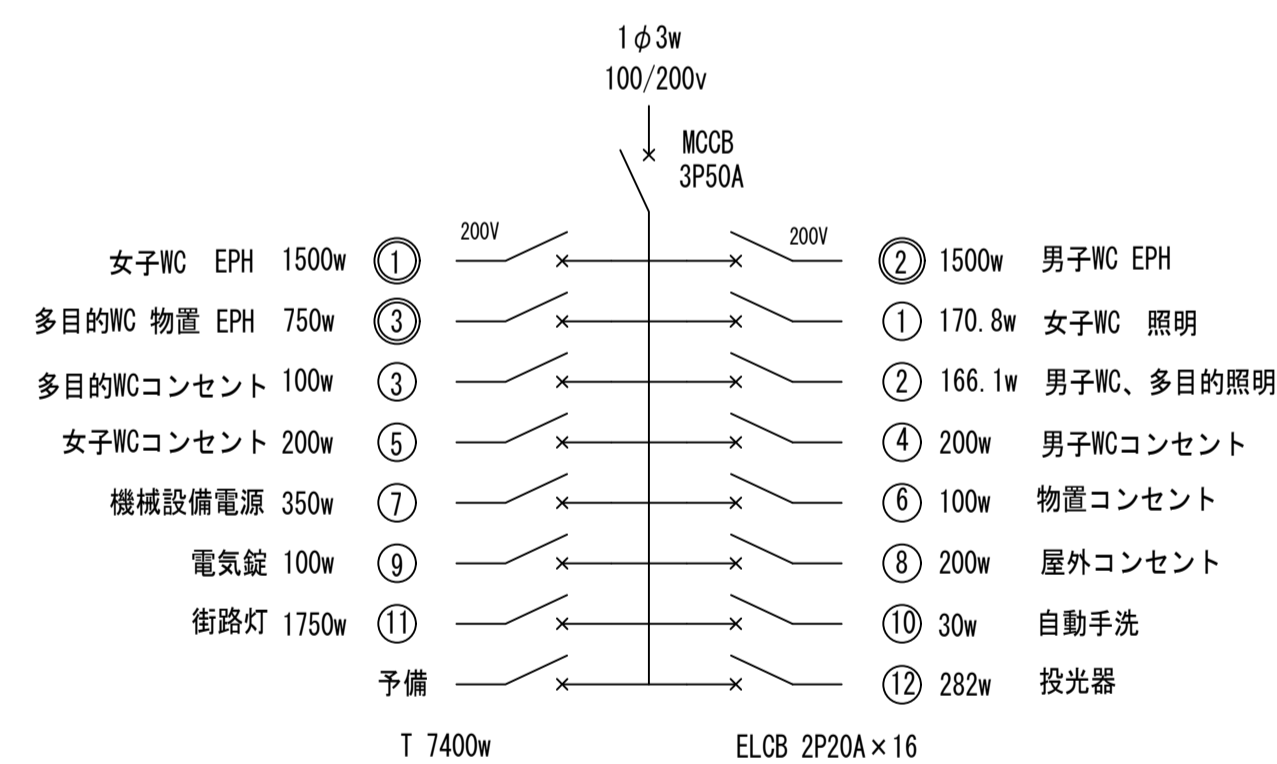

電灯分電盤
屋外 防雨型

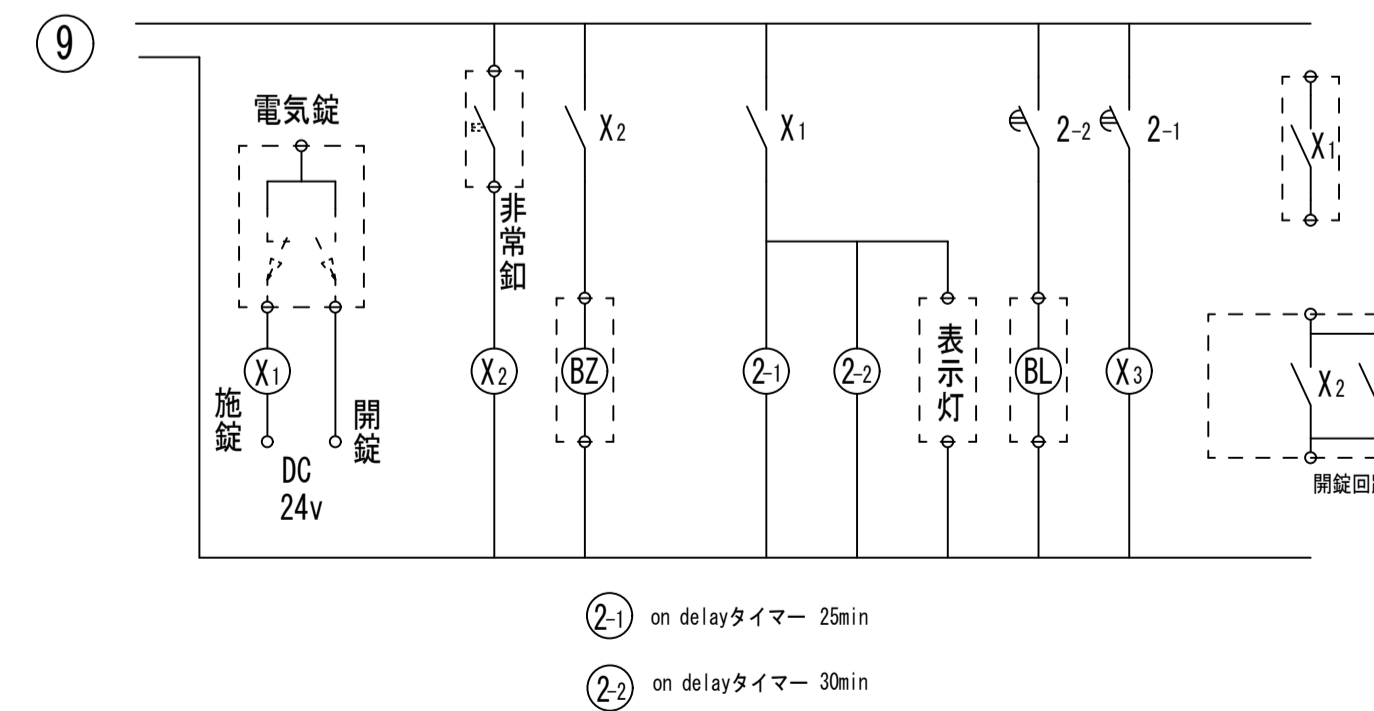


電気錠操作器回路図

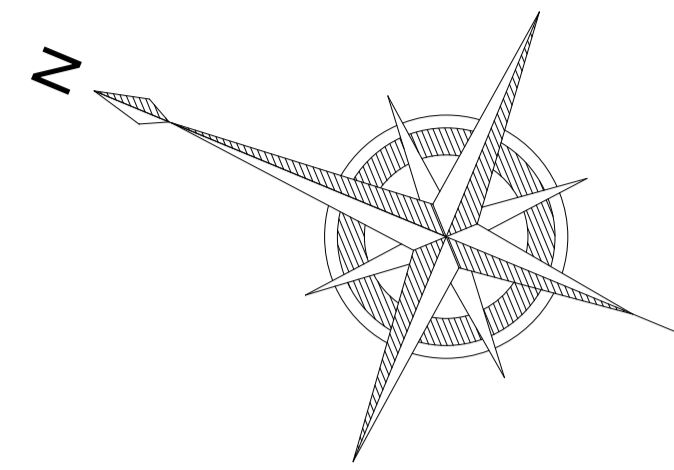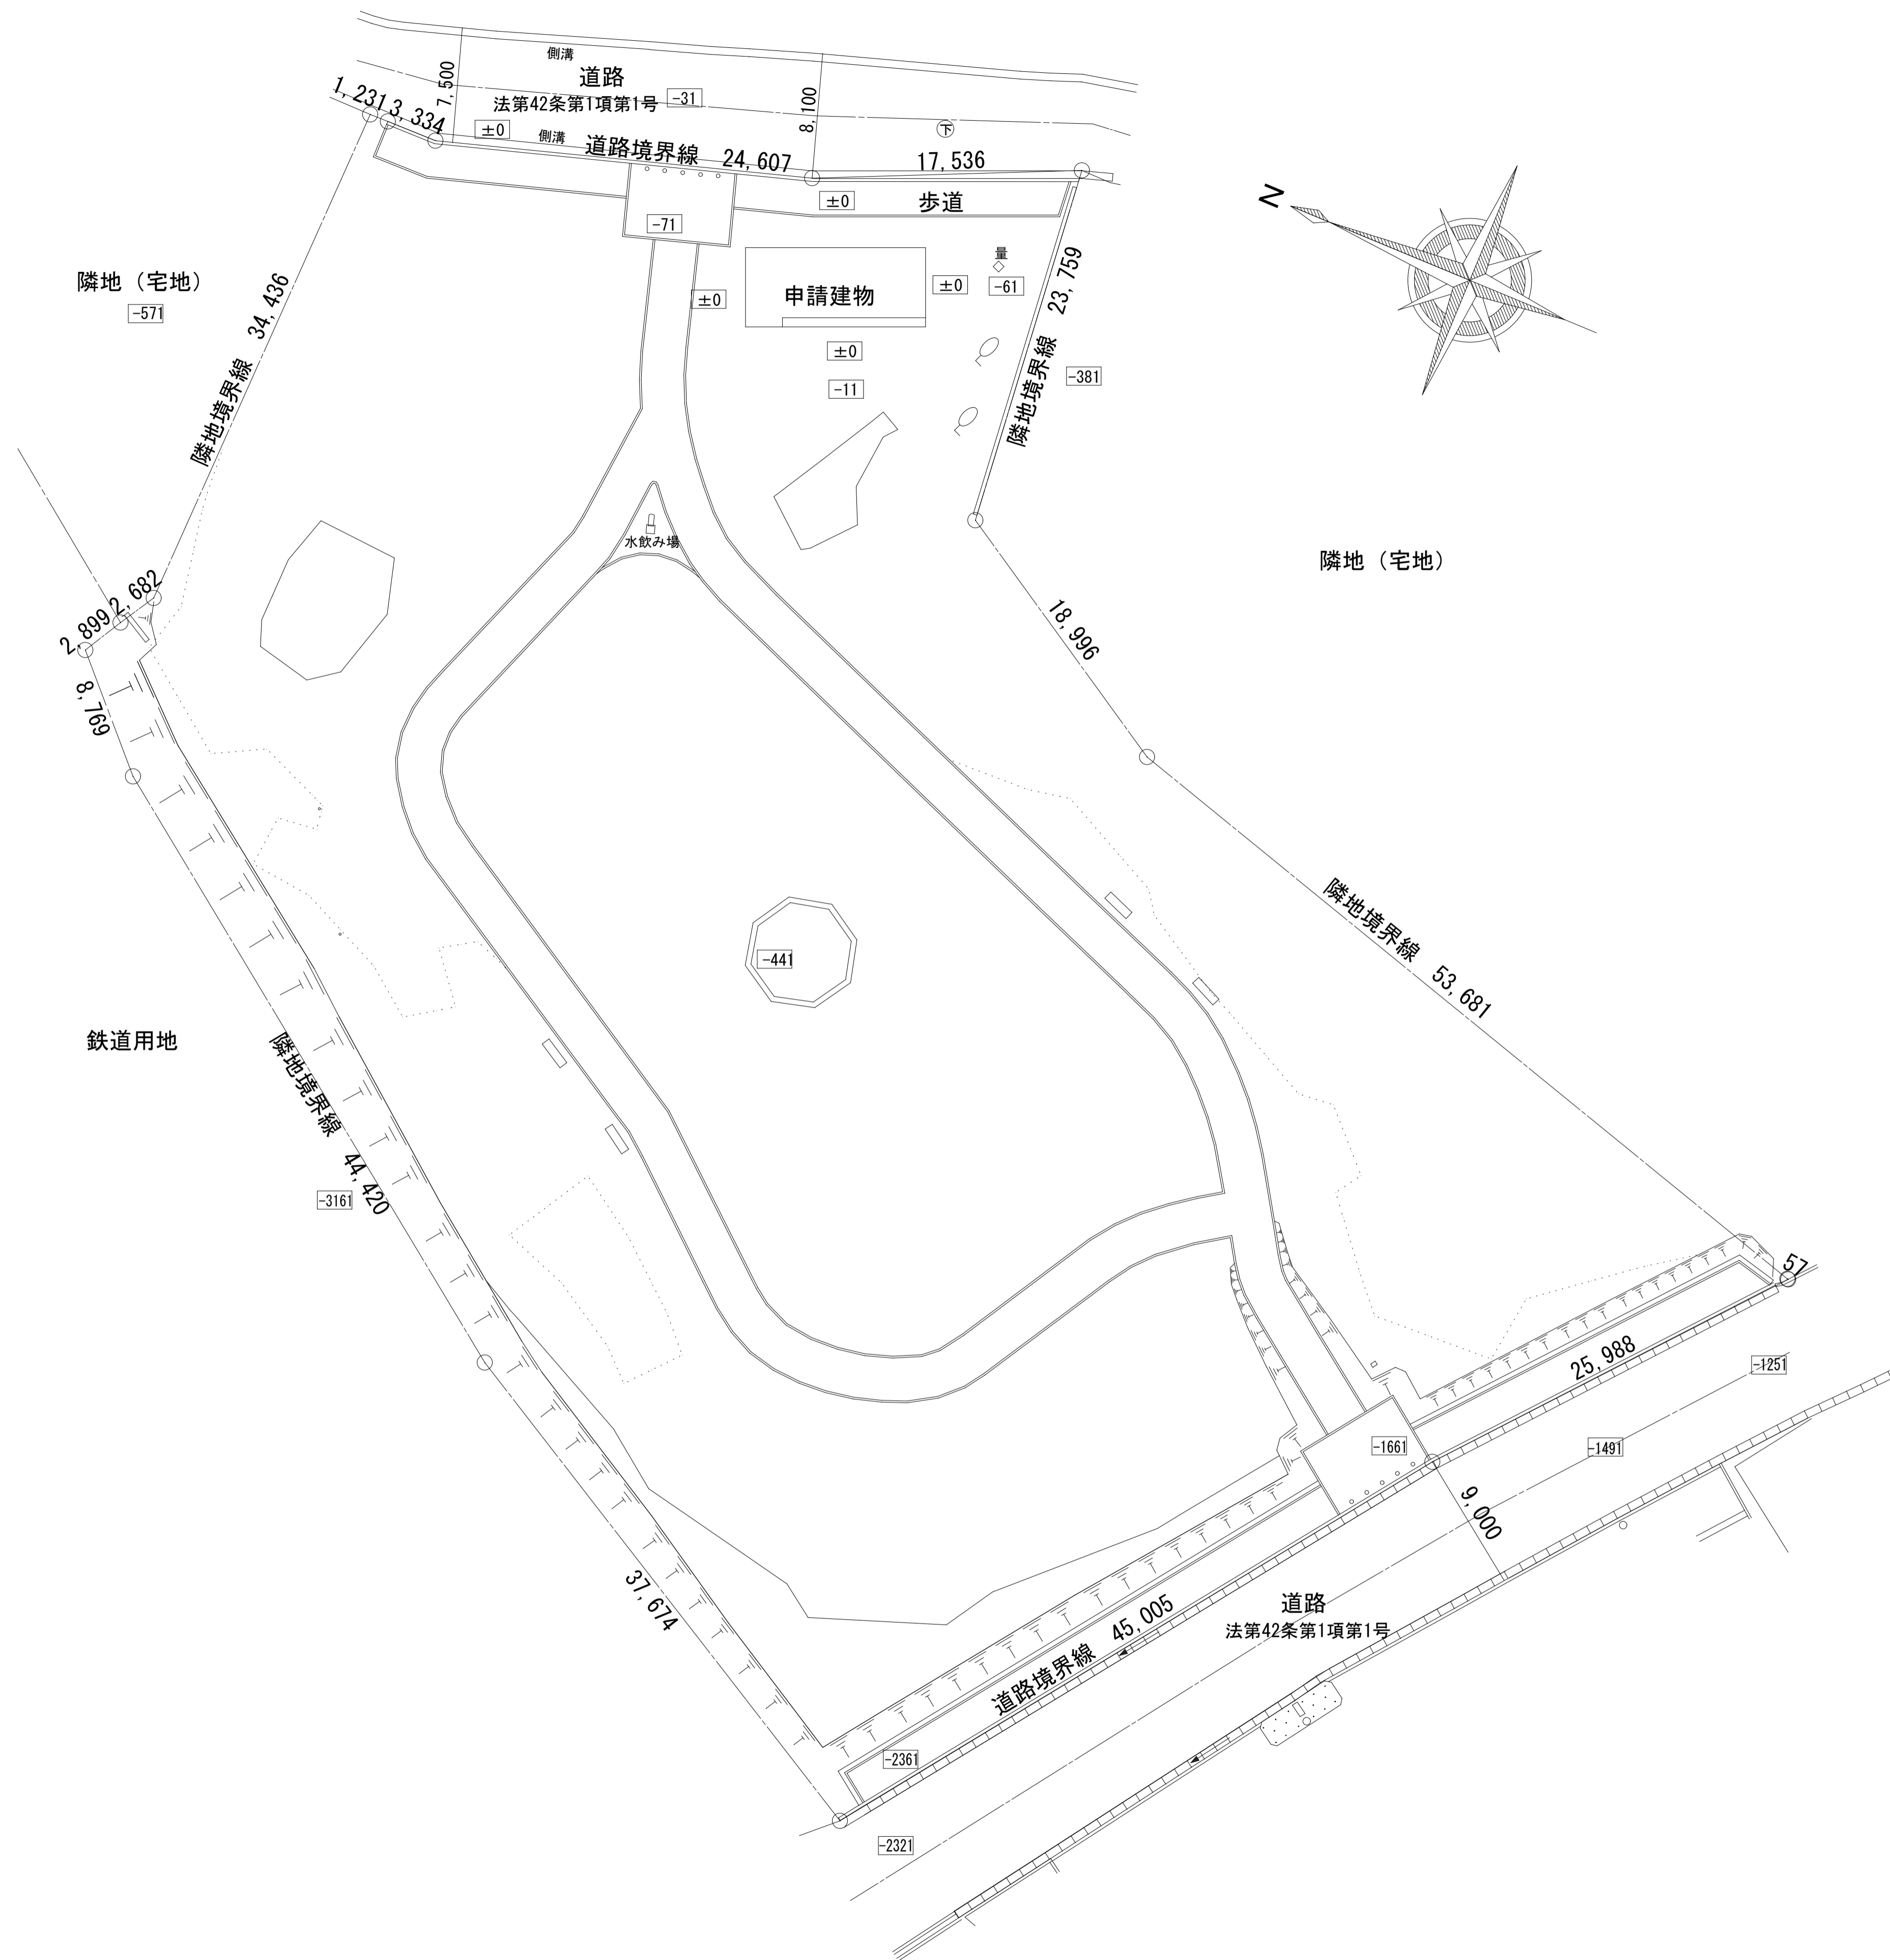

配置図 S=1:250

訂正	月	日	設計年月日	設計	検	受領印	工事名称	設計番号
				製	担	受領年月日	平成27年度(仮称)吉野町緑地屋外便所新築工事	
							給排水衛生設備 配置図	M-03
							縮尺 A1 1:250 A3 1:500	

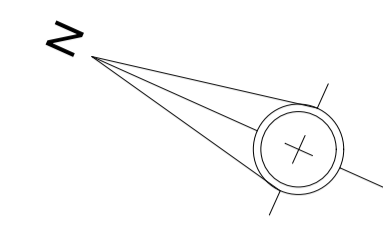

側溝

道路

側溝

道路境界線 24.607

下

既設給水管20A分水止め

アスファルト撤削・復旧範囲を示す。

既設配水管C1P75φ

17.536

歩道

20

既設量水器20A返納 量水器BOX撤去
既設給水管20A(約1.0m)撤去
既設給水管20A切断

原地形線 23.759

分水止め平面図 S=1:50

訂正	月	日	設計年月日	設計	検	受領印	工事名称	設計番号
				製	担	受領年月日	平成27年度(仮称)吉野町緑地屋外便所新築工事	
							給排水衛生設備 分水止め平面図	M-07
							縮尺 A1 1:50 A3 1:100	図面番号

