令和7年度 史跡大森勝山遺跡休息便益施設整備工事


設 計 図

♣ 株式会社 工藤金正建築設計

| | | | 図 面 リ ス ト | | |
|--------|------------------|--------|-----------------------------------|---------|---------------------------|
| | 建築意匠図 | | 建築構造図 | | 電気設備図 |
| 図面番号 | 図 面 名 称 | 図面番号 | 図 面 名 称 | 図面番号 | 図 面 名 称 |
| A - 01 | 図面リスト | S - 01 | 構造設計標準仕様 | E - 01 | 電気設備 特記仕様書 |
| A - 02 | 建築特記仕様書 1 | S - 02 | 壁式鉄筋コンクリート構造配筋標準図(1) | E - 02 | 工事区分表 |
| A - 03 | 建築特記仕様書 2 | S - 03 | 壁式鉄筋コンクリート構造配筋標準図(2) | E - 03 | 付近見取図・配 置 図・屋外配線図 |
| A - 04 | 建築特記仕様書 3 | S - 04 | 地質調査図 | E - 04 | 単線結線図 |
| A - 05 | 建築特記仕様書 4 | S - 05 | 浅層地盤改良工法特記仕樣書 | E - 05 | コンセント設備図 |
| A - 06 | 建築特記仕様書 5 | S - 06 | 基礎伏図・1階梁伏図 | E - 06 | 機器姿図 |
| A - 07 | 建築特記仕様書 6 | S - 07 | R階梁伏図 | E - 07 | 電灯設備 |
| A - 08 | 建築特記仕様書 7 | S - 08 | 軸 組 図 (1) | E - 08 | 機械設備用配線図 |
| A - 09 | 建築特記仕様書 8 | S - 09 | 軸 組 図 (2) | E - 09 | トイレ呼出設備図 |
| A - 10 | 工事区分表 | S - 10 | 基礎リスト、地中梁リスト、スラブリスト、 雑配筋図、壁リスト | | |
| A - 11 | 仕 上 表 | S - 11 | 大梁リスト、小梁リスト | | |
| A - 12 | 付近見取図・配 置 図 | S - 12 | 配筋詳細図 | | 機械設備図 |
| A - 13 | 建物求積図・求積表・開口部検討表 | S - 13 | 架構配筋図 | 図面番号 | 図 面 名 称 |
| A - 14 | 平面図 | | | M - 0 1 | 機械設備 特記仕様書 1 |
| A - 15 | 屋根伏図 | | | M - 02 | 機械設備 特記仕様書 2 |
| A - 16 | 立面図・断面図 | | | M - 03 | 付近見取図・配 置 図・凡 例 |
| A - 17 | 矩 計 図 | | | M - 04 | 屋外配管図及び給水管布設参考図 |
| A - 18 | 平面詳細図 | | | M - 05 | 衛生器具表 |
| A - 19 | 展 開 図 1 | | | M - 06 | 衛生設備図 平面詳細図 |
| A - 20 | 展 開 図 2 | | | M - 07 | 空調設備図 平面詳細図・機器表 |
| A - 21 | 展 開 図 3 | | | M - 08 | 合併浄化槽設備 平面図・断面図・仕様書等 |
| A - 22 | 天井伏図 | | | M - 09 | 合併浄化槽設備 平面図・断面図・躯体図 |
| A - 23 | 建 具 表 | | | M - 10 | 合併浄化槽設備 電気配管図及びプロアーポンプ系統図 |
| A - 24 | 部分詳細図 1 | | | M - 11 | 合併浄化槽設備 電気設備 系統図 |
| A - 25 | 部分詳細図 2 | | | | |
| A - 26 | 仮設計画図 | | | | |

| 備考 | 一級建築士事務所 青森県 A 1第4 9 5号 | 承 認 | 担当 | 製 図 | 年月日 | 工事名称 | 今和7年度中跡大森勝山遺跡休息俑炎施設整備丁惠 | 縮尺 | 設計番号 |
|----|--------------------------------|-------|--------|--------|--------|--------------|-------------------------------|----|-----------|
| | 株式会社 工藤金正建築設計 1級等上第153872号 | | | | | 上尹 石你 | 令和7年度史跡大森勝山遺跡休息便益施設整備工事 | | |
| | | Kudou | Sugimi | Sugimi | R 7. 3 | - A16 | | - | 図面番号 4 44 |
| | | | | | | 図面名称 | 図面リスト | | |

| | 跡大森勝山遺跡休息便益施設整備工事 工事特記仕様書 | | | 記載されていない事項は、国土交通省大臣官房官庁営繕部制定の「公共建築工事標準仕様書(建築 | 3 ・補強コンクリート ブロック造 | 断面开 | クの種類等 形状及び 正味厚さ 【デュール呼び寸法 密徴さに (mm) 化粧の有無 | (8.2.2、3、5、7、8) 別 別 別 別 別 別 別 別 別 別 別 別 別 別 別 別 別 別 別 | ・ アスファルト防水 | 屋根保護防水 防水層の種別 種別 施工簡 | 所 斯熱材 G | · | (9.2.2~5)(表 9.2.3~9 |
|--|--|------------------|--|---|--|---|--|---|------------|---|---|---|---|
| | 1 7 13 10 12 IN E | | ・建築工事標準詳細図 ・建築物解体工事共通 | 1 | / - - | - によ ・ ・ モルタル | よる区分 (mm) 長さ 高さ ・無 ・有 | 事 | | · A-1 · A-2 · A-3 · B-1 · B-2 | | * L | ** リエチレンフィル 厚さ0.15mm 以上又はフラットヤーンクロス 70g/㎡程度 |
| . 工事概要 1.工事場所 2.敷地面積 3.工事種目 | 青森県弘前市大字大森字勝山961-3 889.00 ㎡ (1) 休息便益施設 鉄筋コンクリート造 平屋建 新築 1棟 建築面積 102.6°㎡ | | る。なお、電気設備工 (3) 本特記仕様書の表記 1) 項目は、・ 印の付いた 2) 特記事項は、・ 印の付 ・ 印の付かない場合に | 事の特記仕様書は(E /) 図、機械設備工事の特記仕様書は(M /) 図による。 / にものを適用する。 はいたものを適用する。 は、印の付いたものを適用する。 / | ジ フ へ へ た く く く く く く く く く く く く く く く く く | ・セメ 各部の 図 同地仕」 ・押し ・化和 | 示による | 茶道する範囲 | | ・A -1 ・A -2 ・A -3 ・B -1 ・B -2 改質アスファルトルー | (種類) | く押出法ボリスチ A(スキン層付き) | フラットヤーンクロス 70g/㎡程度 |
| | 是《面積 70.4° mi 1階 70.4° mi | | 3) 特記事項に記載の(. 4) G 印は、「国等による の推進に関する基本方 「公共工事」においてに | | ・ ・ ・ ・ ・ ・ ・ ・ ・ ・ ・ ・ ・ ・ | 図 プロック | 示による クの種類等 新面形状及び 圧縮強さに | (8.3.2~4) | | ・JIS A 6013に基づ 用途による区分 材料による区分 厚さ(部分粘着層付改質アス | 「く種類及び厚さ 分 R種)mm以上 スファルトルーフィングシート 5及び表9.2.6による | の種類及び厚さ | |
| | | 章 | 項 目 | 特記事項 | 2 | · | による区が 長さ 尚さ ・無・有 | | | 用途による区分 材料による区分 | } | | |
| | | 1 各章共通事項 | • 適用区分 | 建築基準法に基づき定まる風圧力及び積雪荷重の算定には次の条件を用いる。 ・風圧力 風速(Vo= 34 m/s) 地表面相度区分 (・・・・・) ・積雪荷重 平成12年5月31日建設省告示第1455号における区域 別表(| Z Z Z | ・型枠: モルタリ 標準 ・セメ 塀に用い | ### 1970 16 18 18 1970 | | | 厚さ(立上り部への断熱材及 設置しない・ 平場の保護コンクリー て仕上げ・水 床タイル張り・水 立上り部の保護工法 |)m以上 なび絶縁用シート 設置する -トの厚さ 下 80mm以上 下 60mm以上 | | |
| | | | ・ 環境への配慮 | (1.4.1) 1) 建築物内部に使用する材料等は、設計図書に規定する所要の品質及び性能を有すると共に 次の から を満たすものとする。 合板、木質系フローリング、横途用パネル、集成材、単板積層材、MDF、パーティクル ポード、その他の木質建材、ユリア樹脂板、壁紙、接着剤、保温材、緩結材、断熱材、 塗料、仕上塗材は、アセトアルデヒド及びスチレンを発散しない又は発散が極めて少ない 材料で、設計図書に規定する「ホルムアルデヒドの放散量」の区分に応じた材料を使用す | ・ ALCパネル | 図元 各部の 図元 | 2m超え 150 の継手、定着及び末端部の折り曲げ形状 示による 配筋 示による | (8.4.2-5) | | ・ 配式味識例 (ロ町 窓業系パネル 男 ・ れんが押え (| S R 1250 | m = 1444 (|) mm |
| | | | | る。 接着剤及び塗料は、トルエン、キシレン及びエチルベンゼンの含有量が少ない材料を使用 する。 接着剤は、可塑性 (フタル酸ジ・n・ブチル及びフタル酸ジ・2・エチルヘキシル等を含有しな い難揮発性の可塑剤を除く)が添加されていない材料を使用する。 の材料を使用して作られた家具、書架、実験台、その他の什器類は、ホルムアルデヒド、 アセトアルデヒド及びスチレンを発散しないか、発散が極めて少ない材料を使用したもの とする。 | | ・外壁 | 用 ・一般 ・平 は切 ・一般 ・平 用 ・コーナー・意匠 | さ (時間) 種別 | | 防水層の種別 種別 施工箇所 ・D-1 ・D-2 ・D -1 | • 77. | 仕上塗料 種類 使用 77ルトルーフィン アスファルト 類の製造所 が 類の 仕様 の仕様 | hll-フィン ・適用する D製造所 ・適用する |
| | | | ・ 材料の品質等 | (1.4.2) 1) 本工事に使用する材料は、設計図書に定める品質及び性能の他、通常有すべき品質及び性能を有するものとする。 2) 備考欄に商品名が記載された材料は、当該商品又は同等品を使用するものとし、同等品を使用する場合は監督職員の承諾を受ける。 3) 標準仕様書に記載されていない特別な材料の工法については、材料製造所の指定する工法とする。 4) 本工事に使用する材料のうち、5)に指定する材料の製造業者等は、次のからの事項を | | ・ 外壁、胆 1章 適 外壁パネ | - | る -0.5 示に -1 る -2 | | 標準仕様書表9.2. ・JIS A 6013に基づ 用途による区分 材料による区分 厚さ(| 「く種類及び厚さ 分 | | ・適用する |
| 4.指定部分 5.工事範囲 「3.工事種目」すべて ・「3.工事種目」のうき | | | | 満たすものとし、その証明となる資料(外部機関が発行する証明書の写し等)を監督職員に 提出して承諾を受ける。ただし、あらかじめ監督職員の承諾を受けた場合はこの限りでない。 品質及び性能に関する試験データを整備していること。 生産施設及び品質の管理を適切に行っていること。 安定的な供給が可能であること。 法令等で定める許可、認可、設定又は免許を取得していること。 製造又は施工の実績があり、その信頼性があること。 販売、保守等の営業体制を整えていること。 5)製造業者等に関する資料の提出を求める材料 | | パネル fi ・ 図 fi 目 地幅((パネル ci ハネル ci 外壁、 li | 幅の最小限度を800mm未満とする場合 示による | 隅のパネル接合部並びに | | 標準仕様書表9.2. ・JIS A 6013に基ゴ 用途による区分 材料による区分 厚さ(絶縁断熱工法のルーフ 図示による 参算工法及び絶縁断熱 種類 | 7及び表9.2.8による く種類及び厚さ う R種) mm以上 ドレン回り及び立上り部周辺 ホエ法の脱気装置の種類及び設 | の断熱材の張りじま | い位置 |
| | | | | x11.go.25,so1.ql.10;床型枠用網駅デッキブレート、 鉄骨柱下無収縮モルクル、無収縮グラウト材、乾式保護材、既製調合モルタル(タイル工事用)、既製調合目地材、ルーフドレン、吸水調整材、錠前類、クローザー類、自動ドア機構、自動式吊り引戸機構(手動開き式)、重量シャッター、軽量シャッター、オーバーヘッドドア、防水剤、現場発泡断熱材、フリーアクセスフロア、可動開仕切、トイレブース、煙突用成形、ライニング材、天井点枝口、床点核口、グレーチング、トップライト、屋上緑化システム、ボリマーセメントモルタル、 | 押出成形セメント板 (ECP) | 15.76 | ルの種類 形状 長さ(mm) 幅(mm) 工法の ・F ・50 ・60 600 | (8.5.2~5) D種別 備考 | | ・ 設置数量 アスファルトル・ | ーフィング類の製造所の指定 ーフィング類の製造所の指定)個 | | |
| | | 2 仮設工事 | ・ 足場等 | 議鉄製ふた (2.2.4) 「「手すり先行工法に関するガイドライン」について」(厚生労働省 平成21年4月24日)の「 (別紙)手すり先行工法をに関するガイドライン」に基づく足場の設置に当たっては、同ガイド ラインの別紙1「手すり先行工法による足場の組立て等に関する基準」における2の(2)手すり据 置き方式又は(3)手すり先行専用足場方式により行う。 | | 上 注) 外壁パネ 1章 適 外壁パネ | ・T 60 ・T 90 ・T 9 | | | 防水層の種別 種別 ・E-1 保護層 ・設ける(図示・ ・設けない | による・・・・) | 種別 E-2 | 施工箇所 |
| | | 3 土 工 事 | ・ 埋戻し及び盛土 | (3.2.3) 材料及び工法 標準仕様書表3.2.1による 種別 ・A種 適用場所() | | パネルギ ・図 5 パネルギ ・長辺 出隅及で | 非構造部材の耐震性能に係る特記事項による 幅の最小限度を300mm未満とする場合 示による 相互の目地幅(mm) 辺() 短辺() び人隅のパネル投合目地の目地幅(mm) 程度 | | | 防水層の下地の立上り | 常時水に接する部位 | 4[打放し仕上げ種別] |]のB種 |
| | | | | ・ | | 耐火構道 パキ やむを得 した資料 | 14 2 2 2 2 2 2 2 2 2 2 2 2 2 2 2 2 2 2 2 | 切断後のパネルの 残り部分の幅 | | ・ 防水層の下地のモルタ ・適用する(施工範 ・適用しない 屋上排水溝 | L-30×15×2.0mm程度 |) | |
| | | 7 | | 特記仕楼書(構造関係)による 4章 地策工事 5章 鉄筋工事 6章 コンクリート工事 7章 鉄骨工事 | | <u>を</u> 語 パネル | 設ける場合 長辺 500mm以下 ルに欠を込み 投ける場合 長辺 パネル幅の1/2以下、かつ、300mm以下 | 300mm以下 | | 図示による | | | |
| 備考 | | | 一級建築: | | 認り担当 | 製 | 図 年月日 工事名称 | | | <u> </u> 施設整備工事 | 縮尺 | 設計番号 | |
| | | _ | | 藤金正建築設計 1級際第153872号 FB12の6 TEL0172(27)1559 工 藤 金 正 | idou Sugimi | Sugi | | | 特記仕様書 1 | 一一一 | - | | A 0 2 |

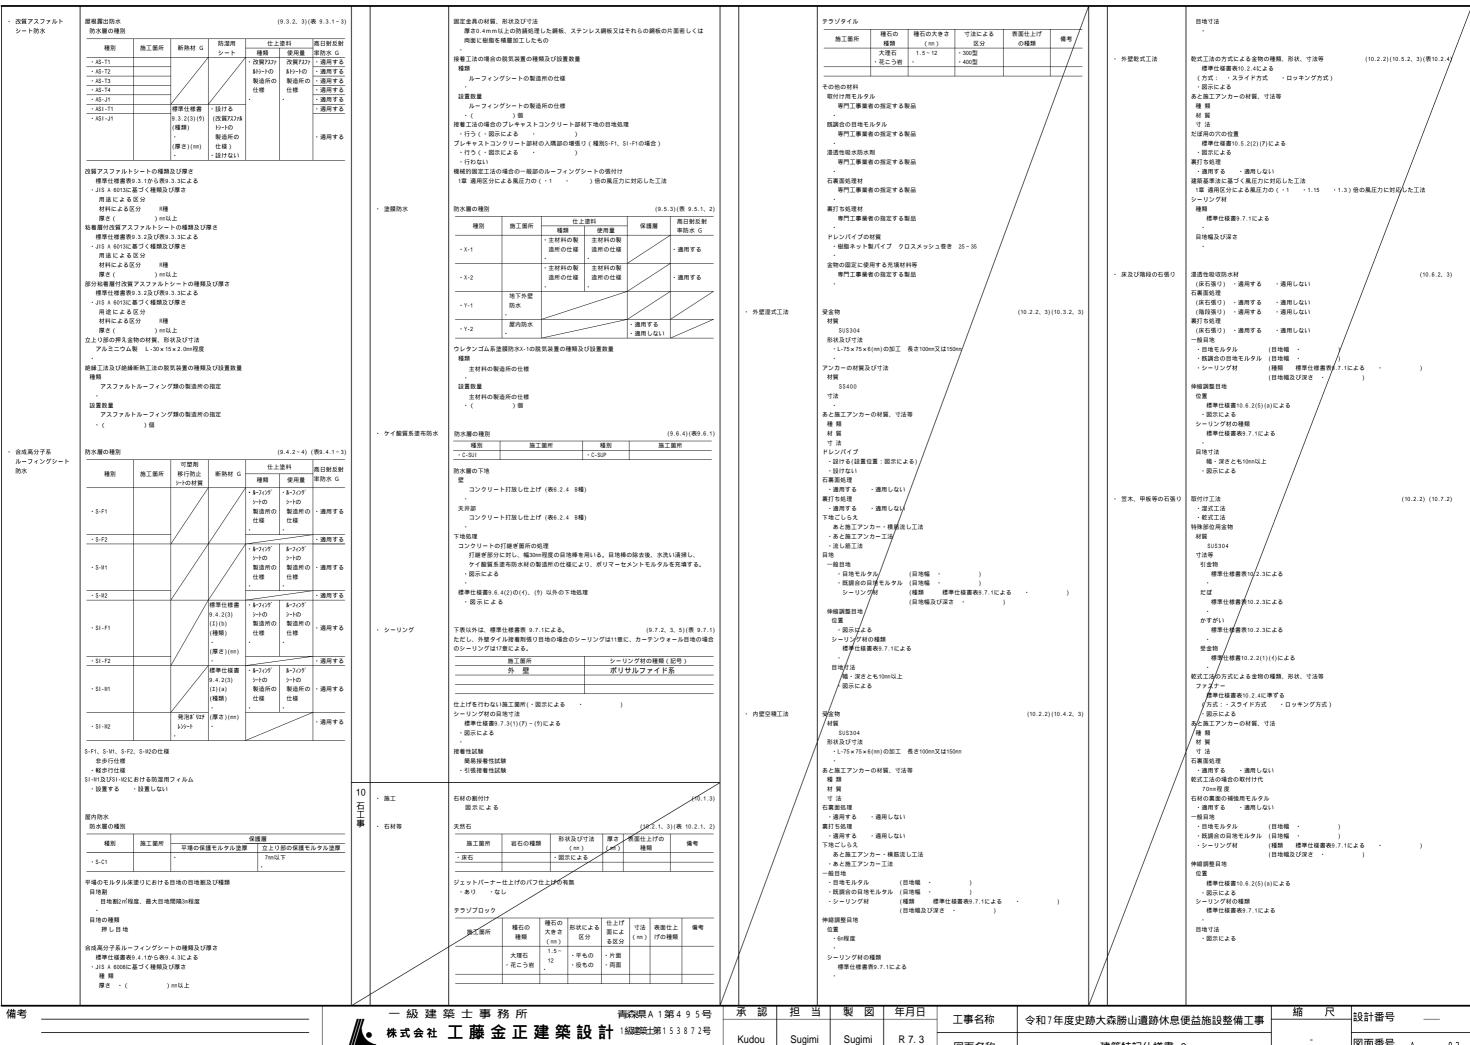

弘前市大字城東北2丁目2の6 TEL0172(27)1559 工 藤 金 正

Sugimi

図面名称

建築特記仕様書 2

図面番号 A — 03

| 11 9 | 伸縮調整目地及び ひび割れ誘発目地 | 位置 (11.1.3)(表11.1.1) 標準仕様書表11.1.1による | | - JAS 1083-2 製材・第2部に基づく造作用製材 | | - JAS 3079 に基づく直交集成板 G 接着性能 樹種名 寸法 間伐材等 施工箇所 品名 強度等級 種別 接着性能 樹種名 寸法 間伐材等 | | - 薬剤の加圧注入による防腐・防蟻処理 適用部材 保存処理性能区分 | |
|-------------------|---|---|-----------------------------|--|-------------|--|--|---|---|
| 事 | | ・図示による目地寸法・図示による | | 現式掛り面 | | | | - K2 - K3 - K4 - K2 - K3 - K4 - K2 - K3 - K4 | |
| | ・見本焼き 試験施工 | 見本焼き (11.1.4) ・行う(施工箇所:) ・行わない 試験張り ・行わない | | A種 ・B種 ・ - JAS 1083-6 製材・第6部に基づく広葉樹製材 | · 合板等 | - 「合板の日本農林規格」による普通合板 G (12.2.1) - 原さ 単板の 接着の 板面の品質 防虫処理 間伐材等 の適用 | | - 薬剤の塗布等による防腐・防蟻処理 適用部材 処理の方法 薬剤の種類 薬剤の製造所の仕様による JIS K 1571に適合又は同等品 | |
| | ・ セメントモルタル によるタイル張り | タイルの形状、寸法等 (11.2.2、6) 施工 類 類 類 (11.2.2、6) 施工 (11.2.2、6) | | 施工箇所 | | 仮構名 佐藤 の週用 | | ・ 薬剤の接着材への混入による防腐、防蟻処理 適用部位(・ 合板等の加圧注入処理の適用 適用部位(| |
| | | 備考機:参照タイルシリーズ 標準的な曲がりの役物は一体成形とする。 | | - JAS 1083 (製材) 以外の製材 施工箇所 寸法 材面の忌留 防虫帆理 会水率 間伐材等 | | - 「合板の日本農林規格」による構造用合板 G 佐丁楽年 編4紙 単板の 接着の 板面の 厚さ 防虫 強度 間伐材等 | ・ 内部間仕切軸組及び 床組み | ・間仕切軸組に用いる木材の樹種名(製材を用いる場合) (12.4.1) 杉又は松 ・床組みに用いる木材の樹種名(製材を用いる場合) 杉又は松 | |
| | | (毎年的な曲がりの収付は一体成形とする。) 既調合モルタル(品質・性能、試験方法は別表による) モルタル下地としたタイル工事に使用する張付け用モルタルとして、セメント、細骨材、 混和削等を予め工場において所定の割合に配合した材料とする。 | | (mm) (mm) (24 × 240 (mm) (24 × 36 mm) (24 × 36 | | 一 | ・窓、出入口その他 | ・窓、出入口その他に用いる木材の樹種名(製材を用いる場合) (12.5.1) 吊元枠、水掛りの下枠及び敷居はひのき、その他は松又は杉 | |
| | | 既調合目地材(品質・性能、試験方法は別表による) 下地モルタル塗りを行うコンクリート素地面の下地処理 目荒し工法(高圧水洗処理) | | 造作材の場合 (A種 ・B種 ・ 適用しない | | | ・床板張り | ・緑甲板及び上がりかまちに用いる木材の樹種名(製材を用いる場合) (12.6.1) ひ の き | |
| | | ・MCR工法 ・ 型タイル張りの工法 内外装タイル ・ 密着張り | ・ 造作用集成材 G | ・「集成材の日本農林規格」による造作用集成材 (12.2.1) | | <td color="1" color<="" rowspan="2" td=""><td>- 壁及び天井下地</td><td>・壁胴縁、野縁交核、野縁及び吊木に用いる木材の樹種名(製材を用いる場合) (12.7.1) 杉又は松</td></td> | <td>- 壁及び天井下地</td> <td>・壁胴縁、野縁交核、野縁及び吊木に用いる木材の樹種名(製材を用いる場合) (12.7.1) 杉又は松</td> | - 壁及び天井下地 | ・壁胴縁、野縁交核、野縁及び吊木に用いる木材の樹種名(製材を用いる場合) (12.7.1) 杉又は松 |
| | | ・改良任者張り 内装タイル以外のユニットタイル ・マスク張り ・モザイクタイル張り | | 施工箇所 品名 樹種名 寸法 (mn) 見付け材面 見付け材面の品質 間伐材等 の適用 「脚様・枠 集成材 赤松系 厚さ 25 B種 1等・2等 ・ 1等・2等 ・ 1等・2等 ・ 1 ・ 1 ・ 1 ・ 1 ・ 1 ・ 1 ・ 1 ・ 1 ・ 1 ・ | | | | ・ 長R金属板葺 屋根及びレ | (13.2.2、3) 施工箇所 板及び3/4の種類 塗膜の耐久性の種類、め 厚さ (m) 屋根畜形式 (備考) フき付着量 (mi) 「 |
| | 有機系接着剤による タイル張り | 第二 簡末 種類 形状/寸法 再生材料の 吸水率による区分 うわぐすり 役物 色 耐凍害性 耐滑 箇所 種類 (mm) 適用 G 類 類 類節の 2種の 有 無 標準 特注 有 無 り性 外壁 小口 108 x 60 ・・・・・・・・・・・・・・・・・・・・・・・・・・・・・・・・・・ | | ・「集成材の日本農林規格」による化粧ばり適作用集成材 施工箇所 品名 材種名 寸法 (・粧薄板の 見付け 見付け材 間伐材等 の適用 面の品質 の適用 1等 1等 1 で 1 で 1 で 1 で 1 で 1 で 1 で 1 で 1 | | 施工箇所 化粧板に使用する単板の樹種名 (nm) 接着の程度 防虫処理 - 1類 ・ 2類 ・ 適用する - 適用しない | い 工 事 | 用 (着色 ·有) · 蜡掛葺 · 0.5 · 模葺 · . 模置 | |
| | | ・ ・ ・ ・ ・ ・ ・ ・ ・ ・ ・ ・ ・ ・ ・ ・ ・ ・ ・ | | - 2等 - 2等 - 2等 - 2等 | | - 「合板の日本農林規格」による特殊加工化粧合板 G 施工箇所 厚さ 接着の程度 単板の樹種名 化粧加工の方法 防虫処理 | | 下蓋材料 ・アスファルトルーフィング 940 ・改質アスファルトルーフィング下蓋材 (・一般タイプ ・複層基材タイプ ・粘着層付タイプ) 横蓋をの場合のけらば納め | |
| | | 標準的な曲がりの役物は一体成形とする 内装タイル接着剤振りの接着剤のホルムアルデヒド放散量 F 目地のシーリング材 | | ・「集成材の日本農林規格」以外の造作用集成材 | | - 1類 - 2類 - 適用する - 適用しない | | ・ つかみ込み締め ・ けらば包み締め 工法 1章 適用区分による風圧力の(・1 ・1.15 ・1.3) 倍の風圧力に対応した工法 1章 適用区分による風圧力の(・1 ・1.3) 倍の風圧力に対応した工法 11 ・ 1 ・ 1 ・ 1 ・ 1 ・ 1 ・ 1 ・ 1 ・ 1 ・ 1 | |
| | | 打継ぎ目地 ポリウレタン系シーリング材 ・ ひび割れ誘発目地 ポリウレタン系シーリング材 | | 15%以下 | | ・パーティクルボード G 糖工箇所 表裏面の状態に 曲げ強さに 耐水性に 難燃性に 厚さ よる区分 よる区分 よる区分 (mm) 13タイプ P又はM ・・・・・・・・・・・・・・・・・・・・・・・・・・・・・・・・・・・・ | • 折板蓋 | (13.2.2)(13.3.2.)(表 13.2.1) 山高、山ビッチ | |
| | | ・・・・・・・・・・・・・・・・・・・・・・・・・・・・・・・・・・・・ | | - 「集成材の日本農林規格」以外の化粧ばり適作用集成材 加工箇所 材種名 | | - JAS 0360 に基づく構造用パネル | | 施工箇所 形式 による区分 よる区分 よる区分 (mm) 面戸板 性能 ・ 重ね形 ・ はせ始め形 ・ かな合形 ・ ・ ・ ・ ・ ・ ・ ・ ・ ・ ・ ・ ・ ・ ・ ・ ・ ・ ・ | |
| | | ・ MCR工法 ・ MCR工法 ・ 外装タイルの目地詰め ・ 行う ・ 行わない | | 芯材: | | 施工箇所 寸法(mm) | | 材料 | |
| 12 木 工 事 | ・ 施工一般 | 材料のホルムアルデヒド放散量 (12.2.1) F 又は標準仕様書12.2.1(1)(9)(b)による | - 造作用単板積層材 G | ・JAS 0701 に基づく遺作用単板機層材 (12.2.1) 施工箇所 品名 (mm) 表面の品質 防虫処理 の適用 | | - MDF G 標さ 表裏面の状態 曲げ強さに 接着剤に 難燃性に による区分 よる区分 よる区分 よる区分 | | ・行わない 工法 1章 適用区分による風圧力の(・1 ・1.15 ・1.3) 倍の風圧力に対応した工法 耐管性能に対応した工法の適用 ・適用する ・適用しない | |
| | ・製材 G | ・JAS 1083-5 製材・第5部に基づく下地用製材 施工箇所 寸法 (mm) 等級 含水率 保存処理 間気材等の適用 | | - 適用する - 適用しない - 適用する - 適用しない - 適用する | · 接合具等 | 適作材の化粧面の釘打ち (12.2.2) 題し釘打ち | | 折板のけらば納め けらば包みによる方法 雪止め ・設置する (形状及び施工箇所 ・図示による ・) ・設置しない | |
| | | | | - 通用しない - JAS 0701 以外の造作用単板積離材 施工箇所 寸法 表面の品質 含水率 防虫処理 間伐材等 の適用 | | ・ 釘頭理め木 ・ つぶし頭釘打ち ・ 釘頭現 し 諸金物 かすがい、座金、箱金物、短冊金物 | ・ 粘土瓦葺 | 接類 | |
| | | | | 14%以下 適用する ・適用しない ・適用する ・適用しない ・適用する ・適用しない ・適用する ・適用しない ・適用する ・適用しない ・適用する | - 接着剤 | (標準仕様書表12.2.3~5に示す程度の市販品 表14.2.2のF種程度) ・ (形状: 対法: 材質:) 接着剤のホルムアルデヒドの放散量 (12.2.2、3) | | ・適用する ・適用しない ・適用する ・適用しない | |
| | | | | | - 防腐 - 防蟻処理 | F - 防腐、防蟻処理を省略できる樹種による製材 (12.3.1、2) 適用部位: () | | 様瓦の防災瓦の使用 ・適用する ・適用しない JISAS208に基づく凍害試験等 ・行う ・行わない | |
| 備老 | <u> </u> | | | | 認り担当 | 製 図 年月日 工事名称 令和7年度史跡大系 | \$ | 縮 尺 設計番号 | |
| | | | 株式会社 <u>工</u> 弘前市大字城東北2丁 | 藤金正建築設計 1級(第153872号 日2の6 TEL0172(27)1559 工 藤 金 正 | udou Sugimi | Sugimi R 7 3 | 築特記仕様書 3 | □ 図面番号 A — 04 | |
| | | I | | | I | | | | |

| ٠ ١١ | 標補強等に使用するが 材質 ・ステンレス製 ・溶散亜鉛のっき 形状、寸法及び配作 図示による ・1章 適配の分による 風圧力又にはので調力 のでする では、のでは、 でする。 でする、でする。 でする、でする。 でする。 でする。 では、では、でする。 でする。 では、では、では、では、では、では、では、では、では、では、では、では、では、で | (13.5.2, 3)(表 13.5.4) | - 鉄鋼の亜鉛めっき - 軽量鉄骨天井下地 - 軽量鉄骨壁下地 | 表面処理方法 種別 施工箇所(手すり、タラップ以外) - 冷種 - 冷種 - 冷種 - 冷種 - 心種 - 心種 - 心種 - 心種 - 心種 - 心理 - で程 - 下種 - 下種 - 下種 - 下種 - 下種 - 下種 - 「日報 - でき - 下種 - 「日報 - | せっこうボード その他のポード下地 こまい下地 木ずり下地 仕上塗材仕上げ | 山高、山ビックステリカスを表示では、1000円である。 はいい はい | 3 の質量 (| L S S C S C S C S C S C S C S C S C | のラスシートの施工) (15.2 mm) (15.2) (15.2) (15.6 - 適用する | .6) | ・吹付用軽量塗材 ・こて塗用軽量塗材 種別 ・A種 ・B種 | - 凸部処理 - 吹付け - ゆず肌状 - ローラー - こののが - 吹付け - ゆず肌状 - ローラー - いののが - 吹付け - ゆず肌状 - ローラー - いののが - 吹付け - ゆず肌状 - ローラー - いののが - 吹付け - ゆず肌状 - ローラー (呼び名) | 上塗材の種類 前候性 削 樹脂 前候形 前候形 1種 小観 前候形 3種 前候形 3種 前候形 3種 前候形 3種 市解候形 1種 市解候形 1種 市解候形 1種 ・耐候形 1種 ・耐候形 1種 ・耐候形 2種 前候形 3種 1種 1種 ・耐候形 3種 1種 1種 | 防火材料 (15.7.2) |
|------|---|--|--|---|--|---|--------------------------------------|--|--|----------------|---|--|---|------------------|
| | ・表面処理鋼板(ぞうとい受金物 材種 標準仕様書表15・形状 市販品(とい2 ×4.5(mm)以・取付け開陽 標準仕様書表15・足金物 材種 標準仕様書表15・形状 市 販品 取付け 標準 仕様書表15・形状 市 販品 取付け 標準 仕様書表15・2 ・適用 オルレアル・網管製といの防露巻・標準 仕様書表13・ルーフドレンの種類2 | 上(とい径 100 を超えるもの) 3.5.2による 3.5.2 | 金属成形板張り アルミニウム製笠木 | 図示による 出入口及びこれに単する関口部の補強 標準住楼書14.5.4.(5)による (14.6.2、3)(表 14.2.1) 種別 製法 形状 板幅 板厚 表面処理 ・押出し パンパル形 ニウム・ブレス パネル形 個準性機書14.4による ・図示による 仲縮調整理手 ・設ける (施工箇所・図示による ・) ・設けない 屋外の軒天井、ピロティ天井の工法 1章 適用区分による風圧力の(・1 ・1.15 ・1.3) 倍の風圧力に対応した工法 | | ・可とう形: ・ 外装薄達・ ・ の | 변경 - 변요성 | * ローリー | 適用する 適用する 適用する 適用する 適用する | - しっくい塗り | ・現場調合材料 下地 ・せっこうボード ・こまい ・下塗り ・ ・ にまい ・ 下塗り ・ ではの一下で塗り ・ ではの一下で塗り ・ ではの一下でがです。 ・ ではの一下で地 ・ ではっこうくいの上 ・ ではっこうくいの上 ・ なっこうにのはいないのは ・ なってののり ・ なのり ・ ぶんなんそう | ## 1 | ・モルタル塗り ・木ずり 上塗りに使用する場合 10.1 10.2 よる 10.3 | 5.10.2~4) |
| | ・パルコニー中継用 ・パルコニー用 ・ニウム及び ニウム合金の | - 125 - 150 - 150 - 80 - 100 - 差し込み式 - 50 - 80 - 100 - 差し込み式 - 50 - 80 - 100 - 20 - 10 | 15 ・ モルタル塗り ・ ラス系下地 | モルタル ・現場調合材料 ・既調合材料 ・既調合材料 既製目地材 ・設ける 施工箇所() 形状(関示による) ・設けない 床の目地 ・設けない はの種類 押し目地 ・設けない 屋外のタイル張り下地及び屋内の吹抜け部分等のタイル張りの下地モルタル塗り及び下地調整塗材塗りの接着力試験 ・適用する ・適用しない 防水剤(品質・性能、試験方法は別表による) ラス系下地 ・二層下地通気構法 ・単層下地通気構法 ・増加・連点の構造 ・ 変別の部構置 (公共木造建築工事標準仕様書11.4.3.(2)(7)) ・ 直張りラスシートモルタル下地 | | | ・・・・・・・・・・・・・・・・・・・・・・・・・・・・・・・・・・・・ | T法 吸放 ・ 吹付け ・ 適用 ・ で付け ・ で付け ・ で を リー・ で 付け ・ で を リー・ で を リー・ で 付け ・ こて 塗り ・ 適用 | | | ・粉末海藻 ・砂壁用ののリ ふのリ ・フのまた ・こんにゃくのり ・にかわ ・合成高分子系混和 ・土物仕上げに用いる ・大津種類 ・天津種類 ・天北の調 ・天工の調 ・ 大工の調 ・ 大工の調 ・ 標準任様書表15.11. ・建厚 標準年世様書表に基づく ・ まい壁の工程 ・ A種 | 色士の種類(色士の種類(したもの 2 |) | |
| 備考 | <u>'</u> | | 一級建築: | | 承認 担当 | 製 図 | 年月日 | 工事名称 | 令和7年度史跡 | 大森勝山遺跡休息便: | | 縮尺 | 設計番号 | |
| | | | 休 式 云 在 弘前市大字城東北 2] | 藤金正建築設計 1級業第153872号 「日2の6 TEL0172(27)1559 エ 藤 金 正 | Kudou Sugimi | Sugimi | R 7. 3 | 図面名称 | | 建築特記仕様書 4 | | - | 図面番号 A —— | 0 5 |

| □ まい壁塗りの上塗りとする土物仕上げの工法の種類 ・ 土物仕上げ工法 ・ 水でね土物工法 ・ のりさし土物工法 ・ のりさし土物工法 ・ のりさし土物工法 ・ のりさし上が工法 ・ のりさし上げ工法 ・ でが軽化上げ工法 ・ では一が上げ工法 ・ 大津かがき仕上げ工法 ・ 大津かがき仕上げ工法 ・ 大津かがき仕上げ工法 ・ 大津かがき仕上げ工法 ・ 方りじゃくり ・ 図示による ・ | 材料 | お料 | - 自動ドア開閉装置 - 同類関方式 - 透具表による - 過度再取動装置 性能値 |
|---|---------------------------------|--|--|
| (建具符号・建具表による・) 外部に面する建具の種別 ・ A種(建具符号・建具表による・) ・ D種(建具符号・建具表による・) ・ D種(建具符号・建具表による・) ・ D種(建具符号・建具表による・) ・ D種(建具符号・建具表による・) ・ P | ・ 傾用部所() 標準型調製建具の形式及び寸法 建具表による | ・適用しない ・適用する ・かまち戸 かまち樹種() 鏡板樹種() 現込み寸法 36mm ・建具表による ・ふすま 張りの種別(・型・型) 上張り(押入等の裏側以外) ・鳥の子 ・新島の子又はピニル紙程度 縁仕上げ ・塗り線 ・生地線(売地) ・生地線(売地) ・生地線(ウレタンクリヤー塗装) 見込み寸法 19.5mm ・建具表による ・戸ぶすま 表面板の仕上・建具表による ・見込み寸法 30mm ・建具表による ・越張り障子 見込み寸法 30mm ・建具表による ・・越張り障子 見込み寸法 30mm ・建具表による ・・・・・・・・・・・・・・・・・・・・・・・・・・・・・・・・・・・・ | 調板の種類 - JIS 6 3302 (溶融亜鉛めっき鋼板及び鋼帯) - JIS 6 3312 (塗装溶融亜鉛めっき鋼板鋼帯) めっきの付着量 - Z12又はF12 - ガイドレール、まぐさ、雨掛りに用いる座板及び座板のカパー、雨掛りに用いるスイッチ |
| - 網戸等 - 横瀬 | 世長衣による | ・建具表による 木製建具に使用する丁番の枚数及び大きさ | ボックス類のふたの材質 ステンレス鋼板 SUS304、SUS430JIL、又はSUS443JI ・ ・ 軽量シャッター 開閉方式の種類 手動式 ・電動式 (手動併用) 所属圧硬度 (500) pa 安全装置 電動シャッターの障害物感知装置 (設置箇所・建具表による) スラットの材質の種類 |

- 級建築士事務所 青森県A 1第495号 株式会社 工藤金正建築設計 1級業1第153872号 34前市大学城東北2丁目2の6 TEL0172(27)1559 工 藤金正

Kudou Sugimi Sugimi R 7. 3

図面番号 A — 06

| ・オーバーヘッドドア | (16.13.2, 3) | ガラスブロック積み | (16.14.5) | | 取付け | 18 | · 材料 | 屋内で使用する塗料のホルムアルデヒド放散量 (18.1.3) |
|------------|--|-----------------------------|--|--------------|--|-------|-------------------------|--|
| | セクション材料 風圧力に 開閉方式 収納形式 かイドレールの材料 よる強さ にトスダム にトスダム ガイドレールの材料 | | 呼び寸法(mm) 厚さ(mm) 色調 目地幅(mm) 仲縮調整目地 位置(mm) 防火性能 | | 駆体付け金物の取付け位置の寸法許容差 鉛直方向 ± 10mm | 塗装工 | | F 防火材料 |
| | スチールタイプ ・50 バランス式 ・スタンダード形 溶験亜鉛めっき鋼板 ・ファルミニウムタイプ ・75 ・チェーン式 ・ローヘッド形 ・ステンレス鋼板 ・ステンレス鋼板 ・ハイリフト形 | | -160×160 | | エ・10回 水平万向 ± 25mm カーテンヴォール部材の取付け位置の寸法許容差 目地の機 | 事 | | 屋内の壁、天井仕上げは防火材料とする。 ・以下の箇所を除き防火材料とする。 (箇所:) |
| | ・パーテカル形 ・パーチカル形 ・パーチカル形 電動式オーパーヘッドドアの障害物感知装置 (設置箇所 ・建具表による) | | 型用金属枠及び補強材 図示による | | ± 3mm 目地の心の通り 0~2mm | | ・ 素地ごしらえ | (18.2.2~7) 下地面等 種別 不透明塗料塗りの場合 A種 ・B種 |
| ・ガラス | ・フロート板ガラスの品種及び厚さの呼びによる種類 (9.7)(16.14.2~4)(図16.14.1) ・建具表による ・ | | 力骨 材質 ステンレス網(SUS304) 寸法 径5.5mm | | 目地両側の段差 0~2mm 各階の基準墨から各部位までの距離 ±3mm 耐火処理 | | | 木部 通知学科達りの場合 B種 - A種 鉄網面(DP以外) C種 - A種 - B種 鉄網面(DPのみ) B種 - A種 - C種 車車のうを網面 - A種 - B種 モルタル面及びせっこうプラスター面 B種 - A種 |
| | ・型板ガラスの厚さによる種類 ・建具表による ・ | | 形状 はしご形状複筋及び単筋 | | 適用部位、材料等 図示による ガラスの取付け材料 ガラスの取付け材料がシーリングの場合のガラスの支持方法 4辺支持 | | | ロロ ・ |
| | ・網入板ガラス及び線入板ガラスの網又は線の形状、板の表面の状態及び厚さの呼びによる種類 ・建具表による ・ | | 金属製化粧力パー 材質 ・ステンレス製 ・アルミニウム製 (17.3.2-6)(表17.3.1、2) 寸法 | ・ PCカーテンウォール | コンクリート / | | AT J. M. OR OT OR JA | その他ボード面 目地:縦目処理工法以外 B種・A種 |
| | ・合わせガラス 材料板ガラスの種類及び厚さの組合せ並びに合わせガラスの合計厚さ ・避異表による | | 図示による 形状 図示による 木下地の場合のアンカー等の取付け間隔 ・図示による | | 種類 (・普通コンクリート ・軽量コンクリート1種 ・ 品質 設計基準強度 (Fc) 30N/? スランプ 12cm 気乾単位容積質量 | | - 錆止め塗料塗り | (18.3.2、3) 下地面 塗料の種別 鋳止め塗料の種別 鋳止め塗料塗りの工程 SOP A種 見え掛り: A種 見え扱わ: B種 見えない: B種 まが明面 DP C種及びD種 表8.3.4 |
| | 落球衝撃はく離特性及びショットパック衝撃特性による種類 ・ 類 ・ -1類 ・ -2類 ・ 類 ・強化ガラス | | 目地部の横力骨の納まり ガラスプロック製造所の仕様による ・図示による ・ | | - 普通コンクリートの場合 2.1t/?を超え2.5t/?以下 - 軽量コンクリートの場合1.8 t/ m3 - 2.1 t/ m3 - 単位水量の最大値 | | | SOP A種 - B種 A配 - BE AE - B |
| | 形状による種類、材料板ガラスの種類による名称 ・建具表による ・ 破片の状態及びショットバック衝撃特性による種類 | | 工法 1章 適用区分による風圧力の(・1 ・1.15 ・1.3)倍の風圧力に対応した工法 | | 185kg/? 鉄筋 種類の記号 \$D295 補強鉄線 | | | 亜鉛めっき網面 DP B種 表18.3.6 EP-G C種 網製建具等: A種 上記以外: B種 |
| | 類 ・類 ・ 類 ・ 熱線吸収板ガラス 板ガラスによる種類、厚さによる種類 ・ 建具表による | ・ 取付け形態、性能等 | ・雇問方式 ・柱・梁方式 ・方立方式 | | 径(mm) ・3.2 ・4.0 ・5.0 ・6.0 網目寸法・ シーリング材の種類(目地等) 種類及び寸法等 図示による ガラスの取付け材料 | | · 塗装 | (18.4.1~18.12.2) 高日射反 塗装 種別 塗料の種類 射率塗料 |
| | - L | | - スパンドレル方式 - 性能 - 水密性 気密性 遮音性 断熱性 耐火性 耐湿度差性() - 30分 - 80 | | ・構造ガスケット 形状、寸法等 ・図示による 耐火処理 適用部位、材料等 図示による 断熱材 G 種類()) | | | 大部屋外 A種 ・B種 ・ B種 ・ A種 ・ B種 ・ A種 ・ B種 ・ A種 ・ A |
| | 材料板ガラスの種類及び厚さの組合せ並びに視層ガラスの厚さ ・遅具表による ・ ・ ・ ・ ・ ・ ・ ・ ・ ・ ・ ・ ・ ・ ・ ・ ・ ・ ・ | | - 1時間 - 70 - 20 耐風圧性 1章 適用区分による風圧力(・1 - 1.15 - 1.3)倍の風圧がに対応した工法 | | 種類及び範囲 図示による 先付けの材料 ・表面仕上材 ・ セラミックタイル ・ 石材 | | | ・クリヤラッカー塗り(CL) B種 ・A種 ・・・・・・・・・・・・・・・・・・・・・・・・・・・・・・・・・ |
| | 日射取得性及び日射遮蔽性による区分 ・G ・S 乾燥気体の種類 ・空気 ・アルゴン | | 主要部材の耐風圧性能 (ガラスを除く) | | ・建具枠・・ゴンドラ用ガイドレール・ 形状及び仕上げ 製品の見え掛り部の寸治体容差 | | | ・耐候性塗料塗り(DP) 亜鉛めっき銅面 - 上塗り塗料の 等級()級 コンツリート面 ・A種 ・B種 押出成形をがト板面 - C種 コンツリート面 |
| | ・ 熟線反射ガラス 材料板ガラスの種類及び厚さによる種類 ・ 建具表による ・ | | ・ 4mを超える ・ 耐震性能 建築丰橋造部材の耐震性能に係る特記事項による | | 辺長 ± 3mm 対角線長の差 0 ~ 5mm 版厚 | | | ・ つや有合成樹脂エマル ションペイント塗り (EP-G) B種 ・ A種 ・ ・ ・ ・ ・ ・ ・ ・ ・ ・ ・ ・ ・ ・ ・ ・ ・ |
| | 日射熟遊へい性による区分 ・1種 ・2種 ・3種 耐久性による区分(日射熱遮蔽性による区分が2種の場合) ・A類 ・B類 | | 性能の確認方法及び判定方法 性能の確認及び判定方法が確認できる資料を提出し、監督職員の承諾を受ける | | ± 2 mm 開口部内法寸法 ± 2 mm ねじれ、反り | | | ### A種 |
| | ・倍強度ガラス 材料板ガラスの種類及び厚さによる種類 ・ 建具表による ・ . | ・メタルカーテンウォール | 金属系材料の種類 (17.2.2、3、5、6) ・アルミニウム材 ・調材 ・ステンレス鋼材 シーリング材の種類(目地等) | | 0~5/m 曲が1) 0~3mm 面のグビ ダ~3mm | | | ・ピグメント ステイン塗り ・オイルステイ ・オイルステイ ・ 本材保護塗料塗り(WP) B種 - A種 |
| | ガラスの留め材及び薄の大きさ (16.14.2)(9.7) | | 種類及び寸法等 図示による ガラスの取付け材料 ・シーリング 種類(・SR-2 SR-1) ・構造ガスケット 形状・寸法等 図示による | | 先付け金物の位置 0 - 5mm PCカーテンウォールの仕上げ ・ ・ ・ ・ ・ ・ ・ ・ ・ ・ ・ ・ ・ ・ ・ ・ ・ ・ ・ | | | 高日射反射率塗装 』 を適用する場合の適用箇所は屋上、屋根面の金属面とする。 クリヤラッカー塗り A種の工程2の適用 ・適用しない ・適用する(着色剤:・溶剤形着色剤 ・油性染料着色剤) ウムタン機器ワニス塗りの工程1の着色の適用 |
| | ・シーリング材 建具製造所の仕様による の示による ・ ・ ・ ・ ・ ・ ・ ・ ・ ・ ・ ・ ・ ・ ・ ・ ・ ・ ・ | | 断熱材 が 種類及び範囲 図示による 形状及び仕上げ 製品のすば許容差 | | 製作 PC版の配筋 図示による 取付け 躯体付け全物の取付位置の寸法許容差 | | | ・適用する ・適用しない オイルステン塗りの工程等 ・ |
| | Aテンレス製 ・ 図示による ・ | | 標準仕様書表17.2.1による ・ 見え掛かり部の仕上げ (| | 鉛直方向 ± 10mm 水平方向 ± 25mm カーテンウォール部材の取付け位置の寸法許容差 | 19 | 接着剤 | ビニル床シート、ビニル床タイル、ゴム床タイル用接着剤のホルムアルデヒド放散量 (19.2.2 F |
| | 耐震性能 建築非構造部材の耐震性能に係る特記事項による。 | | 種別・ (標準仕様書表14.2.1) 着色・標準色・特注色 (鋼材及びステンレス鋼材の場合)・・・・・・・・・・・・・・・・・・・・・・・・・・・・・・・・・・・・ | | 目地の幅 ±5mm 目地の心の通り 0~3mm 目地両側の段差 | 事 | ・ 下地の工法 | 施工箇所の下地がセメント系下地及び木質系下地以外の場合の接着剤の種別 ・図示による 標準仕様書19.2.3(ア)~(タ)以外の下地の工法 (19.2.3 |
| | | | カーテンウォールの製造所の仕様・・ | | 0 - 4 mm 各階の基準置から各部位までの距離 ± 5 mm ガラスの取付け方法 | | ・ ビニル床シート G | - 図示による (19.2.2、3 |
| | | | | | ガラスの取付け材が構造用ガスケットで複層ガラス等を使用する場合は排水機能の設置 及びガラスの封着処理の強化を行う | | | 種類の記号 色柄 厚さ(nm) 備考 FS(複層ピニル床シート) - 無地 - マーブル柄 - 柄物 2.0 - 2.5 |
| | | | | | | | | 接合部の処理 熱溶接工法 |
| | <u> </u> | | | | 製図 年月日 工事名称 令和7年度史跡大 | - 杰唑: | 山邊跡伏自庙兴 | が が が が が が が が が が が が が が |
| | | 株式会社 工 | 萨全正建筑記計 1級第153.872号 | dou Sugimi | Sunimi P 7 3 | | | 位施政整備工事 「図面茶品」 0.7 |

Kudou Sugimi R 7. 3

図面名称 建築特記仕様書 6

図面番号 A — 07

| ## 19 1 1 1 1 1 1 1 1 1 1 1 1 1 1 1 1 1 | Application | | T | $\overline{}$ | | \top | | | | |
|--|--|-------------|---|--------------------------|---|-------------|------------------------------------|---------------------------|----------------|--|
| ### 1 | ************************************ | ・ ビニル床タイル G | (19.2.2) 種類の記号 色柄 寸法(mm) 厚さ(mm) 備考 | | タイルカーベット用接着剤のホルムアルデヒド放散量 F | | | 厚さ(mm)、規格等 | ・壁紙張り | ホルムアルデヒド放散量 F |
| 1985年 19 | | | ・ TT () | | | | | | | |
| 1 | 1945年7日 1947 19 | | ・FT (複屬ピニル床タイル) ・ 柄物 ・ 450 × 450 | | | | ・硬質(HW) ・中質(MW) ・普通(NW) | 図示による ・15 ・20 ・25 | | E=n +99 |
| ### 1 | ### 1 | | | | | | | 図示による ・12 ・15 ・18 ・21 ・30 | | |
| ### 1 | ### 1985 | | | | | | 繊維強化セメント板 | | | |
| ### 1 | ## 1 | 持殊機能床材 | ・帯雷防止床シート (19.2.2) | | ・市松敷を | | | 図示による ・6 ・8 | | |
| ### 15 1 1 1 1 1 1 1 1 1 1 1 1 1 1 1 1 1 | ### 1 | | 種類 () | | | | · | | | B種 · A種 |
| 10 10 10 10 10 10 10 10 | ### 1997 199 | | | | | | | | | |
| ### 1 | ### 1 | | ・業霊防止をタイル | | | | | 図示による | | 1 |
| Manual | ************************************ | | 種類 () | | 83 // IC & 9 | | 纖維板 G | | | DIE NE |
| ### 10 1 1 1 1 1 1 1 1 1 1 1 1 1 1 1 1 1 | ## 19 1 1 1 1 1 1 1 1 1 1 1 1 1 1 1 1 1 | | | 合成樹脂塗床 | (19.4.2、3)(表19.4.4、5) | | · ミディアムデンシティファイバーボード(MDF) | 図示による ・3 ・7 ・9 ・12 | - 断熱材 G | フェノールフォーム断熱材、保温材又は接着剤のホルムアルデヒド放散量 |
| ### 1985 | ### 1985 1985 1985 1985 1985 1985 1985 1985 | | | | | | 1 | | | F |
| ### WAS AND THE PROPERTY OF | ### 1985 1 | | ・視覚障害者用床タイル | | ・厚膜型塗床材 ・防海仕上げ | | | | | 用口の受視形のための扱うUHの技権別のボルムアルテと下放敵量 F |
| ### 1 | ### 1 1 1 | | | | ・フや用し仕上げ | | 1 | | | |
| ### 1 | 中央の日本の日本の日本の日本の日本の日本の日本の日本の日本の日本の日本の日本の日本の | | | | ・厚膜型室床材・厚膜流しのベエ法・・デ消吐上げ | | ・内装用化粧ハードボード(DI) | 図示による ・2.5 ・3.5 ・5 ・7 | | ・ピーズ法ポリスチレンフォーム断熱材 |
| ### 19 1 | ### 1 | | ・耐動荷重性床シート | | - 他用音もアクル上 7去 | | 1 | | | ・押出注ポリフチレンフォール断熱材(フキン屋かし) |
| ### 1987 - 1 | ************************************ | | | | | | ・未研磨板 (RN) | | | (・2種bA ・3種bA ・3種bC ・3種bD) ・ 5U |
| ### 1 | ## 1 | | | | F F | | | | | |
| ### 1 | 1920年 19 | | | | | | | | | |
| ### ### ### ### ### ### ### ### ### ## | ************************************ | | 厚さ(mm)(| ・ フローリング張り ,f | | | ・天井仕上げ材 | 図示による ・9 ・12 ・15 ・18 | | 新工作 44TB 18 00 79 丁 74 |
| ### 2000 17 1 17 17 17 17 17 17 17 17 17 17 17 1 | 1000 1 1 1 1 1 1 1 1 | | | | | | | | | 断熱材の種類 |
| ## 200 () 1 | ### 1990 () 2 | | | | 各工法に使用する接着剤のホルムアルデヒドの放散量 F | | | | | |
| ************************************ | ## 1000 | | | | , WEZ-D 115/6 / - D 115/6 14/65 14/65 1 | | - 無研磨板 (VN) | 図示による ・10 ・12 ・15 ・18 | | · 30 |
| ### 1 | | | | | | | | | | |
| ### 1995 | ### 1995 | ニル幅木 | | | | | ・単板オーバーレイ (DV) | 図示による ・10 (難燃) ・12 (難燃) | | (品質・性能、試験方法は別表による) |
| ### 1 | ## 1 | | 高さ(mm) | | 樹種 | | | | | |
| ### 1 | ### (70 - 70 - 70 - 70 - 70 - 70 - 70 - 70 | | | | | | 吸音材料 | | 20 . フリーアクセスフロ | D7 |
| ## 1 | ## 1 | | 1.5以上 | | ・適用する ・適用しない | | | | 글 | 施工箇所 構法 寸法(mm) 高さ 耐震性能 所定荷重 表面仕上材 |
| ### 1886 | 本語語 本語 | | | | | | | 1 | リット | |
| ### 1 | ### 1 | ム床タイル | 1' ' ' 1 | | 樹種 ・ | | ロックウール吸音が・ト・(1号) | 図示による ・25 | | |
| ### 1500 | 10 1.5 | | | | 厚さ(mm) | | | ・25 (ガラスクロス包み) | そ | 100 至 24 |
| ### 1987 1997 1997 1997 1997 1997 1997 1997 | ##20 | | ·3.0 ·4.5 ·6.0 ·9.0 | | 大きさ | | | | の 他 | |
| ### (#15-25h) | - 現在の主人 (1972年) 1972年 (1972年 (1972年) 1972年 (1972年) 1972年 (1972年) 1972年 (1972年) 1972年 (1972年 (1972年) 1972年 (1972年 | | 寸法(mm) (×) | | 間伐材等の適用 | | 世っこつボート | | 0 | 1 |
| ### 200-007 (1997年 1997年 | 本の | h かいし動士 f | (40.2.2.2)\\\\\\\\\\\\\\\\\\\\\\\\\\\\\\\\ | | | | ・せっこうボード (GB-R) | 12.5(不燃) - 15(不燃) | 事 | ・以下による |
| ************************************ | ### (1997) 1 (1997) |]ーベット敷き 』 | I | | ・複合フローリング | | ・シージングせっこうボード(GB-S) | ・12.5 (・不燃 ・準不燃) | | |
| ### 1997 1997 1997 1997 1997 1997 1997 1 | ### A A STATE OF THE REST | | (参考価格) | | | | ・強化せっこうボード(GB-F) | ・12.5 (不燃) ・15 (不燃) | | 1 |
| ### 15 (19 1 | ### 1/2017/19-17-17-17-17-17-17-17-17-17-17-17-17-17- | | ・ダブルフェースカーベット ・ルーブパイル | | ・接着工法 | | -# a = 557# - F (GR-I) | .95 | | |
| ### 18 1 | ### ### ### ### ### ### ### ### ### ## | | ・アキスミンスターカーベット ・カット/ループパイル | | | | | | | |
| ### ### ### ### ### ### ### ### ### ## | ### (### 1.5%) | | 1 = " | | | | | ・9.5 (小巡) | | |
| ### 1 | ### 1 | | | | 間伐材等の適用 | | | | | 感電防止性能 |
| ### 1 | ### (1972年) - 1972年 | | | | ・適用する ・適用しない | | | | | |
| ・ | ・ | | ・・・・・・・・・・・・・・・・・・・・・・・・・・・・・・・・・・・・・・ | | | | 表板の樹種名: | 図示による | | |
| ### (13.4.7)(情 19.4.1) | ### (19.4.2)(4.9.4.5.1) ************************************ | | ・適用する・適用しない | | ロル(S) (B) 76/8 / 1 | | | | • 可動間仕切 | |
| ### (18.4.1(年) 12.4.1) (日本24) (日本24 | - 2-0-0-0-0-1 | | | | | | | | | |
| Facility Facilit | ### ACP ### (1911 2001) の記述性で 付け着と ### (1912 2011) の記述性で 付け着を ### (1912 2011) の記述性で 付け着と ### (1912 2011) の記述せ (1912 2011) の記述性で 付け着と ### (1912 2011) の記述せ (1 | | | · 豊敷き | | | 化粧板の樹種名: | 図示による | | ・スタッド式(内蔵) ・メラミン樹脂焼付又は ・0 |
| - タフテッドカーペット - | - タフテッドカーペット | | | | 下地の種類 | | 1 | · | | |
| ### 1 | - クフラットペット - イイルの形状 原母音(中型の) - フラッドパル (4-16) - フリットの (18-17) - 全報機を担い (18-17) - でかった (18-17) - | | · . | | | | ·特殊加工化粧合板 G | | | ・パネル式 · · · · · 28 |
| 17-20 18-12 18 | 近くからは | | | | | | ・オール・プリント ・塗装 | 図示による | | |
| *** | おおいだが 1-5-7 - 1-2 - | | | | | | 表面性能 | | | ・有り(図示による ・) |
| 19 | ************************************ | | ・カットパイル ・5~7 ・ ・出ー ブパイル ・4~6 ・ ・全面接着工法 ・適用する | | 衝擊緩和型疊 (疊表:・C1 ・C2) | | 1 | | | I *** |
| Facility (1977年) 1 (1977 | Fabel(170) (「工法の場合) | | | | | | | | | の建具用金物に対応する材質とする。 |
| ### 18 | ● 会務型リ | | | | | | 図示による | ホヽ」少里は放りで1」つ場百 | | |
| ### 20 77 / 15 / 15 / 15 / 15 / 15 / 15 / 15 / | ## 27 (| | 反毛フェルト(JIS L 3204)の第2種2号 呼び厚さ 8mm ・ | | | | | | | F |
| ### 15 1 1 1 1 1 1 1 1 1 1 1 1 1 1 1 1 1 | ・タイルカーペット 「パイルのお状 標類 国工旗所 寸油 (m) 製房さ (m) 業 (m) を登儀地 (m) を登儀地 (m) を登儀地 (m) | | タフテッドカーベット用接着剤のホルムアルデヒド放散量 | | 合板のホルムアルデヒド放散量 | | せっこうボードの目地工法等 | | | |
| ・ | # 1 | | | | | | 仕上表による | | · 移動間仕切 | 操作方法に パネル圧接美 絵屋さ パネル表而材 |
| 大イルの形状 標別 加工展所 寸法 (m) 総理を (m) による。 (m) による。 | パイルの形状 精類 海工業所 寸法(m) 脚声さ(m) (参考価格 | | | | F | | | | | 走行方向 よる種類 置の操作方法 (mm) 材質 仕上げ |
| # 1 | ボーガパイル ・第二権 ・ ・ ・ ・ ・ ・ ・ ・ ・ ・ ・ ・ ・ ・ ・ ・ ・ ・ | | | | | | | | | ・二方向 移動式 ・電動式 ・ルンドル式 ・ ・壁紙張・ |
| ・カットバイル | ・ カットバイル ・第一種 | | | | | | | | | ・部分電動式 ・ ・ |
| ・カット・ループ併用 ・第一種 | ・ | | ・第一種 500×500 6.5 | | | | | | | |
| - 級 建 築 士 事 務 所 | - 一級建築士事務所 | | - カット・ルーブ供用 ・第一種 500×500 6.5 | | | | | | | 取付け全重量の5倍以上の荷重に対して、使用上支障のない耐力及び変形量と |
| - 級建築士事務所 級建築士事務所 | - 級 建 築 士 事 務 所 | | · · · · · · · · · · · · · · · · · · · | | | | | | | ・図示による |
| — 級建築士事務所 | ———————————————————————————————————— | | | | | | | | | |
| # 株式会社 工 藤 金 正 建 築 設 計 1級業生第153872号 Kudou Sugimi R 7.3 R 7.3 | | | | | | | | | | ・・・・・・・・・・・・・・・・・・・・・・・・・・・・・・・・・・・・・・ |
| 株式会社 工 藤 金 正 建 築 設 計 1綴線上第153872号 Kudou Sugimi R 7.3 | | | | //II 72% AVE | L = 70 C | | | ı | | |
| | IIA● 怀功云红 上 쨦 並 止 娃 米 取 il '''''' | | | | | 担 当 | 桜 凶 平月日 | 工事名称 令和7年度史跡大 | 森勝山遺跡休息便 | 送施設整備工事 |
| | | | | | Nu | idou Sugimi | Sugimi R 7. 3 | 図面名称 3 | 建筑特記什样建 7 | - 図面番号 A _ |

| ## 19 1 | | | | | at the | 7.4 | ARR for the for Transfelor Co. | T |
|--|-----------------|--|-----------|---|----------------|---|--------------------------------|--|
| ## 14 Manufacture Part Par | | パネル重量の5倍の荷重を、パネル1枚に使用するランナ数で除した値に対して、耐力及び | | 取計 場件女法 場件女法の種類 フェットの種類 フェットは ホックス・レール 幅・高さ | ・ 止水板 | ・差込式 ・据置式 ・壁張り式 | · 夠製書架及U物品個 | ・銅製書架 USS 1030 の担格による ・1種 ・2種 ・3種 |
| | | ・(品質・性能は別表による) | | ギヤ式 ・ 215-01-6全制 G 25 編制 ・ 図示に | | ・図示による | | SP-Sectionisms August A |
| March Marc | ・トイレゴーフ | (20.2 | | 電動 | | 建築非構造部材の耐震性能に係る特記事項による。 | 屋内掲示板 | |
| # 1 | 1100 X | 表面材の材料 脚部 ドアエッジ | - | ・縦形 ・1本操作コード 式 ・ パミスクット ・80 / パミラム音金製 よる | クコーク:並初 | | | • |
| ## 15 1 | | ・メラミン樹脂系化粧板 幅木タイプ 製造所の仕様による | - | 縦型プラインドのスラットの材質 | ・くつふきマット | | | 塩ビ発泡シート張り |
| 1 | | | - | ・クロススラット 消防法で定める防炎性能の表示がある特殊樹脂加工 | | | ・注面カウンター | 计 连 |
| 1 | | (四貫・住宅、助駅月度は別でによる) | | ホリエスアル機能又は信物を除行とする自成機能を使用した表面を使用する場合は C C y o | | <u> </u> | ・流面ガラブラー | ・メラミン樹脂化粧板張り(心材:集成材) |
| ## 1997 | 手すり | ・SUS304 表面処理 HL程度 | ・ロールスクリーン | 幅・高さ | ・ 流し台ユニット | 寸法(mm) | | 奥行き(mm) |
| ### 1 | | ・アルミニウム 表面処理 (標準仕様書表14.2.1による種別()種) | | 取付箇所 取付箇所 ・スプリング式 ・ガラス繊維製 製造所の仕様 ・図示に | | ──────────────────────────────────── | ・吹煙乗り座 | ・用やせ |
| Total | | 手すりの握り部分 | - | | | - 1800 ・650 天板ステンレス製 | - 例准坐16至 | 材質 厚さ(mm) 高さ(mm) 備考 |
| ## 19 | | ・集成材 ・クリアラッカー ・35程度 | - | | | ・コンロ台 ・670 パックガード有り | | |
| ## 15 1 | | | - | | | ・つり戸棚 ・900 ・700 | | l |
| ### 1997 | | - 45程度 | - ・カーテン | (20.2.16) | | ・水切り ・900 - ステンレス製 | | ・垂直降下式 不燃布 500 ガイドレール 日宝さ (群博込刊) |
| ### 15-00-20-20-20-20-20-20-20-20-20-20-20-20- | mic C n no al a | | | 形式 開闭採作 ひたの種類 品質、特殊加工等 箇所 備考 | | 品質・性能 | | (を取り型) (小燃認定品) ・可動式(天井収納型) 500 表面仕上げ |
| ************************************ | 階段滑り止め | ・ステンレス製 | " | ・ダプル ・引分け ・ひも引き ・箱ひだ、片ひだ よる よる | | 構成材は、JIS A 4420 の8 により試験を行ったとき、表1 の規定による。 | | ・回転降下式 網板製又はアルミ製 - 800 天井材張り ・ ・ |
| ### 1985 (1985) | | | | ・ 他 知 ・ | | | | |
| 開発のできません。 | | タイヤ型(タイヤの材質:ゴム又は合成樹脂合等) | | 消防法で定める防炎性能の表示があるもの | ・旗竿 | | . 层外恒子经 | 取用 與自 |
| 1997-1977-1979 1997-1979 | | 端部の形状 | | 暗幕用カーテンの両端、上部及び召合せの重なり | | ・アルミーリム言孟製 ・デーハー式 ・ハントル式 ・ベース式 | * 崖外胸小似 | 有り ・無し |
| ## 275 | | 寸法(幅) | | · | | 7512 | | |
| ************************************ | | 取付け工法 | ・カーテンレール | | ・ 旗竿受金物 | 1 | | |
| 20 1 1 1 1 1 1 1 1 1 | | | | ・ステンレス製 | | ・ ステンレス級 (505 304) - | ・収納家具 | |
| ### 2017 1 | 黒板及び | |)) | 仕上げ | ・ 車止めさく | | | |
| 1995年 19 | ホワイトボード G | 焼き付け | | 形状 | | ・上ト式鎖内蔵式 ・スプリング式 ・ | | |
| # 2017 (1921 1921 1921 1922 1922 1922 1922 192 | | - 銅製黒板 | | PB JU | | <u> </u> | 21 ・ 屋外雨水排水 排 | |
| ### 1 | | _ | | ₹ •90×150 •120×80 | ・フェンス | | 水 工 車 | ・R影響 ・同元による / |
| ### (1921年) (22.10) | | | | ・図示による | | ・樹脂塗装メッシュフェンス | 7 | RF-VP G |
| ### 17 | · 鏡 | 取付け箇所 () (20.2.1 | ,, | ・集成材(仕上げ:) ・アルミニウム製 押出し型材(市販品) | | ・アルミフェンス 高さ | | ・ 硬質ポリ塩化ビニル管 ・ RS-VU G ・ |
| 1.02年で 1.022年で 1.0 | | ・図示による | | ・BC-1種 ・BC-2種 | | ・図示による | | · VP |
| ### 1 | | | | ·標準色() ・特注色() | | | | |
| ### (1.79 1.79 1.79 1.79 1.79 1.79 1.79 1.79 | 表示 | | | , | | ・図示による | | ・図示による |
| ・・・・・・・・・・・・・・・・・・・・・・・・・・・・・・・・・・・・ | | 形状・寸法(・30 ・) | - 天井点検口 | ・アルミニウム製 ・450 × 450 ・一般形 ・屋内外用 ・鎖縁タイプ ・鎖縁タイプ | | ・図示による | | 側塊の形状及び寸法 |
| おおようさんの表現 大きに というチフス (1972 1 2 1 1 1 1 1 1 1 1 1 1 1 1 1 1 1 1 1 | | ・設置しない | | | | 1 | | 排水桝の種類 |
| 別点による 「現在 | | 消防法に適合する市販品 室名札、ピクトグラフ、案内板等の形状、寸法、材質、色、書体、印刷等の種別、取付け形式(| F | (品質・性能、試験方法は別表による) | | (20.4.2、3) | | ・シルト ・山砂 ・川砂 一・砕砂 |
| 20.2.12 | | | ・ 床点検口 | | ト間知ブロック積み | ・脚知石 ・花こう岩 | | ・再生クラッシャラン G / |
| | タラップ | | 2) | ・ステンレス製 ・600 x 600 ・密閉形 ・屋内用 | | ・コンクリート開知ブロック | | ・現場打ちの場合のコンプリート材料 設計基準強度(N/mmg) |
| ### 2 19 19 19 19 19 19 19 | | ・銅製 表面処理 溶融亜鉛めっき | | 密閉形とは、ボルト、ナット等メカニカル構造にパッキンを装着したものとする。 | | | | スランブ(cm) |
| 大田 100 | | (標準は核毒表14.2.2による種別(U種 ・ 種)) | | (高質・性能、試験方法は別表による) | | 目塗り | | ・現場打ちの場合の鉄筋 |
| 正成 ・ | 煙突ライニング | | ・ 耐震スリット | | | 伸縮調整目地 材種 | | 90295 ・排水枡が現場打ちの場合の足掛け金物 |
| 日地 分型 分型 分型 分型 分型 分型 分型 分 | | | | - ・ ・ ・ ・ ・ ・ ・ ・ ・ ・ ・ ・ ・ ・ ・ ・ ・ ・ ・ | | 厚さ | | 材質 |
| 日地 内壁 P | | | | · _ _ _ _ | | - 100 小 L- 4- © | | · 鋼製 |
| | | | | 日地 内壁 外壁 外壁 ・シーリングは(見え掛かり架のみ) | | | | 凍上抑制層に用いる材料・・・・・・・・・・・・・・・・・・・・・・・・・・・・・・・・・・・・ |
| - 級 建 築 士 事 務 所 | | | | 日地材 | | | | |
| ———————————————————————————————————— | | | | <u> </u> | | | | |
| | | | | | | | X | |
| | | | 奶 建 筑 | 十事務所 表想 1 第 1 第 1 0 5 只 1 項 | 【 認 担 当 | 製図 年月日 | / | 縮 尺 一元五日 |
| Kudou Sugimi R 7.3 Right Righ | | | □ | · 薛全正建筑設計 1級變第153872号 | | 工事名称 令和 / 年度史跡大彩 | 除山遺跡休息便益 | |

弘前市大字城東北2丁目2の6 TEL0172(27)1559 工 藤 金 正

Kudou Sugimi Sugimi R 7.3 図面名称

建築特記仕様書 8

図面番号 A —— 09

| | 項目 | A E | M E V | 備考 | | 項目 | A E | MEV | 備考 | | 項目 | A E | M | ΕV | 備考 | | 項目 | A E | M E | V | 備考 |
|--|--------------------------------|----------|-------|---------|---------------|--|----------|--------------|-----------------------|--------|--|-----|---|----|-------|----------|---|-----|-----|---------|----|
| 躯体関係 | | | | | | ユニットバス・シャワーユニット | | 0 | | 自家発電設備 | | | | | | エレベーター設備 | | | | | |
| R C 造(梁・壁・床) の貫通孔・開口部 | 貫通スリーブ | 0 0 | 0 0 | | | 既製浴槽 | | 0 | | | 自家発電装置 | С | | | | | 機械室・昇降路の躯体 | 0 | | | |
| 7月週11.1月11日11 | 貫通スリーブの補強 | 0 | | | | コンクリート浴槽 | 0 | | | | 発電装置 基礎 | 0 | | | | | 機械室の床開口 | 0 | | | |
| | 開口部の型枠・補強 | 0 | | | | 浴槽排水金物 | | 0 | | | トレンチ | 0 | | | | | 機械室の床配管ピット・蓋 | 0 | | | |
| | 貫通スリーブ・開口部の墨出し | 0 0 | 00 | | | 洗濯機パン | | 0 | | | トレンチ用 蓋 | 0 | | | | | 機械室の上げ床コンクリート打設・仕上 | 0 | | | |
| | 貫通スリーブ・型枠部の穴埋め | 0 0 | 00 | 防火・防煙区画 | 事務室廻り | フリーアクセスフロアパネル切込み加工 | 0 | | | | 主燃料タンク (充填砂共) | С | | | | | 巻上機周囲のチェッカープレート敷 | | | | |
| | | | | | | フリーアクセスフロア給排気グリル | 0 | | | | 主燃料タンク用 基礎、外郭工事 | 0 | | | | | 昇降路内ピット防水 | 0 | | | |
| | | | | | | フリーアクセスフロアコンセント | 0 | | | | 同上杭及び杭頭処理 | 0 | | | | | ピット点検タラップ | | | | |
| S・SRC造(梁 壁・床)の貫通孔 | 鉄骨貫通鋼管スリープ | 0 | | | | 壁・天井空調用給排気グリル | | 0 | | | 燃料小出タンク | С | | | | | 各階出入口穴あけ・同補強 | 0 | | | |
| 開口部 | 貫通スリーブ | 0 0 | 00 | | その他 | 感知器連動防火戸のレリーズ用切込み | 0 | | | | 燃料小出タンク基礎 | 0 | | | | | 三方枠取付・枠廻り埋戻し・同補強 | | | | |
| | 貫通スリーブの補強 | 0 | | | | 消火器ボックス | 0 | | 12 112 124 | | 防油堤 | 0 | | | | | 昇降路がS造の場合の出入口扉・三方枠 及び幕板の受け | | | | |
| | 開口部の型枠・補強 | 0 | | | | 表面仕上が必要な全熱交換機等の表面仕上 | 0 | | ポード類、塗装 のみ | | 通気管 | С | | | | | 昇降路の中間ビーム、ブラケット レールブラケット支持柱、他昇降路内の | | | | |
| | 貫通スリーブ・開口部の墨出し | 0 0 | 00 | | | 壁・天井・床点検口 | 0 | | M・E用含む | | 給油ボックス | С | | | | | カールフラブット又行任、他升降路内の 鋼製部材一式 | | | | |
| | 貫通スリープ・型枠部の穴埋め | | 00 | 防火・防煙区画 | | 駆動装置が電動の建具類の1次電源、 1次・2次配管、及び手元電源スイッチ | 0 | | レールヒータ用の 手元スイッチを含む | | 給油ボックス 基礎 | 0 | | | | | 昇降路がS造の場合の中間ビーム 及びブラケットの受けピース | 0 | | | |
| | 予備スリーブの穴埋め | 0 0 | 00 | 防火・防煙区画 | | 同上本体・駆動装置・検出装置(センサー) | 0 | | 1707177 200 | | 屋外トレンチ | 0 | | | | | | 0 | | ++ | |
| | | | | | | 駆動装置が電動のプラインド・排煙オペレー | 10 | | | | 屋外トレンチ用蓋 | 0 | | | | | ホール押釦・インジケータなどの壁開口 | 0 | | + | |
| | | | | | | ター等の1次配線及び1次・2次配管 同上本体・操作スイッチ及び2次配線 | 0 | | | | 危険物表示板 | C | | | | | 機械室内換気設備 | | 0 | ++ | |
| 設備機器の基礎 | 機器取り付け用アンカー・架台 | | 00 | | | 電動スクリーン用ボックス | 0 | | | 電気配管配線 | | | | | I | | エレベーター制御盤までの 一次側動力用配管配線工事 | 0 | | | |
| | 基礎 | 0 | | | | 電気錠及び扉~枠通電金具及び2次配線 | - | | | | 機器附属の制御盤以降の2次側配管配線 (接地線共) | | 0 | 0 | | | 一次側動力用配管配線工事 (AC3相 200V50HZ) | | | | |
| | 太陽光発電設備基礎 | 0 | | | | 同上用1次配線及び1次・2次配管 | 0 | , | | | 機器附属の制御盤への1次側電源供給配管配線(接地線共) | c | | | | | エレベーター制御盤までの 一次側電灯用配管配線工事 | 0 | | | |
| | 太陽光発電設備架台 | 0 | | | | 避雷導体の接続 | | + | | | 自動制御盤と動力盤との電源供給の渡り 配管配線(接地線共) | | | | | | 一次側電灯用配管配線工事 (AC単相 100V50HZ) | | | | |
| その他 | トラフ・ピット類 (ふたを含む) | 0 | | | | 笠木を棟上げ導体とした場合の笠木~ | 0 | | | | 機器と附属操作スイッチの渡り配管配線 | | | 0 | | | エレベーター制御盤までの 接地用配管配線工事(D種接地) | | | | |
| | R C 造各種ピット | 0 | | | | 笠木の接続 | 0 | | | | 注油口内アース端子からの アース用配管配線 | | 0 | | | | | | | | |
| | 同上用マンホール・タラップ | 0 | | | | ルーフドレン及びたてどい 煙突の水抜き管(排水管) | 0 | | | | アース用配管配線 ACP屋外機と屋内機の渡り電源 | | _ | | | | エレベーター制御盤までの 火災警報用配管配線工事 | | | | |
| | 排水溝 | 0 | | | | 地震感知器の配管配線 | | 0 | | | 信号・アース用配管配線 ACPマルチ形屋内機の電源・アース用 | | 0 | | | | エレベーター制御盤から | | | | |
| | オイルサービスタンクの防油堤 | 0 | | | | | | + | | | 配管配線 | C | | | | | エレベーター制御盤から 非常用インターホンまでの配線及び インターホン取付工事 | | (|) C | |
| | フリーアクセスフロア内の防水堤 | 0 | | | | 防煙ダンパーと連動制御器までの配管配線 及び連動制御盤から煙感知器までの配管配線 | 0 | ' | | | 機器・電極棒用の電源配管配線 | C | | | 電極棒はM | | エレベーター制御盤までの 館内放送用配管配線工事 | | | | |
| | 設備室内床排水管 | | 0 | | | | | | | | 屋内消火栓ポンプ制御盤から消火栓ポンプ 始動装置への電源・信号線の配管配線 | c | | | | | エレベーター保守遠隔監視用(電話回線) 配線工事(MDFからエレベーター制御盤 | | | \top | |
| | 既設埋設配管配線調査(X線探査含む) | 00 | | | 屋外関係 | | | | 1 | | | | | | | | 配線工事(MDFからエレベーダー制御盤 まで) 図示された場合 | | | | |
| 仕上関係 ************************************ | 19 1497 - 171433 - | | | | 排水・ハンドホール | 雨水排水設備 | 0 | | | | | | | | | | エレベーター保守遠隔監視用(電話回線) 配管工事(MDFからエレベーター制御 | | | | |
| 軽鉄大井・壁下地 | ボード類の切り込み | 0 | | | 廻り | くつ洗いの排水金物・排水管 | 0 | | | | | | | | | | 配目工事(MDFからエレベーター制御 盤まで) | | | | |
| | 下地材の切込み・補強 | 0 | | | | 駐車場・車庫廻りのガソリントラップ | 0 | | | | | | | | | | エレベーター制御盤からエレベーター 監視盤又は警報盤までの配管配線工事 | | | 5 | |
| | | | 0 0 | | | 維排水・汚水排水設備 | | 0 | | | | | | | | | エレベーター制御盤からエレベーター内監視カメラまでの配管配線工事 | | | 5 | |
| 可動間仕切 | 切込み・補強 | 0 | | | | ハンドホール | 0 | | | | | | | | | | 監視カメラまでの配管配線工事 緊急地震速報受信用配管工事 | 0 | | ++ | |
| | 各種ボックス類 | 0 0 | | | | E・M桝で充填用マンホールふたを 使用した場合の表面仕上 | 0 | | | | | | | | | | 素志心展述報文店用能官工事 昇降路頂部煙感知器・熱感知器設備工事 | 0 | | +++ | |
| D 12-12 11 1 77 78 | ÷1./±4% 00 ×× m | | 0 | | | 雨水利用設備 | | 0 | | | | | | | | | ピット内点検用コンセント設備工事 | 0 | | ++ | |
| 吊りボルト及び インサート | 設備機器類用 | | | | | (ルーフドレン、縦樋はA、縦樋から集水桝までM) | | +++ | | | | | | | | | | | | ++ | |
| 仏州乍剛 [€ | 加砕ポニリ | 0 | | | ナノリ クン, ケ7回 ロ | ナノリカンカナは(六枝がサ) | | 0 | | | | | | | | | エレベーターシャフト吊りフック (必要な場合、建築工事に支給) | | | | |
| 給排気関係 | 外壁ガラリ | 0 | | | オイルタンク廻り | オイルタンク本体(充填砂共) | 0 | | 土工事含む | | | | | | | | レールプラケット取り付けファスナー | | | \perp | |
| | ウェザーカバー・ベントキャップ | | 0 | | | オイルタンクの外郭、基礎 同上杭及び杭頭処理 | 0 | ++ | 工工争号の | | | | | | | | (必要な場合、建築工事に支給) | | |) | |
| | | | | | | 円上机及び机頭処理 | | | | | | | | | | | 動力計測用電力計から自動制御盤までの 配管・配線工事 | | | | |
| | 排気フード(標準詳細図によるステンレス製) | | 0 | | コールト刑冷ル様 | ピット型の躯体 | | | | | | | | | | | 配官・配線工事 | | | ++ | |
| 水响け機盟 | 排気フード(レンジフード等既製品) | | | 厨房用はM | ユニット型浄化槽 | | | | | | | | | | | | | | | | |
| 水廻り機器 | 流し台・吊り戸棚・水切り棚・コンロ台 | 0 | | 即万円はW | | 上記以外のユニット型浄化槽本体 配管及び据付等(充填砂共) | \vdash | 0 | | | | | | | | | | | | | |
| | 手洗い・洗面器カリンター 鏡(既製品) | \vdash | 0 | | | | | | | | | | | | | | | | | | |
| | 鏡(注文品) | 0 | | | | | | | | | | | | | | | | | | | |
| | ポ(注×ロ) パリアフリートイレ手すり・便器類手すり | | | | | | | | | | | | | | | | | | | | |
| | | 0 | | | | | | | | | | | | | | | | | | | |
| | トイレブース内小物棚 ベビーシート | 0 | | | | | | | | | | | | | | | | | | | |
| | | | 1 1 1 | 1 | | T. Control of the Con | 1 1 | 1 1 | 1 1 | | | | | | | l | 1 | 1 1 | 1 1 | 1 1 | |

| 備考 | 一級建築士事務所 | 青森県A 1第4 9 5号 | 承 認 | 担当 | 製図 | 年月日 | 工事名称 | 令和7年度史跡大森勝山遺跡休息便益施設整備工事 | 縮尺設計 | 番号 |
|----|--|-----------------|-------|--------|--------|--------|------|-------------------------|--------|-------------------|
| | ▓• 株式会社 丁藤 金 正 建 築 設 計 | - 1級建築上第153872号 | | | | | 工事口彻 | マ和/年及丈娜人林勝山退娜怀思使盆爬政整備工事 | BORT I | |
| | 株式芸任 工 豚 並 正 建 采 設 i 弘前市大字城東北2丁目2の6 TEL0172(27)1559 | 工藤金正 | Kudou | Sugimi | Sugimi | R 7. 3 | 図面名称 | 工事区分表 | - 図面 | |
| | | | | 1 | 1 | | | | l . | |

| 外部仕上 | 表 | | | 断熱 | ·材 仕 様 (休憩室·給湯室) |
|-------|---|---------|--|-----|----------------------------|
| 屋根 | カラーカルバリウム鋼板t0.4 横葺、アスファルトルーフィング940、モルタル金ゴテt30下地 破風板・唐草・棟押え:カラーガルバリウム鋼板:0.4包み | ポ ー チ | 天井:ケイ酸カルシウム板 :6.0 目透張、E P - G塗装、L G S25下地 (天井高H = 2,700) 壁: 外壁と同様 床: コンクリート金ゴテ仕上 | 屋根 | 硬質ウレタンフォーム t30 吹付(A種1H) |
| 軒天井 | コンクリート打放し補修、高浸透性吸水防止材、アクリルシリコン樹脂クリアー塗装 | 外 部 建 具 | サッシ:アルミ製サッシ、 シャッター:軽量鋼板シャッター 引き戸:アルミ製ハンガー戸 | 外 壁 | 硬質ウレタンフォーム t30 吹付(A種1H) |
| 外 壁 | コンクリート打放し補修、下地処理(コーン処理のみ)、高浸透性吸水防止材、アクリルシリコン樹脂クリアー塗装 小口タイル貼(接着工法)目地 | 靴 洗 い | コンクリート打放し補修 ステンレス製グレーチング: 600 × 450 × 20(歩) | 床 | 押出法ポリスチレンフォーム保温板 t50(2種bA) |
| 根 廻 り | コンクリート打放し補修 | その他 | 外部サッシ両脇:ステンレス製雪囲い金物設置 | | |
| | | | | | |
| | | | | | |

| 室 名 | 床 | 巾木 | 腰 | | 壁 | 天 井 | 天井高 | 室名サイン | 備 考 |
|-----------|------------------|---------------------|----------------------|-----|----------|--------------------------------|----------|-------|---|
| 休 憩 室 | ビニル床シート t2.5 貼 | 12 - 11 - th - 1100 | ビニルクロス貼、石膏ボードt12.5下地 | | | 化粧石膏ボード t9.5張(トラパーチン模様)910×910 | 11.0.000 | | ピクチャーレール L2,200 (フック6個) · 1,500 (フック4個) |
| 事務スペース) | コンクリート金ゴテ下地 | ビニル巾木 H60 | LGS下地50型@300 | | 左 | LGS19下地 | H=2,600 | | カウンター、収納カウンター(別途工事) |
| 給湯室 | ビニル床シート t2.5 貼 | 12 - 11 th + 1100 | ビニルクロス貼、石膏ボードt12.5下地 | | + | 化粧石膏ボード t9.5張(トラバーチン模様)910×910 | 11.0.500 | | ニーナ ず |
| 船 汤 垒 | コンクリート金ゴテ下地 | ビニル巾木 H60 | LGS下地50型@300 | | 左 | L G S 19下地 | H=2,500 | | ミニキッチン1050(IHヒーター無し) |
| 物 置 | コンリート金ゴテ仕上 (目地切) | - | コンリート打放し、補修(表し) | 同 | 左 | コンリート打放し(表し) | - | 0 | |
| | 磁器質150角タイル貼 | 磁器質150角タイル貼 | メラミン化粧板セ3.0目透張 | | | ケイ酸カルシウム板 16.0 目透張、EP-G塗装 | | | トイレブース、ハイドロテクト小便器用床材 16 |
| 男子トイレ | モルタル下地 | H150 | 石膏ポードt12.5下張(GL工法) | | 左 | LGS19下地 | H=2,500 | | 鏡、手摺り、擬音装置(機械設備工事) |
| 女子トイレ | 磁器質150角タイル貼 | 磁器質150角タイル貼 | メラミン化粧板セ3.0目透張 | 同 | 左 | ケイ酸カルシウム板 t6.0 目透張、EP-G塗装 | H=2,500 | 0 | トイレブース |
| ダナレイン | モルタル下地 | H150 | 石膏ボードt12.5下張(GL工法) | | 在 | LGS19下地 | Π=2,500 | | 鏡、擬音装置(機械設備工事) |
| 多目的トイレ | 磁器質150角タイル貼 | 磁器質150角タイル貼 | メラミン化粧板は3.0目透張 | 同 | 左 | ケイ酸カルシウム板 t6.0 目透張、EP-G塗装 | H=2,500 | | ベビーシート、ベビーチェア |
| אווינים ש | モルタル下地 | H150 | 石膏ポードt12.5下張(GL工法) | [0] | <u> </u> | LGS19下地 | 11=2,300 | | オストメイト、手摺り、鏡、擬音装置(機械設備工事) |
| プロアー庫 | コンリート金ゴテ仕上 (目地切) | - | コンリート打放し、補修(表し) | 同 | 左 | コンリート打放し(表し) | H=2,400 | | プロアー基礎 |
| | | | | | | | | | |
| | | | | | | | | | |
| | | | | | | | | | |
| | | | | | | | | | |

| 化粧スラグ石膏コウ板t=5.0 | (不燃)NM-8315 | 石コウボードt=9.5 | (準不燃)QM - 9828 | OP 油性調合ペイント塗 | AE アクリル樹脂エナメル塗 |
|-----------------|--------------------|-----------------|----------------|---------------------------|---------------------|
| ケイ酸カルシウム板t=5、6 | (不燃)NM-8578 | 化粧石コウボードt=9.5 | (準不燃)QM - 9824 | SOP 合成樹脂調合ペイント塗 | UC ポリウレタン樹脂ワニス塗 |
| ビニールクロス | (準不燃)QM - 0144(参考) | 不燃化粧石コウボードt=9.5 | (不燃)NM-8613 | AEP アクリル樹脂エマルジョンペイント塗 | OSCL オイルステンクリアラッカー3 |
| 不燃無機質クロス | (不燃)NM-3991(参考) | グラスウールボード | (不燃)NM-8605 | VP 塩化ビニール樹脂エナメル塗 | OSW オイルステンワックス塗 |
| 石コウボードt=12.5 | (不燃)NM-8619 | | | FE フタル酸樹脂エナメル塗 | PWP ポリウレタン樹脂系塗 |
| | | | | EP 合成樹脂エマルションペイント塗 | CL クリアラッカー塗 |
| | | | | EP-G 合成樹脂エマルションペイント塗(つや有) | WP 木材保護塗装 |
| | | | | | |


防火材料認定番号

| 使用する仕上材(小屋裏、壁、床下地材等含む)、集成材、塗装、家具等はすべてF | とする。 |
|--|---|
| 使用する建築材料は全てクロルビリホスを含まないものとする。 | |
| サッシ額縁、内部建具枠は集成材t=25(赤松)とする。塗装Clとする。 | |
| 天井廻り縁は塩ビ製コ型とする。 | |
| 地中梁貫通補強筋は大臣認定品による。(150 :5ヶ所、125 :4ヶ所) | |
| 仮囲いは成形鋼板H=2,000で行い、クロスゲート1箇所設置する。 | |
| 「浄化槽設置届」提出作業、検査手数料は工事費に含む。 | |
| | 使用する建築材料は全てクロルビリホスを含まないものとする。 サッシ額縁、内部建具枠は集成材t=25(赤松)とする。塗装CLとする。 天井廻り縁は塩ビ製コ型とする。 地中梁貫通補強筋は大臣認定品による。(150 :5ヶ所、125 :4ヶ所) 仮囲いは成形鋼板H=2,000で行い、クロスゲート1箇所設置する。 |

特記·共通事項

| 備考 | 一級建築士事務所 | 青森県A 1第4 9 5号 | 承 認 | 担当 | 製図 | 年月日 | 工事名称 | 令和7年度史跡大森勝山遺跡休息便益施設整備工事 | 縮尺 | |
|----|--------------------------|----------------|-------|--------|--------|--------|------|--------------------------|----|-------------|
| | 👠 🔩 株式会社 工 藤 金 正 建 築 設 計 | - 1級製土第153872号 | | | | | 工事口彻 | マ和/ 牛皮丈奶人林膀山退奶怀忘使温旭故堂佣工争 | 1 | |
| | 株式会社 上 豚 並 止 建 宋 訳 in | ' 工 藤 金 正 | Kudou | Sugimi | Sugimi | R 7. 3 | 図面名称 | 仕 上 表 | - | 図面番号 A — 11 |

塗装記号凡例

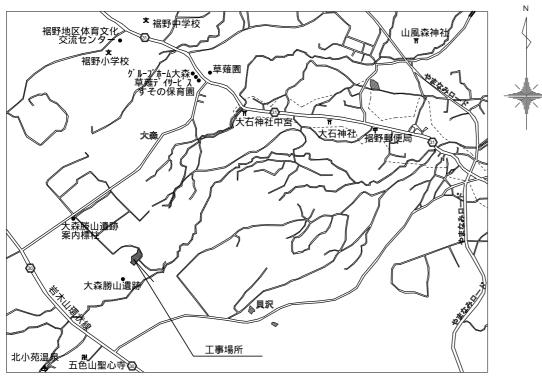

付近見取図


概 要

建設地:青森県弘前市大字大森字勝山961-3


都市計画区域:区域 外 用途地域・防火地域:指定なし

敷地面積:889 m² 用 途:休息便益施設

構 造:壁式鉄筋コンクリート造 平屋建

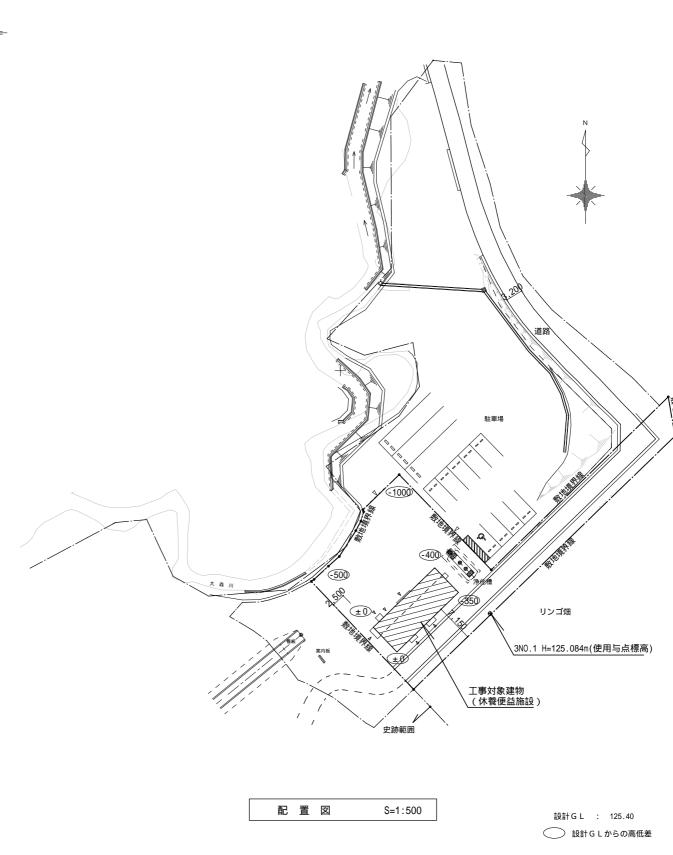


| 一級建築士事務所 | 青森県A 1第4 9 5号 | 承認 | 担当 | 製図 | 年月日 | 工事名称 | 令和7年度史跡大森勝山遺跡休息便益施設整備工事 | 編 尺 設計番号 | 公前市大学城東北2丁目 2の6 TEL0172(27)1559 工 藤 金 正 | Kudou | Sugimi | Sugimi | R7.3 | 図面名称 | 付近見取図・配置図 | 付近見取図・配置図 | 1:500 | 図面番号 A — 1 2

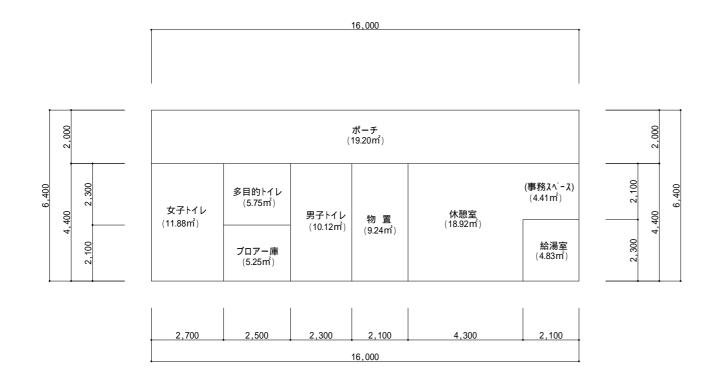


平 面 図

S=1:100

| | 建物求積表 | | |
|--------|-------------------------------|------------|-------------|
| 建築面積 | 16.000 × 6.400 | | 102.4000 m² |
| | | | |
| 床面積 | 16.000 × 4.400 | | 70.4000 m² |
| | | | |
| | 各室求積表 | | |
| 休憩室 | 4.300 × 4.400 + 2.100 × 2.100 | 23.3300 m² | |
| 給湯室 | 2.100 × 2.300 | 4.8300 m² | |
| 物置 | 2.100 × 4.400 | 9.2400 m² | |
| 男子トイレ | 2.300 × 4.400 | 10.1200 m² | |
| 多目的トイレ | 2.500 × 2.300 | 5.7500 m² | |
| 女子トイレ | 2.700 × 4.400 | 11.8800 m² | |
| ブロアー庫 | 2.500 × 2.100 | 5.2500 m² | |
| | | | |
| | | | 70.40 m² |

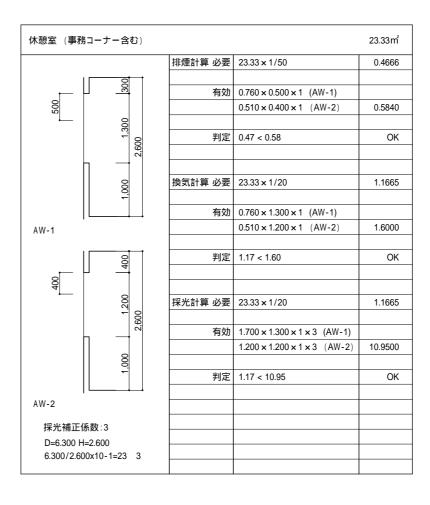


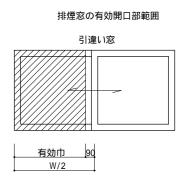


無窓階検討表(1階)

| 床面積 | 70.40 | 必要 | 開口部 | | | | 有効開 | 月口音 | ß | | | 答字件 | · m | 普)·無 | 消防機関 | |
|--------------|---------------|---------------|--------|------------|-------|---|-----|-----|-----|------|----|--------------|----------|------|------|---|
| 床 山 惧 | 70.40 | 面積 | (A/30) | 2.3 | 5 m² | | 面積台 | 計 | | 3.65 | m² | 算定結 | i未 —— | 画 .無 | | |
| 建具記号 | 開口部位置 又は方角 | 床からの 高さ(m) | 幅(m) | x 高 | iż(m) | × | 所在ヶ | 所 | | | | 部面積 計(m²) | 開 | 口部種別 | 備 | 考 |
| AD-3 | 休憩室 | 0.00 | 0.870 | × 2 | 2.100 | × | 1 | | | | | 1.827 | Þ | 肯引き戸 | | |
| AW-1 | 休憩室 | 1.00 | 1.700 | x 1 | 1.300 | × | 1 | × | 1/2 | | | 1.105 | 3 | 違い窓 | | |
| AW-2 | 休憩室 | 1.00 | 1.200 | × 1 | 1.200 | × | 1 | × | 1/2 | | | 0.720 | 3 | 違い窓 | | |
| | | | | | | | | | | | | | | | | |
| | | | | | | | | | | | | | | | | |
| | | | | | | | | | | | | | | | | |
| | | | | | | | 小 計 | | | | ; | 3.652 | | | | |

| 備考 | 一級建築士事務所 | 青森県A 1第4 9 5号 | 承 認 | 担当 | 製図 | 年月日 | 工事名称 | 今和7年度中跡大森縣山邊跡休息俑於施設整備工事 | 縮尺 | |
|----|-------------------------|---------------|-------|--------|--------|--------|------|-------------------------|-------|-----------|
| | ▓。▗▗▗▗▗▘Τ 荏 仝 正 建 筑 訌 計 | 1級建築+第153872号 | | | | | 工争有你 | 令和7年度史跡大森勝山遺跡休息便益施設整備工事 | | |
| | ▶ 株式会社 丄 滕 盆 止 建 築 設 計 | 1,000 | Kudou | Sugimi | Sugimi | R 7. 3 | 回工力払 | 建物式待网, 或待主, 即口如埃针主 | 1:100 | 図面番号 4 12 |
| | | 工 藤 金 正 | | | | | 図面名称 | 建物求積図·求積表·開口部検討表 | | M = 13 |

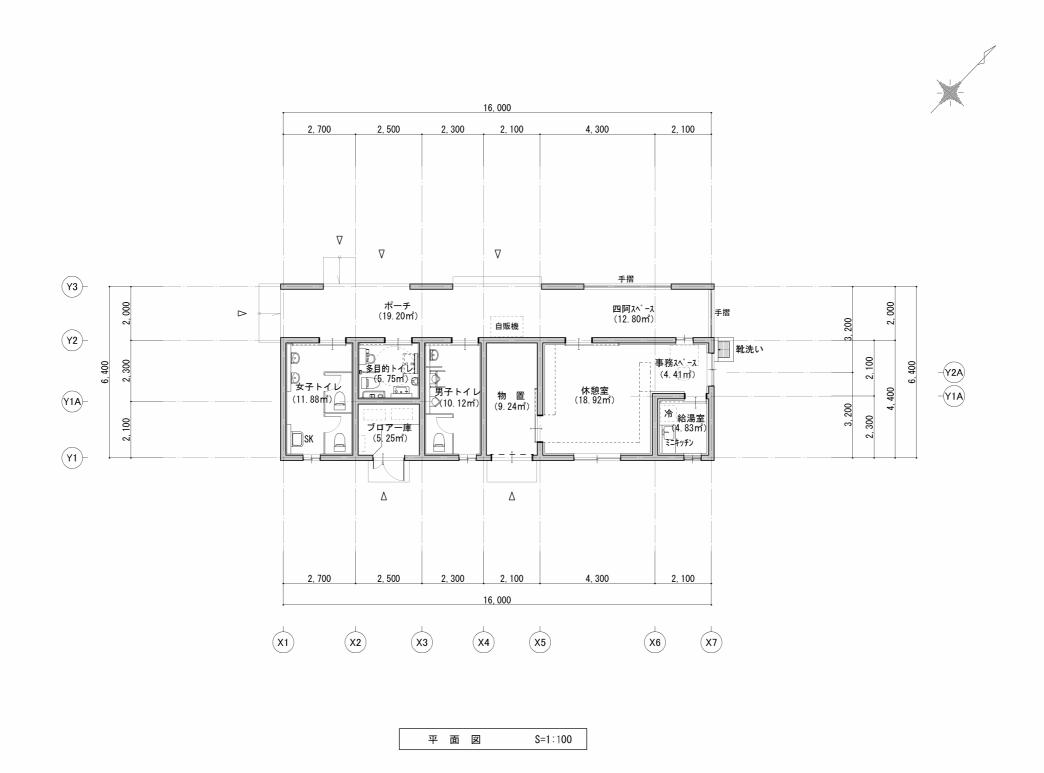



 備考
 — 級建築士事務所
 青森県A 1第495号 株式会社 工藤金正建築設計 1級業業第153872号 場面的 大学城東北2T目2006 TEL0172(27)1559 工藤金正
 水域建築土第 153872号 株式会社 工藤金正
 水域銀子第 153872号 水域和 Number N

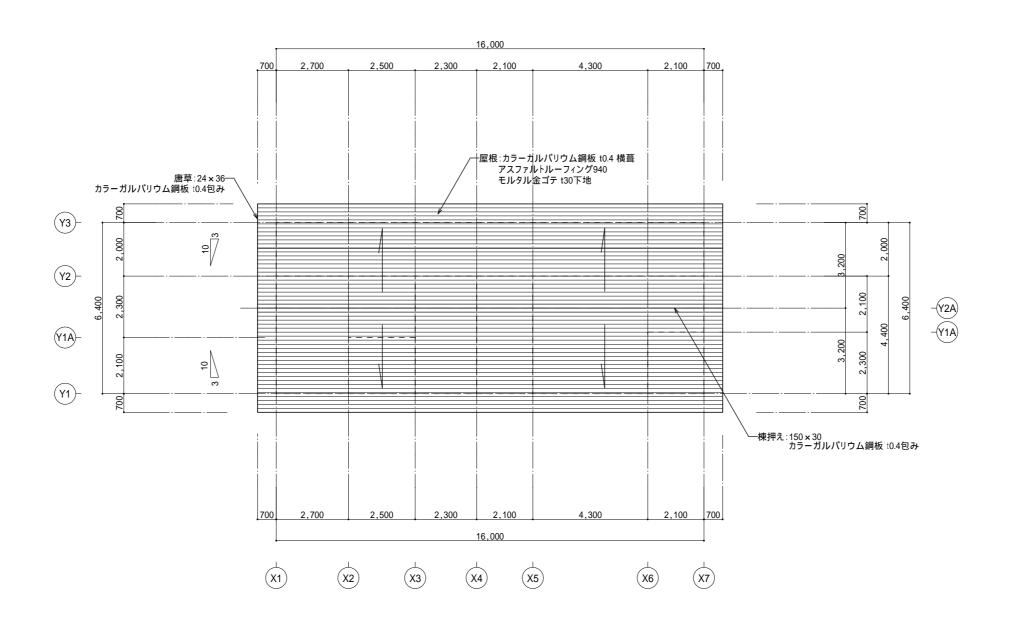


屋根伏図 S=1:100


| 備考 | 一級建築士事務所 | 青森県A 1第4 9 5号 | 承 認 | 担当 | 製図 | 年月日 | 工事名称 | 令和7年度史跡大森勝山遺跡休息便益施設整備工事 | 縮尺 | |
|----|---|------------------------|-------|--------|--------|--------|------|-------------------------------|-------|--------------|
| | ▲ 株式会社 工藤金正建築設 | → 1級建築上第153872号 | | | | | 工事口师 | マ和/午及文例八林份山夏奶怀心使血肥改罡佣工争 | | |
| | 株式 本社 上 株 並 上 建 米 収 弘前市大学城東北 2 T目 2 の 6 TEL 0 1 7 2 (2 7) 1 5 5 | II 9 T 藤 全 正 | Kudou | Sugimi | Sugimi | R 7. 3 | 図面名称 | 屋根 伏 図 | 1:100 | 図面番号 A —— 15 |

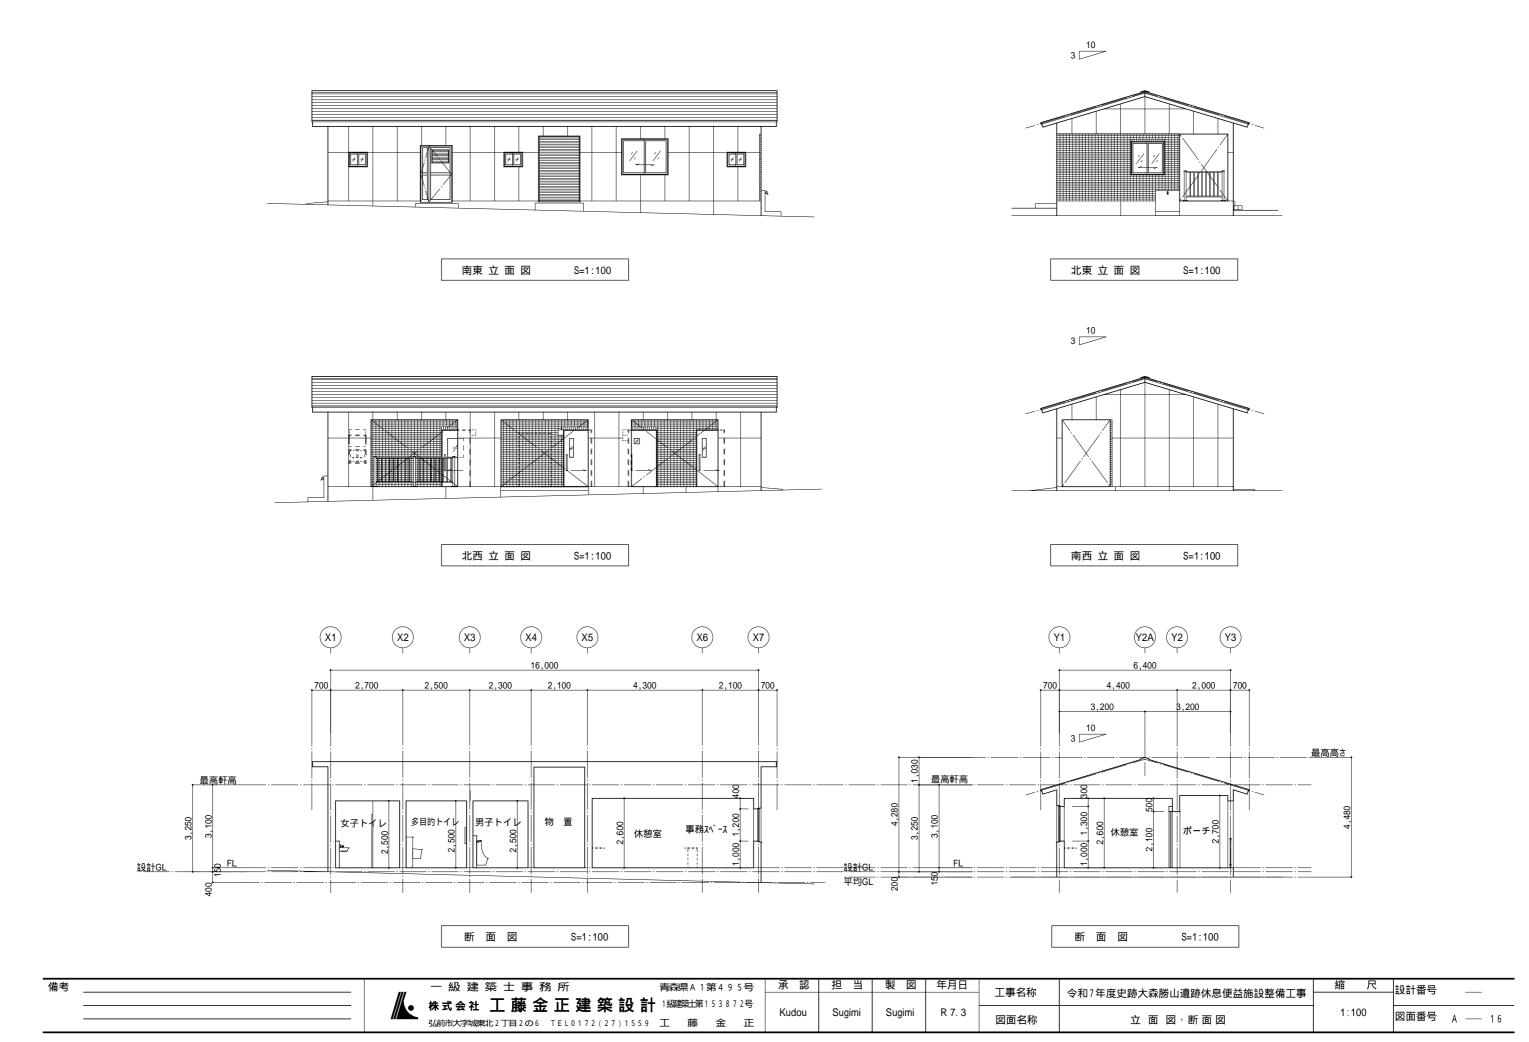


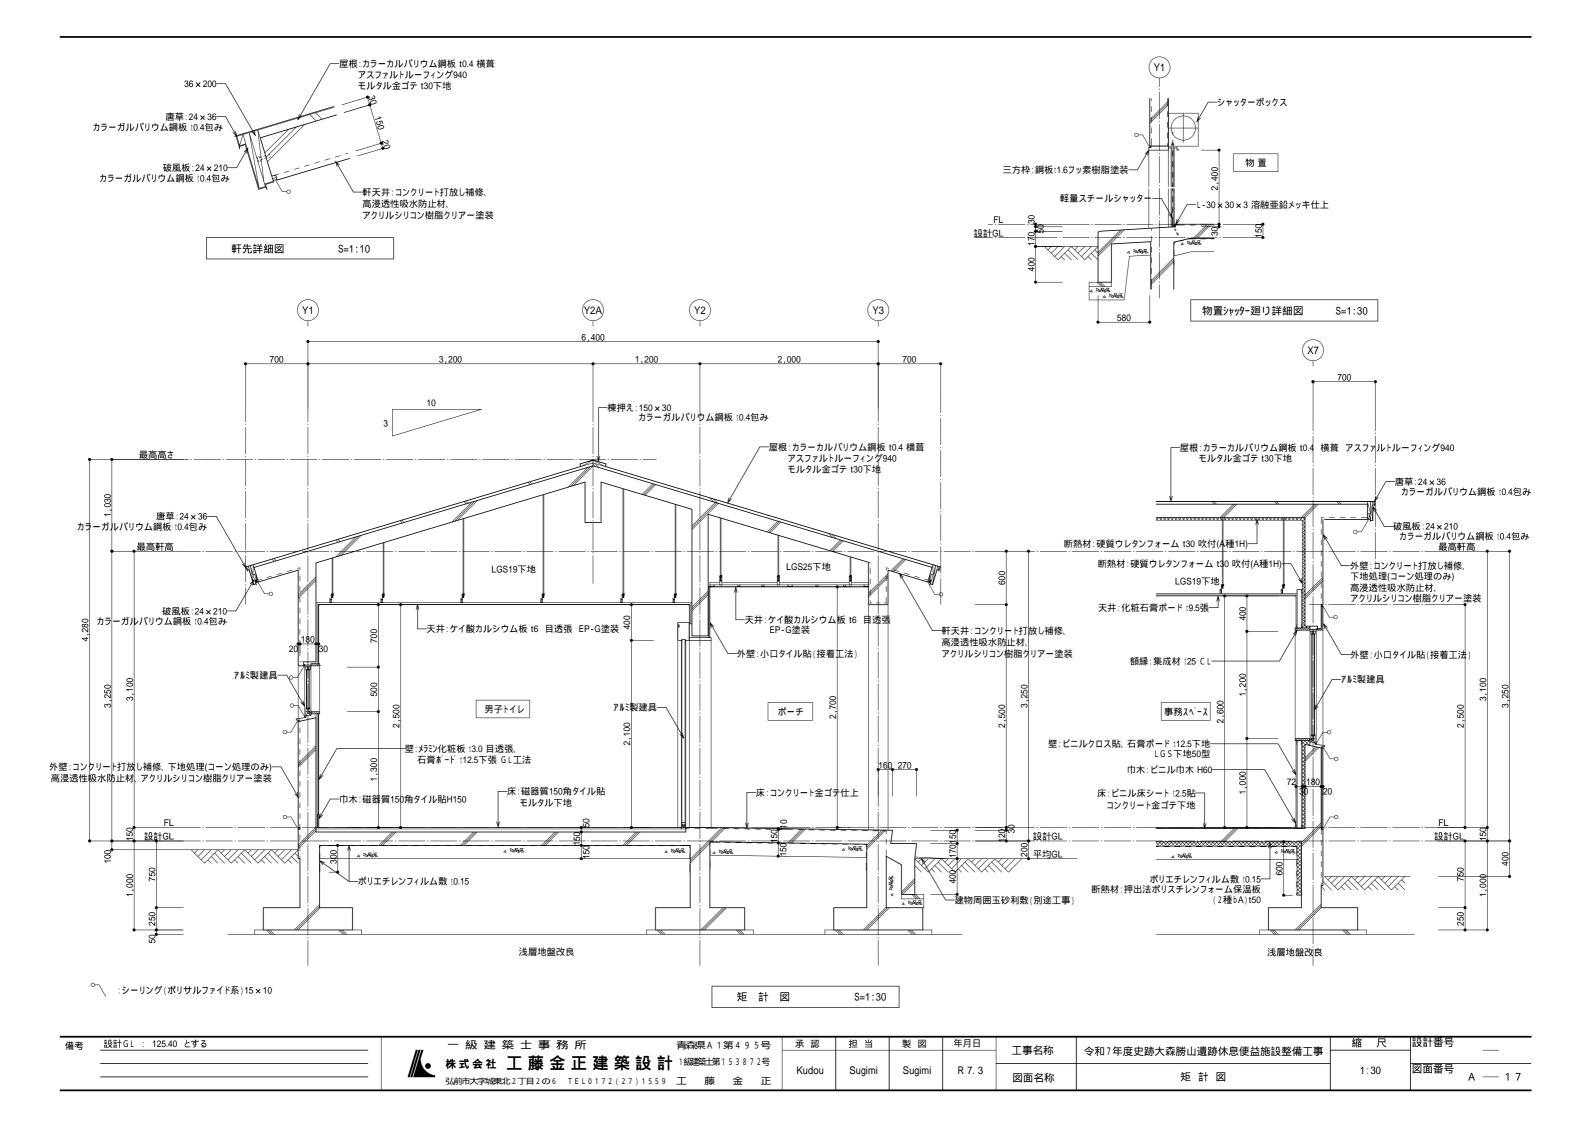


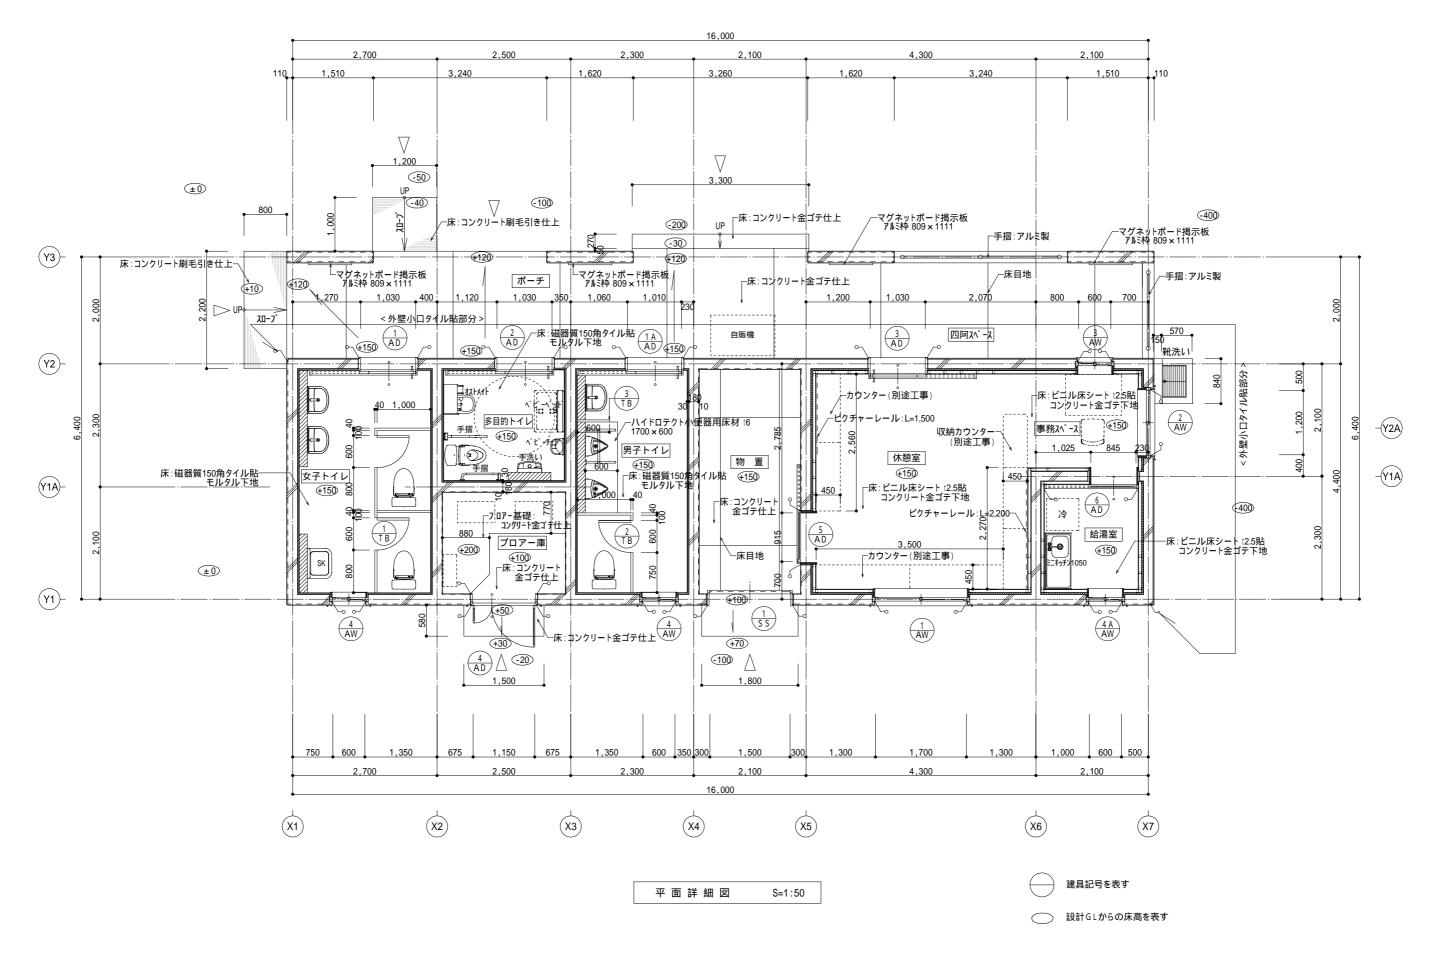



- 級建築土事務所 青森県A 1第4 9 5号 承認 担当 製図 年月日 工事名称 令和7年度史跡大森勝山遺跡休息便益施設整備工事 縮 尺 設計番号 ― 株式会社 工藤金正建築設計 1級整元第153872号 Kudou Sugimi R 7.3 図面名称 平面詳細図 平面詳細図 平面詳細図

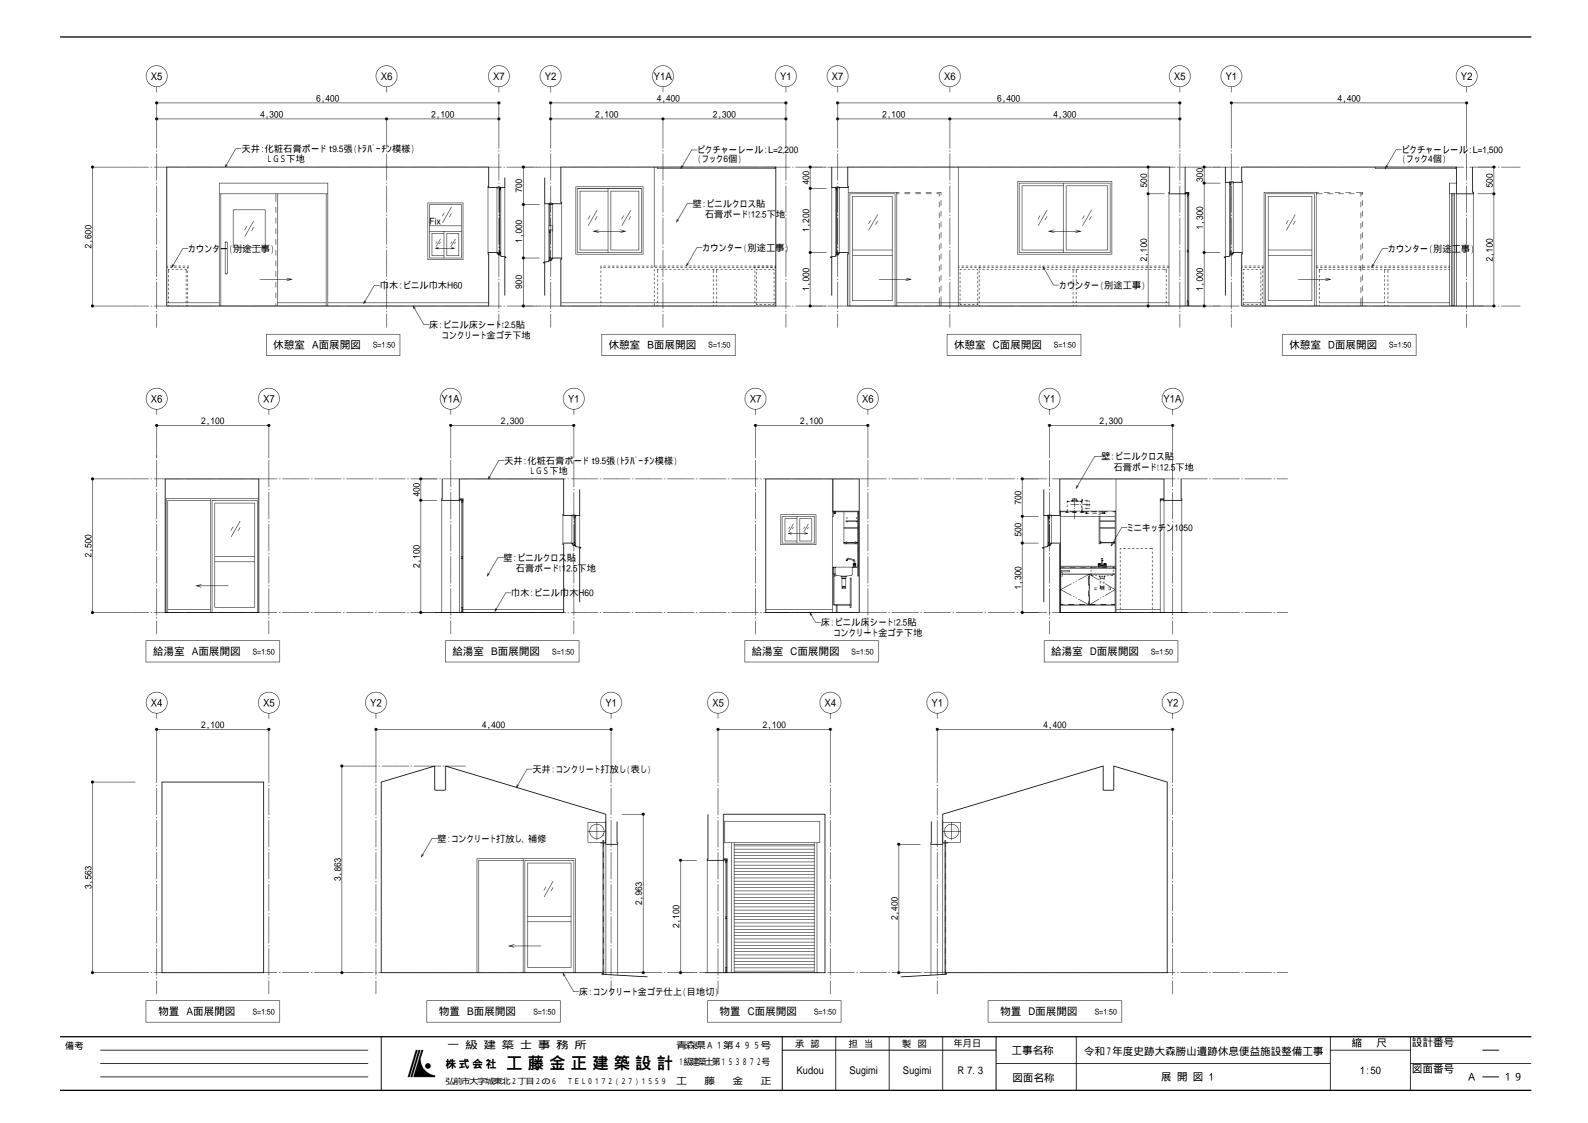


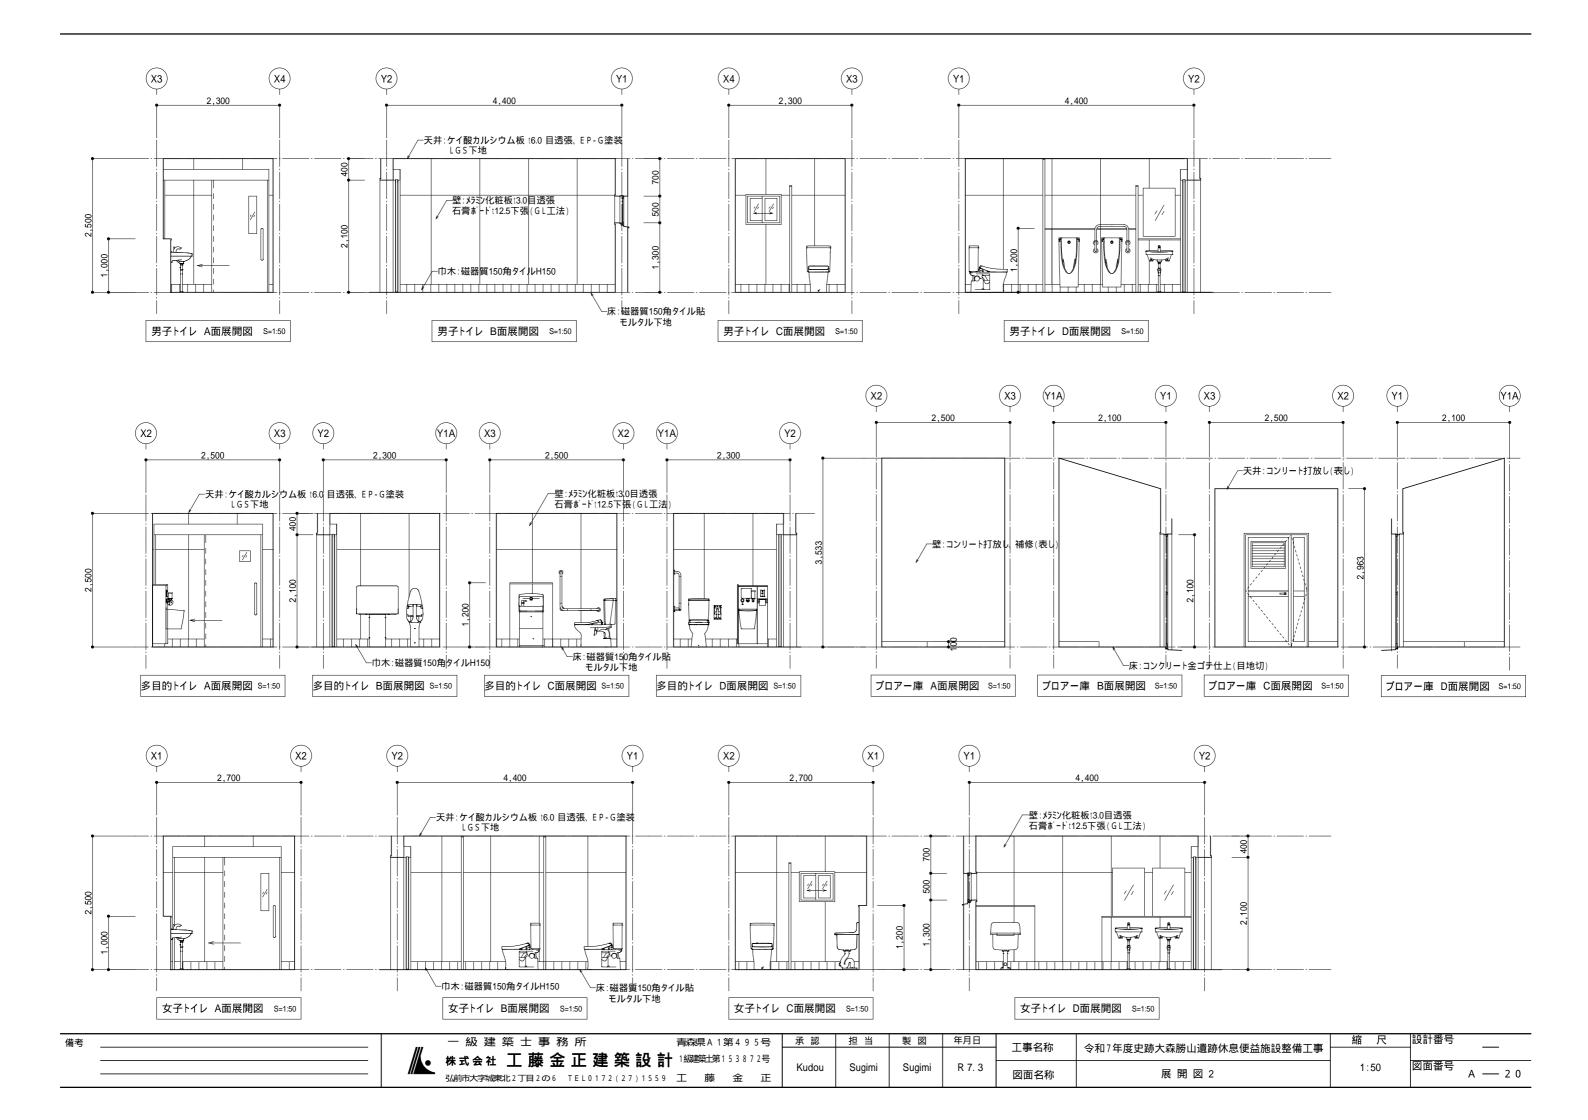


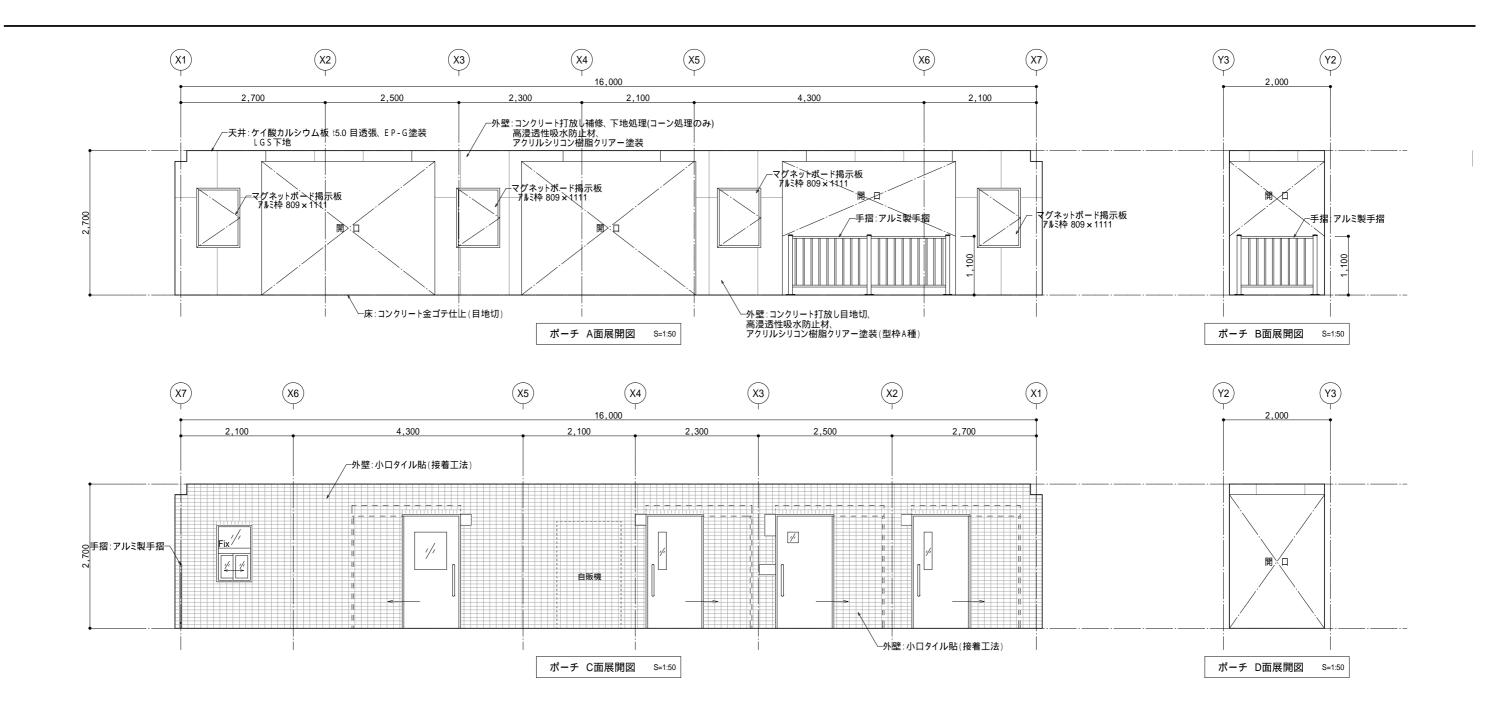


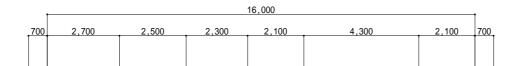

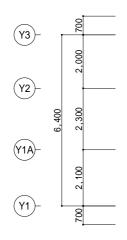

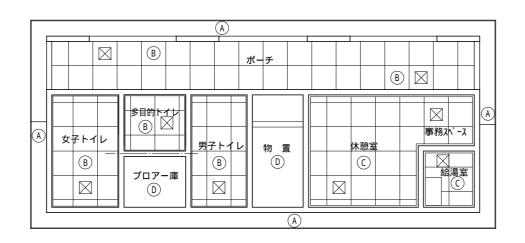

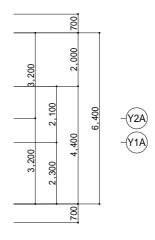

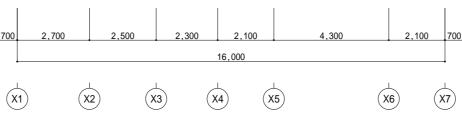

(X1)

X2)

X4


X5


X7


天 井 伏 図 S=1:100


| | 凡例 |
|-----|--|
| 符号 | 仕 上 |
| A | コンクリート打放し補修、高浸透性吸水防止材、 アクリルシリコン樹脂クリアー塗装 |
| B | ケイ酸カルシウム板 (6.0 目透張、EP-G塗装 |
| 0 | 化粧石膏ボード t9.5張(トラパーチン模様)910×910 |
| (D) | コンリート打放し(表し) |
| | |
| | 天井点検口:アルミ製450角(額縁タイプ) |

| 備考 | 一級建築士事務所 | 青森県A 1第4 9 5号 | 承 認 | 担当 | 製図 | 年月日 | 工事名称 | 令和7年度史跡大森勝山遺跡休息便益施設整備工事 | 縮尺 | |
|----|---|-----------------|-------|--------|--------|--------|------|-------------------------|-------|--------------|
| | • 株式会社 工藤金正建築設計 | • 1級建築土第153872号 | | | | | 工事口彻 | マ和/午及文例八林份山夏奶怀心使血肥改罡佣工争 | | |
| | 株式会社 上 歴 立 上 建 宋 訳 in 弘前市大字城東北2丁目2の6 TEL0172(27)1559 | 工 薛 全 正 | Kudou | Sugimi | Sugimi | R 7. 3 | 図面名称 | 天井伏図 | 1:100 | 図面番号 A —— 22 |

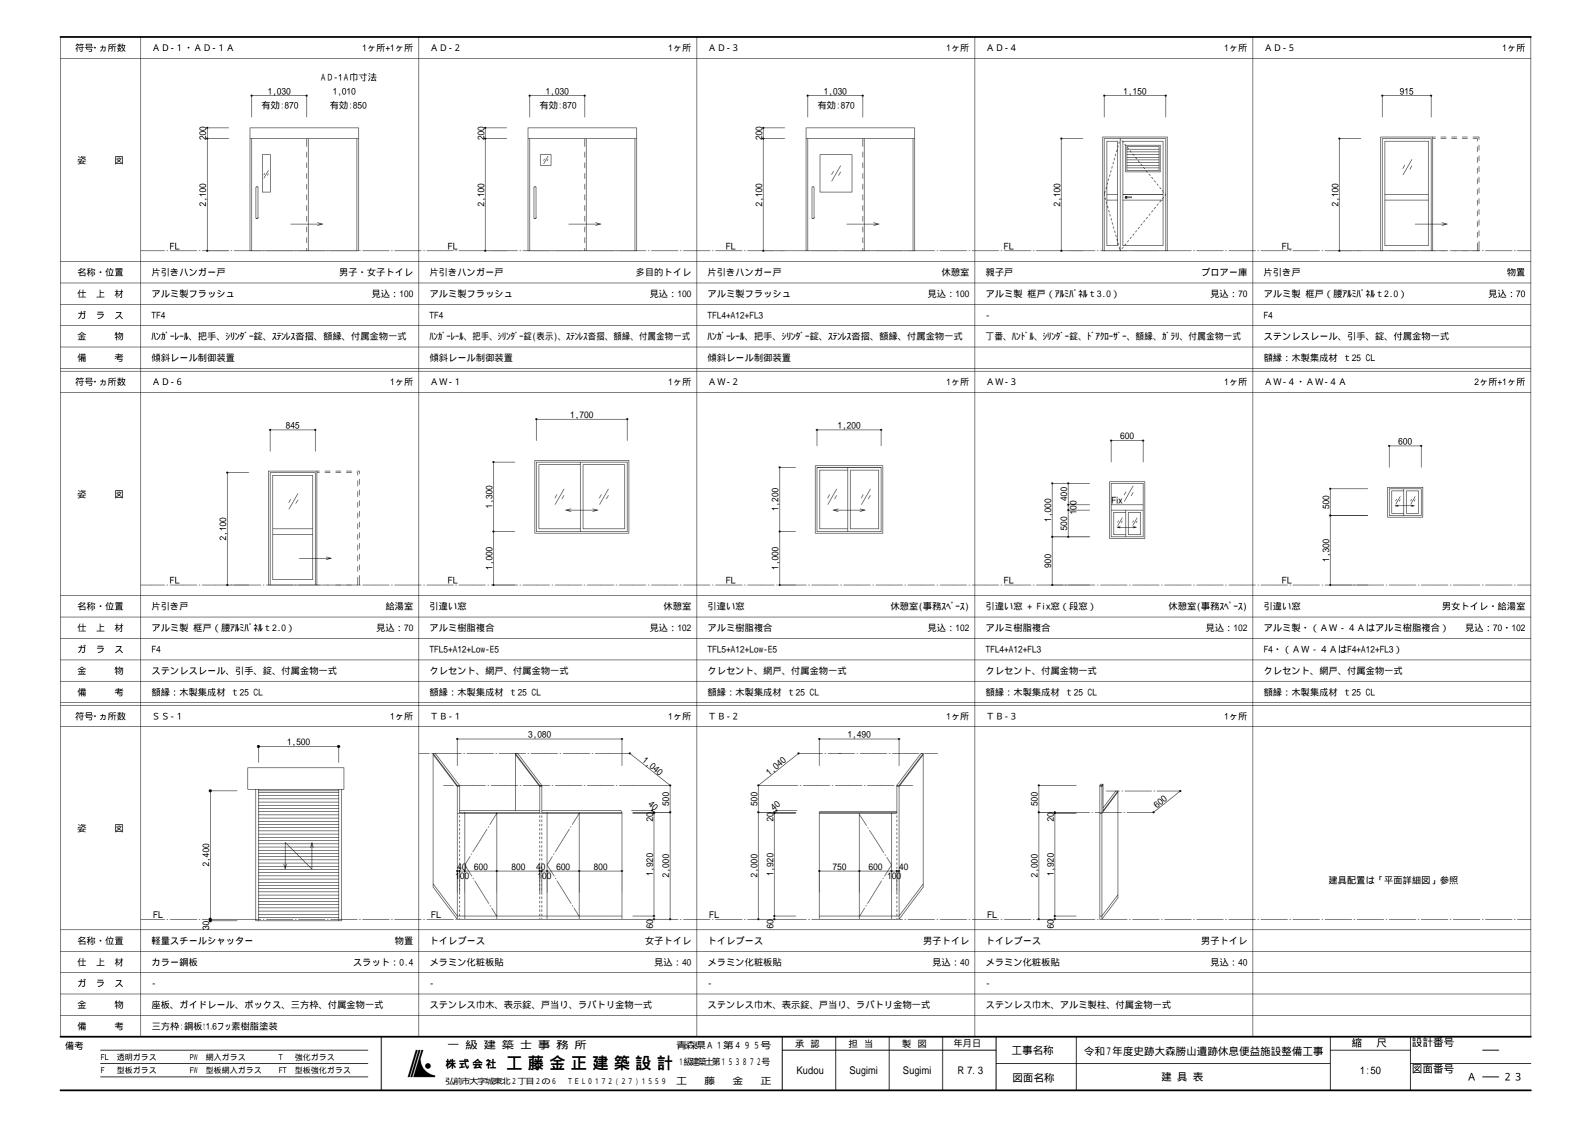

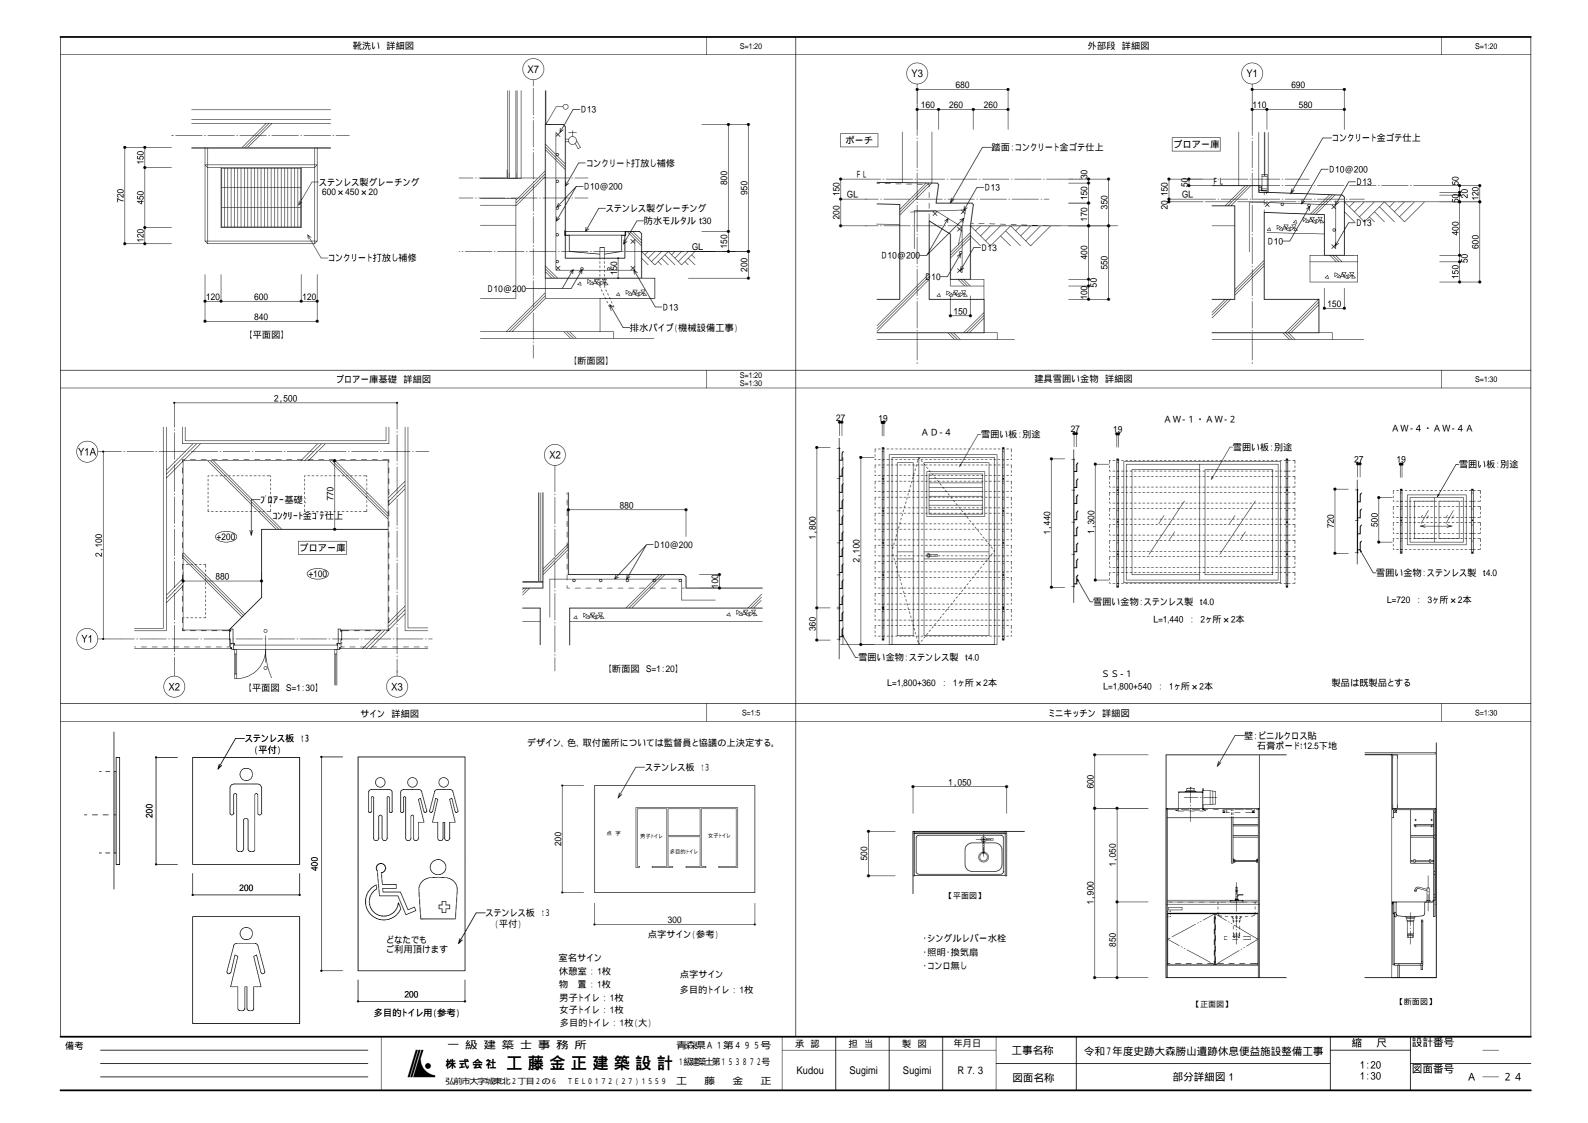

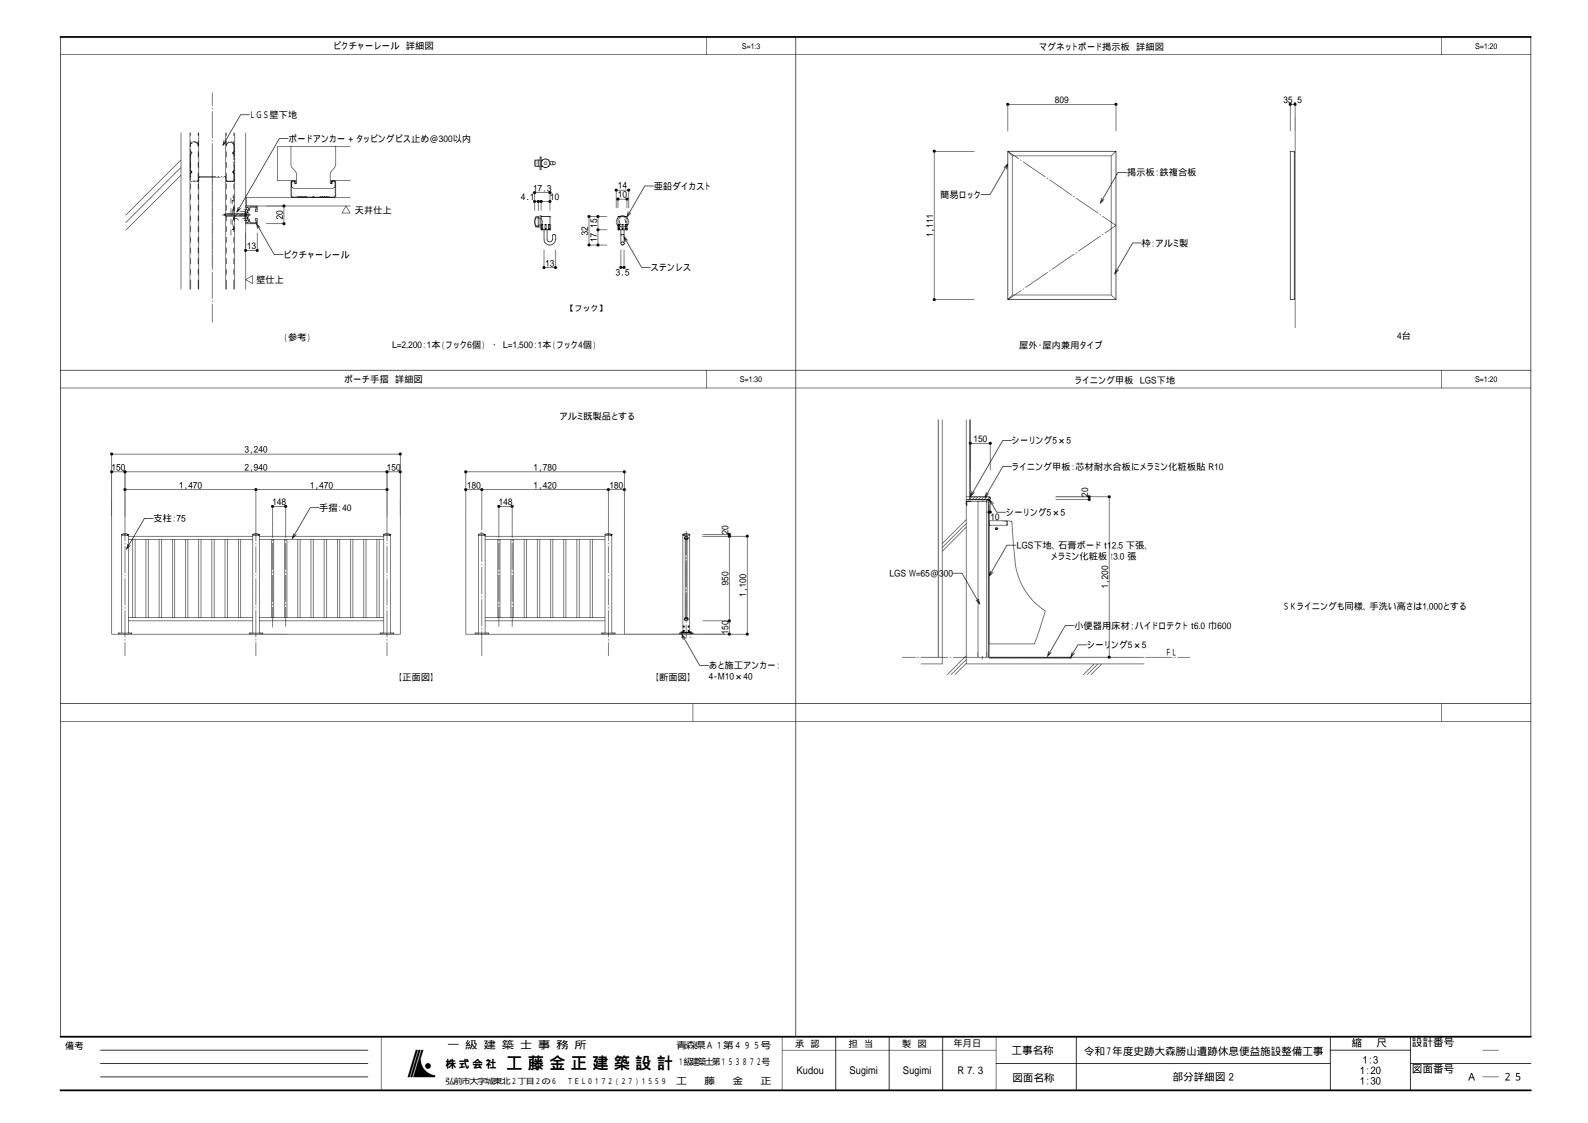


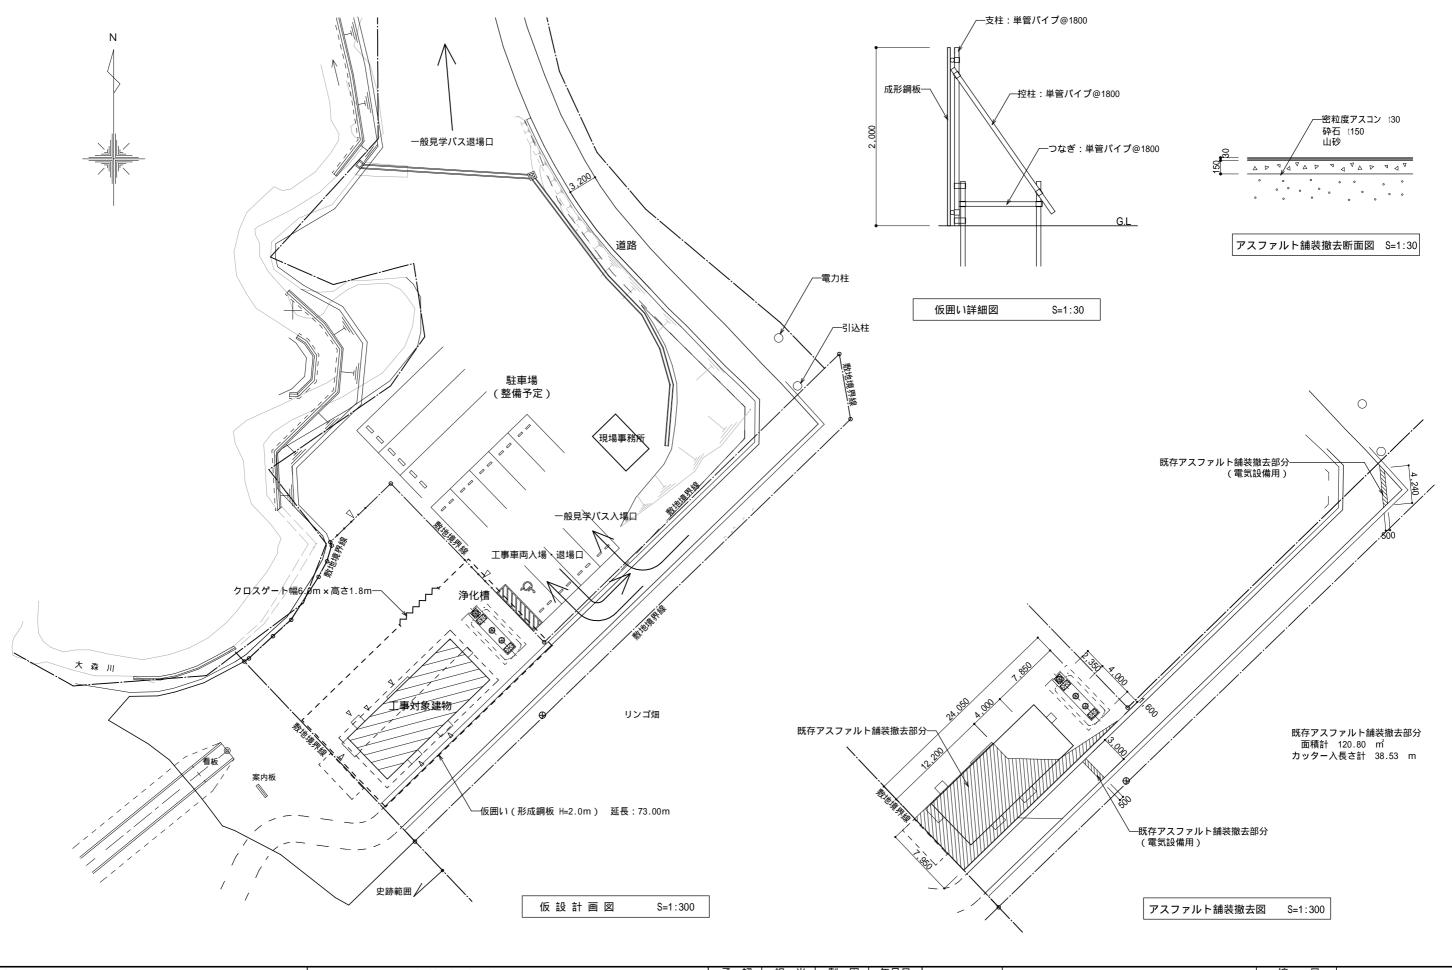

| 備考 | 一級建築士事務所 | 青森県A 1第495号 | 承 認 | 担当 | 製図 | 年月日 | 工事名称 | 今和7年度史跡大森勝山遺跡休息便益施設整備丁事 | 縮尺 | |
|----|--|-----------------|-------|--------|--------|--------|------|-------------------------------|---------------|--------------|
| | 🍆 🔩 株式会社 工 藤 金 正 建 築 設 🕏 | ┣ 1級建築上第153872号 | | | | | 工事有你 | 令和 / 午及史跡人秣勝山退跡休息使盆施設整備上事 | 4 . 20 | |
| | │ ┃ ┃ ┃ 株式会社 丄 滕 盂 止 建 梁 設 訂 | | Kudou | Sugimi | Sugimi | R 7. 3 | 网表分析 | /C 計 計 面 図 | 1:30 1:300 | 図面番号 A — 2 6 |
| | <u></u> 弘前市大字城東北2丁目2の6 TEL0172(27)1559 | 工 藤 金 正 | | | | | 図面名称 | 仮 設 計 画 図 | 1.300 | |


構造設計標準仕様 (2)工事監理者の承認を必要とするもの 5 , 鉄筋コンクリート工事 □制作工場□製作要領書□工作図□施工計画書 適用は ■ 印を記入する。 □ 大臣認定工場はRグレード以上とする。 (1) コンクリート □ 材料規格証明書または試験成績書 ■ コンクリ・トはJIS認定工場の製品とし、施工に関してはJASS5による。 1 , 建築物の構造内容 3 , 地 盤 ■ セメントは、JIS R5210の普通ポルトランドセメントを標準とする。 □ 鋼材 □ 高力ボルト □ 特殊ボルト □ スタッドボルト □ 社内検査表 ■ 調合計画は、工事開始前に工事監理者の承認を得ること。 令和7年度史跡大森勝山遺跡休息便益施設整備工事 (1)工事名称 (1) 地盤調査 (3)工事監理者が行う検査項目 ■ 寒中、暑中、その他特殊コンクリ・トの適用を受ける期間に当る場合は、調合、 青森県弘前市大字大森字勝山 地内 有 (■敷地内 □近隣) □ ボーリング調査 □ 平板載荷試験 □ 水平地盤反力係数の測定 建築場所 (●印以外の項目の検査結果については、工事監理者に報告すること) 打ち込み、養生、管理方法など必要事項について、工事監理者の承認を得ること。 ■新築 □増築 □増改築 □改築 (2) 丁事種別 □無 (調査予定 □有 □無) ■ スクリューウェイト貫入試験 □ 現寸検査 □ 組立・開先検査 □ 製品検査 ■ フレッシュコンクリ・トの塩化物測定は、原則として丁事現場で(財)国土開発技 (3)構造種別 (2) 地盤調査計画 □ 建方検査 術研究センタ - の技術評価をうけた測定器を用いて行い、試験結果の記録及び測 □ 木造(W) □ 補強コンクリートプロック造(CB) □ 鉄骨浩(S) □ ボーリング調査 □ 静的貫入試験 □ 標準貫入試験 □ 水平地盤反力係数の測定 (4) 接合部の溶接は下記によること 定器の表示部を - 回の測定ごとに撮影した写真(カラ -)を保管し、承認を得る。 □ 鉄筋コンクリート造(RC) ■ 壁式鉄筋コンクリート造(WRC) □ 物理調査 □ 平板載荷試験 □ □ 日本建築学会「溶接工作基準、同解説 、 測定検査の回数は、通常の場合、1日1回以上とし、1回の検査における測定試 □ 鉄骨鉄筋コンクリート造(SRC) □ 壁式プレキャスト鉄筋コンクリート造(WPRC) (3) 地盤調査及び試験杭の結果により、杭長、杭種、直接基礎の深さ、形状を変更する場合もある □ 日本建築学会「鉄骨工事技術指針・工事現場施工編」 験は、同一試料から取り分けて3回行1、その平均値を試験値とする。 □ プレキャスト鉄筋コンクリート造(PRC) □ (4) ボーリング標準貫入値、土質構成 (基礎・杭の位置を明記すること) ■ 構造体コンクリ - ト現場の圧縮度試験供試体 (JASS5T-603) は、現場水中養生、 (5) 接合部の検査 □ 溶接部の試験は、公共建築協会「建築工事共通仕様書」により、 または現揚封かん養生とし、採取は打ち込み工区ごと、打ち込み日ごととする。 (4)階数 平均出検品質限界(AOQL)及び検査水準は、下記を標準とする。 標準貫入試験 また、打込み量が150m3をこえる場合は150m3ごと、またはその端数ごとに、回を 階 地上 1 階 塔屋 土質 N 値 地下 AOQL 一般建築物・・・4.0 % \square 検査水準 共通仕様書 第6 \square 標準とする。 回に採取する供試体は、適当な間隔をおいた3台の運搬車からそ (5)主要用途 便所、休憩室 20 30 40 50 の必要本数を採取する。なお、供試体の数量は、特別指示なき場合は、1回当り ・ 類建築物・・・2.5 % □ 超高層庁舎 第1 □ (6)屋上付属物 6本以上とし、そのうち4週用に3本を用いる。 □ 高カボルトは「JIS B1186の高カボルト」を標準とする。摩擦面の処理は黒皮な 口広告塔 ■ 制御盤 20kg ■ プロアー 40kg×2台 ■ ポンプ打ちコンクリ・トは、打ち込む位置にできるだけ近づけて垂直に打ち、コン どを座金外径2倍以上の範囲でショトプラスト、グラインダー掛け等を用いて □キュービクル ロテープルリフト □ 煙突 kΝ クリ・トの自由落下高さは、コンクリ・トが分離しない範囲とする。ポンプ圧送 除去した後、屋外に自然放置して発生した、赤さび状態あること。ただし、シ (7)增築計画 □有(■無 に際しては、コンクリ・ト圧送技士または同等以上の技能を有する者が従事する ョットプラスト、グリットプラストによる処理で表面あらさが50S以上である場 (8)付帯工事 こと。なお、打ち込み継続中における打継ぎ時間間隔の限度は、外気温が25 未 合は、赤さびは発生しないままでよい。 П □擁壁 П 満の賜合は150分、25 以上の場合は120分以内とする。 □ 高カボルトの締付けに使用する機器はよく調整されたものを使用し、締付けの順 (9)特別な荷重 (2) 鉄筋 序は部材が十分密着するよう注意して行う。また、締付けは原則として2度締め □ダムウェータ kN □ 乗用エレベータ ● 鉄筋はJIS G3112の規格品を標準とする。 □寝台用エレベータ 人乗 □受水槽 ■ 鉄筋の加工寸法、形状、かぶり厚さ、鉄筋の継手位置、継手の重ね長さ、定着長 kN 締付け後の検査は、各締付け工法別に適切な締付けが行なわれているか検査する。 さは「鉄筋コンクリ・ト構造配筋基準図(1)(2)」または「壁式鉄筋コンクリート構 (6) 防錆塗装 (10)構造計算ルート X方向ルート (1) Y方向ルート (1) □ 防錆塗装の範囲は、高カボルト接合の摩擦面及びコンクリ・トで被覆される以外 造配筋標準図(1)(2)」による。 ■ D19末満は、すべて重ね継手とする。継手(D19以上)をガス圧接とする場合は、 の部分とする。錆止めペイントは、JIS K5674、2回塗りを標準とする。 S-04図 2 , 使用構造材料 公益社団法人 日本鉄筋継手協会「鉄筋継手工事標準仕様書 ガス圧接継手工事」による。 □ 現場における高力ボルト接合部及び接合部の素地調整は入念に行い、塗装は □ ガス圧接部の抜き取り検査は、同一作業班が同 日に施工した圧接箇所ごと(200 工場塗装と同じ錆止めペイントを使用し2回塗りとする。 (1)コンクリート 箇所を超えるときは、200箇所ごと)に1回行い、1回の試験は5本以上とする。 7,設備関係 設計基準強度 スランプ 外観検査 □ 有 □ 無 引張試験 □ 有 □ 無 超音波深傷試験 □ 有 □ 無 適用箇所 備考 (Fc=N/mm²) (cm) □ 柱の帯筋(HOOP)の加工方法は、 □ H型(タガ型) □ W型(溶接型) 捨コンクリート □16 ■18 □21 □ S型(スパイラル型)とする。 ■ 特記以外の梁貫通孔は原則として設けない。設ける場合は設計者の承認を得ること。 □21 ■24 □27 □ コンクリ・ト及び鉄筋の試験は工事監理者の承諾のうえ、指定の試験機関で行うこと。 ■普诵 □ 十間コンクリート 18 ■ 設備機器の架台及び基礎については丁事監理者の承認を得ること。 基礎、基礎梁 ■普诵 □ □21 ■24 □27 試験機関名 ■ 床スラブ内に設備配管等を埋込む場合はスラブ厚さの1/3以下とし管の間隔を 柱、梁、床、壁 ■普通 □軽量 □21 ■24 □27 18 5cm以上とする。 代行業者名とは、試験、検査に伴なう業務を代行する者をいう。 8 , その他 (3) 型枠 ■ 材料 合板厚 12mmを標準とする。□ 温度補正は別途加算する ■ 諸官庁への届出書類は遅滞なく提出すること。 型枠存置期間 ■ 各試験の供試体は公的試験機関にて試験を行い、工事監理者に報告すること。 ● 必要に応じて記録写真を撮り保管すること。 (2) コンクリートブロック(CB) 部位 基礎、梁側、柱、壁 スラブ下、はり下 スラブ下 はり下 □ A種 □ B種 □ C種 厚□ 100、 □ 120、 □ 150、 □ 190 4 , 地業工事 早強度ポルト 普通ポルト 早強度ポルト 普通ポルト 早強度ポルト 普通ポルト 9 , 令第129条の2の4 法適合確認 早強度ポルト (3)鉄筋 ランドセメント ランドセメント ランドセメント ランドセメント ランドセメント ランドセメント 種類 谷 使用簡所 継手丁法 (1) 直接基礎 今第129条の2の4の事項 □ ベタ基礎 □ 布基礎 ■ 独立基礎 試験堀 □有 圓無 高炉セメント ■ SD295 D16以下 リストによる 重ね継手 ・建築物に設ける建築設備にあっては、構造耐力上安全なものとして、以下の構造方法による。 載荷試験 □有 ■無 ランドセメント (D16以下) □ SD295B ■ 建築設備(昇降機を除く。)、建築設備の支持構造部及び緊結金物は、腐食又は腐朽の 異形鉄筋 深さ設計GL-1.00 m、支持層 - 粘性土 ノリカセメント シリカセメント 高炉セメント シリカセメント □ SD345 □ ガス圧接継手 おそれがないものとすること (Nsw=0 以深まで浅層地盤改良を行う事) (D19以上) ■ 屋上から突出する水槽、煙突、冷却塔その他これらに類するものは、支持構造部又は 長期許容支持力度 65 kN/m² シリカセメント □ 特殊継手 丸. 鋼 □ SR235 建築物の構造耐力上主要な部分に、支持構造部は、建築物の構造耐力上主要な部分に、 溶接金網 緊結すること。 (2) 基礎杭 支持層 -(4)鉄骨 □ 煙突の屋上突出部の高さは、れんが造、石造、コンクリートプロック造又は 5 ~ 15 3 5 6 10 12 25 28 無筋コンクリート造の場合は鉄製の支枠を設けたものを除き、90㎝以下とすること。 使用簡所 現場溶接 備 考 | (白) 5 未満 5 8 10 16 15 28 28 □ 煙突で屋内にある部分は、鉄筋に対するコンクリートのかぶり厚さを5cm以上とした □ 杭施工結果報告書 □ SS400 □ SN400A □ SN400B □有□無 杭仕様 □ 施工計画書承認 設計基準強度の コンクリートの 鉄筋コンクリート造又は厚さが25㎝以上の無筋コンクリート造、れんが造、石造若しくは ☐ STKR400 ☐ STKR490 ☐ STK400 5N/mm² 設計基準強度の50% 杭径 (mm) 設計支持力 (kN) 杭長さ (m) 本数 特記事項 圧縮強度 コンクリートプロック造とすること。 85% □ SM490A □ SM490B □ □有□無 ● 建築物に設ける給水、排水その他の配管設備は、 □ SSC400 □ □有□無 ■ 風圧、土圧及び水圧並びに地震その他の震動及び衝撃に対して安全上支障のない 注) 1 片持ばり、庇、スパン9.0m以上のはり下は、工事監理者の指示による。 □ BCR295 □ □有□無 構造とすること。 注) 2 大ばりの支柱の盛りかえは行わない。また、その他のはりの場合も原則として ☐ SN490A ☐ SN490B ☐ SN490C □有□無 建築物の部分を貫通して配管する場合においては、当該貫通部分に配管スリープを 備考 設ける等有効な管の損傷防止のための措置を講ずること。 注) 3 支柱の盛りかえは、必ず直上階のコンクリート打ち後とする。 ● 管の伸縮その他の変形により当該管に損傷が生ずるおそれがある場合において (5)ボルト 注)4 盛りかえ後の支柱頂部には、厚い受板、角材または、これに代わるものを置く。 伸縮継手又は可撓接手を設ける等有効な損傷防止のための措置を講ずること。 □ 高力ポルト □ F10T □ S8T □ S10T | 認定品 (□ M12 □ M16 □ M20 □ M22 □ M24) 注)5 支柱の盛りかえは、小ばりが終ってから、スラブを行う。 ■ 管を支持し、又は固定する場合においては、つり金物又は防振ゴムを用いる等有効な 高力ボルトすべり係数試験 □ 中ボルト M12 □票 □否 一時に全部の支柱を取り払って、盛りかえをしてはならない。 地震その他の震動及び衝撃の緩和のための措置を講ずること。 □ アンカーボルト 構造図による 注) 6 上表以外のセメントを使用する場合は工事監理者の指示による。 ■ 法第20条第一号から第三号までの建築物に設ける屋上から突出する水槽、煙突その他 □ 頭付スタッド これらに類するものにあっては、建設省告示第1389号により、風圧並びに地震その他の 震動及び衝撃に対して構造耐力上安全なものとすること。 (6)屋根、床、壁 6 , 鉄骨工事 給湯設備*は、風圧、土圧及び水圧並びに地震その他の震動及び衝撃に対して □ALC板 安全上支障のない構造とすること。満水時の質量が 15 kgを超える給湯設備については、 (1)鉄骨工事は指示のない限リ下記による □ 折板 形式 H = mm 地震に対して安全上支障のない構造として、平成12年建設省告示第1388号第5に規定する □ 日本建築学会「JASS6」「鉄骨精度検査基準」「鉄骨工事技術指針」 厚 □ デッキプレート 形式 □ 鋼材倶楽部「建築鉄骨工事施工指針」 形式 厚 *「給湯設備」:建築物に設ける電気給湯器その他の給湯設備で、屋上水槽等のうち □ ルーフデッキ 厚 給湯設備に該当するものを除いたもの 形式

構造設計者 一級建築士 第241724号 小野芳美 年月日 一級建築士事務所 承 認 | 担 当 製 図 青森県A 1第495号 工事名称 令和7年度史跡大森勝山遺跡休息便益施設整備工事 株式会社 工藤金正建築設計 1級業第153872号 図面番号 Kudou 0no R 7. 3 Sugimi 図面名称 構造設計標準仕樣 S — 0 1 弘前市大字城東北2丁目2の6 TEL0172(27)1559 工 藤 金 正

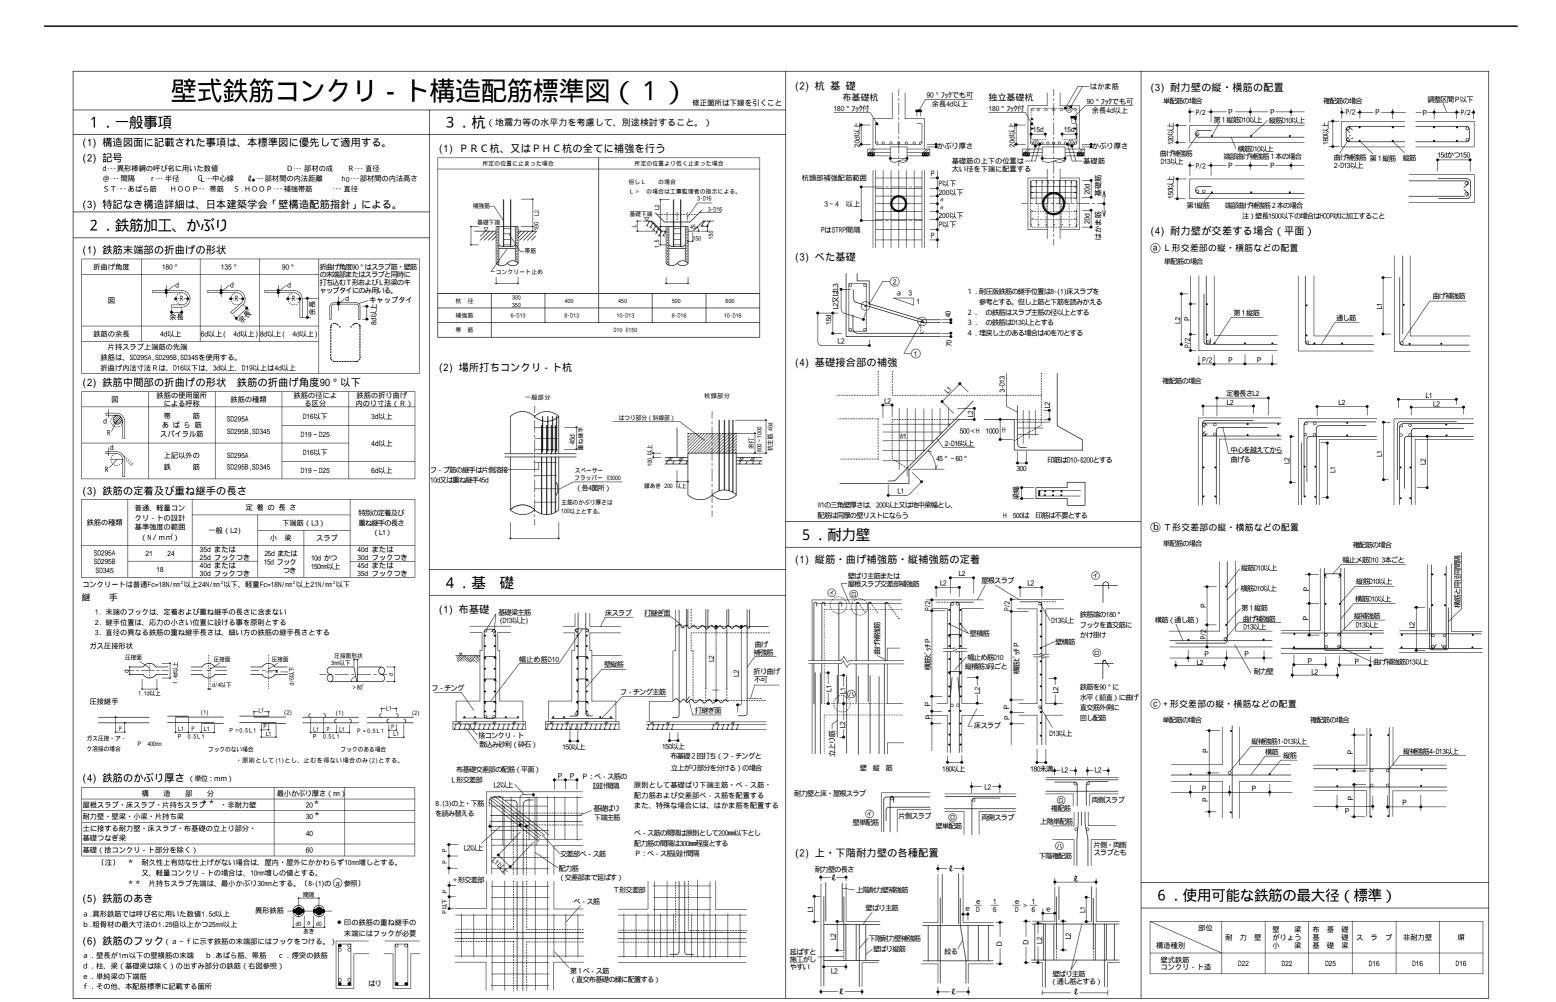


| 構造設計者 | —级建築十 | 第241724号 | 小野芳美 |
|-------|-------|----------|------|
| | | | |


年月日 一級建築士事務所 青森県A 1第4 9 5号 承 認 担当 製 図 |設計番号 工事名称 令和7年度史跡大森勝山遺跡休息便益施設整備工事 株式会社 工藤金正建築設計 1級業第153872号 図面番号 0no R 7. 3 Sugimi 図面名称 壁式鉄筋コンクリ - ト構造配筋標準図(1) 5 - 0.2弘前市大字城東北2丁目2の6 TEL0172(27)1559 工 藤 金

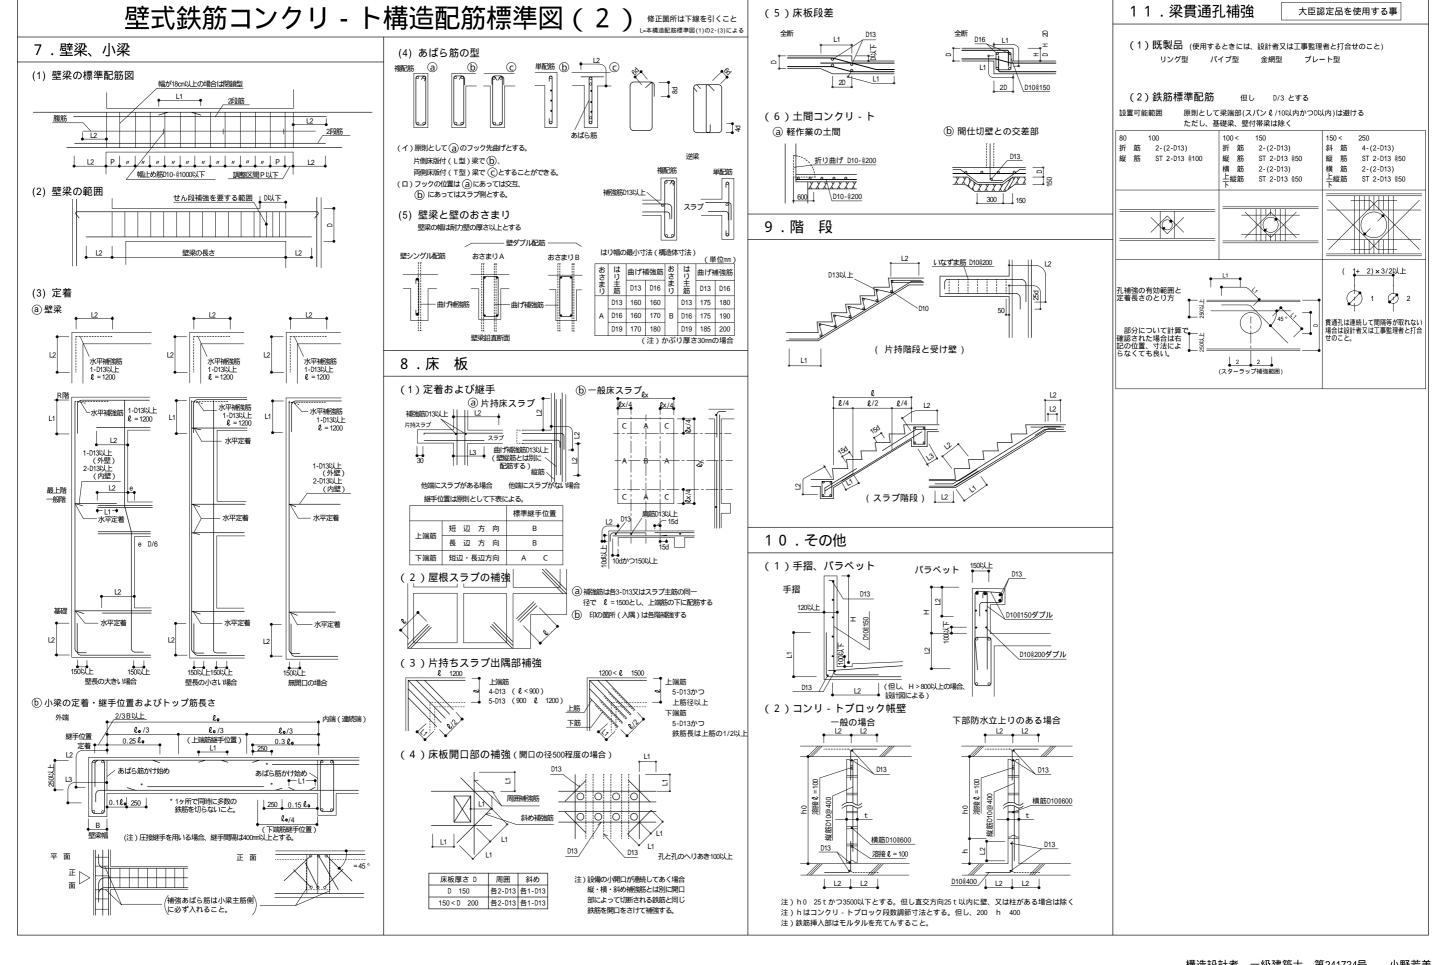

構造設計者 一級建築士 第241724号 小野芳美


年月日 一級建築士事務所 青森県A 1第4 9 5号 承 認 担当 製 図 工事名称 令和7年度史跡大森勝山遺跡休息便益施設整備工事 株式会社 工藤金正建築設計153872号 Kudou Sugimi 0no R 7. 3 図面番号 S — 0 3 図面名称 壁式鉄筋コンクリ・ト構造配筋標準図(2) 弘前市大字城東北2丁目2の6 TEL0172(27)1559 工 藤 金 正

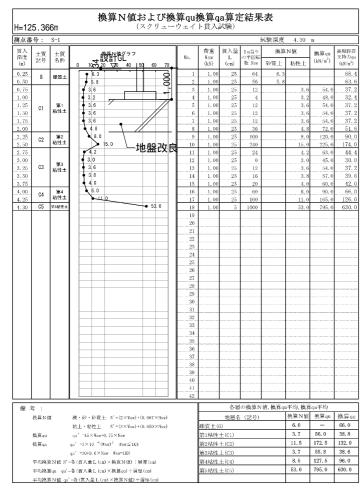


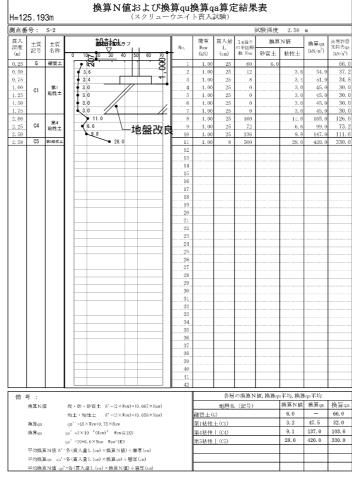

| 測点番 | 号: | S-3 | 設計GL | | | | | - | 試験深度 | 3, 88 | m | |
|-------|---|---------|---|-----------------|----------|-------------|-----------|---------------|------------|--------------|----------------------|--------------|
| 貫入 | 土質 | 土質 | ∇ | # + | | 荷重 | 貫入量 | | 換算 | N値 | 拖算 ou | 長期許 |
| 深度 | 記号 | 名称 | の「換算N値グラ の 0 104〇20 30 40 | s 6 8 | No. | Wsw (kN) | L (cm) | の半回転 数 Nsw | 砂質土 | 粘性土 | (kN/m ²) | 支持力 (kN/m |
| 0.25 | G | 確質土 | • 4.7 | | 1 | 1.00 | 25 | 40 | 4.7 | | | 54 |
| 0.50 | | | 3.6 | | 2 | 1.00 | 25 | 12 | | 3.6 | 54. 0 | 37 |
| 0.75 | | l 1 | • 3.8 | | 3 | 1.00 | 25 | 16 | | 3.8 | 57. 0 | 39 |
| 1.00 | | l 1 | 3.8 | /// I | 4 5 | 1,00 | 25 25 | 16 40 | | 3, 8 5, 0 | 57. 0 75. 0 | 39 |
| 1.50 | | 1 I | I 3.8 | | 6 | 1,00 | 25 | 16 | | 3.8 | 57, 0 | 39 |
| 1.75 | | l 1 | ♦ 3.0 | | 7 | 1,00 | 25 | 0 | | 3.0 | 45.0 | |
| 2.00 | C1 | 第1 | • 3.4 | | - 8 | 1.00 | 25 | 8 | | 3.4 | 51.0 | 3- |
| 2.25 | | 粘性土 | • 3.6 | \sim | 9 | 1.00 | 25 | 12 | | 3, 6 | 54. 0 | 31 |
| 2.50 | | l 1 | 4 3.6 4.0 | | 10 | 1,00 | 25 25 | 12 20 | | 3.6 | 54.0 | 31 |
| 2.75 | | I | 3.0 | // I | 11 | 1.00 | 25 | - 20 | | 4. 0 3. 0 | 60. 0 45. 0 | 30 |
| 3. 25 | | I | 3. 2 | | 13 | 1,00 | 25 | 4 | | 3. 2 | 48, 0 | 3 |
| 3, 50 | | l 1 | 3.4 | | 14 | 1.00 | 25 | 8 | | 3.4 | 51.0 | 34 |
| 3, 75 | ar. | 第5點性土 | 3.0 | <i>/</i> //// | 15 | 1.00 | 25 | -0 | | 3.0 | 45. 0 | 3 |
| 3, 88 | C5 | 第5粘性土 | 22.2 | | 16 17 | 1.00 | 13 | 385 | | 22. 2 | 333. 5 | 26 |
| | | 1 I | | 地盤改良 | 18 | | | | | | | |
| | | l 1 | | | 19 | | | | | | | |
| | | I | | | 20 | | | | | | | |
| | | l 1 | | | 21 | | | | | | | |
| | | l 1 | | | 22 23 | | | | | | | |
| | | I | | | 24 | | | | | | | |
| | | l 1 | | | 25 | | | | | | | |
| | | I | | | 26 | | | | | | | |
| | | l 1 | | | 27 | | | | | | | |
| | | I | | | 28 | | | | | | | |
| | | | | | 30 | | | | | | | |
| | | l 1 | | | 31 | | | | | | | |
| | | 1 I | | | 32 | | | | | | | |
| | | l 1 | | | 33 | | | | | | | |
| | | l 1 | | | 34 35 | | | | | | | |
| | | I | | | 36 | | | | | | | |
| | | l 1 | | | 37 | | | | | | | |
| | | | | | 38 | | | | | | | |
| | | | | | 39 | | | | | | | |
| | | | | | 40 41 | | | | | | | |
| | | | | | 42 | | | | | | | |
| 備: | ž | | | | | | 各層 | の振算N | 値, 換算.m | 1平均, 換第 | ioa平均 | |
| NB - | ・ 換算Nf | ŧ | 課・砂・砂賞士 N'-(2×K | er)+(0.067×Ner) | | | | (記号) | - a people | 換算N値 | | 換算 |
| | J. J. J. S. | - | 粘土・粘性土 N'=(3×K | | | 碟質上(| | (9,62-37) | | 4.7 | - | 54.0 |
| | 換算qu | | qu' -45×Wsw+0.75×Nsw | | | 第1粘性 | | | | 3.6 | 53.8 | 37. 0 |
| | 換算qa | | qa′=3×10 [€] (Wsw) ² Wsw≤ | 1KN | | 第5粘性 | | | | 22. 2 | 333. 5 | 260. |
| | | | qa' -30+0.6×Nsw Wsw-1KN | | | | | | | | | |
| | 平均换算 | pN他 N'- | 各(貫入量L(cm)×換算N値 |) ÷層厚(cm) | | | | | | | | |
| | 平均换等 | au'= | 各(質入量 L (cm)×换算qu): | 图序(cm) | | I | | | | | | l . |

| 架度 (m) 2.25 2.50 2.50 2.50 1.25 1.50 1.75 2.00 2.25 | :質 !号 G | S-4 土質 名称 裸質土 | 0 10 20 | N値グラフ | 00 | | | | | 试験深度 | 6.26 | m | |
|---|---------------|------------------------|---|---------------------|------------------|----------|--------------|----------|--------------|--------|--------------|-----------------|----------------------|
| 策度 並 (m) 0.25 0.50 0.76 1.00 1.25 1.50 1.75 2.00 2.25 2.50 | 1号 | 名称 | 0 10 20 | | | | 荷重 | 貫入量 | | 40 AB | N値 | l | 長期許到 |
| 0.00 0.25 0.50 0.75 1.00 1.25 1.50 1.76 2.00 2.25 2.50 | | | 0 10 20 | | . 91 | No. | Wsw | L | 1m当り の半回転 | | - | 換算qu (kN/m²) | 支持力g |
|), 50), 75 i, 00 i, 25 i, 50 i, 75 2, 00 2, 25 | G | 葆質土 | 9 4.7 | 30 40 50 | <u> </u> | | (kN) | (cm) | 数 Nsw | 砂質土 | 粘性土 | (815) III.7 | (kN/n ²) |
|), 75 1, 00 1, 25 1, 50 1, 75 2, 00 2, 25 2, 50 | | | | | - • | 1 | 1.00 | 25 | 40 | 4.7 | | | 54. |
| 1. 00 1. 25 1. 50 1. 75 2. 00 2. 25 2. 50 | | | 4.4 | // | | 2 | 1.00 | 25 | 28 | | 4.4 | 66.0 | 46. |
| 1. 25 1. 50 1. 75 2. 00 2. 25 2. 50 | | | 4.2 | | | 3 4 | 1,00 | 25 25 | 24 | | 4. 2 3. 4 | 63. 0 51. 0 | 44. 34. |
| 1. 50 1. 75 2. 00 2. 25 2. 50 | | | 3.0 | | | 5 | 1.00 | 25 | 0 | | 3. 0 | 45.0 | 30. |
| 1. 75 2. 00 2. 25 2. 50 | - 1 | | 9 3.0 | | | 6 | 1.00 | 25 | 0 | | 3.0 | | 30. |
| 2. 25 2. 50 | - 1 | | 3.6 | | | 7 | 1.00 | 25 | 12 | | 3, 6 | 54.0 | 37. |
| 2.50 | | | 3.0 | | | 8 | 1.00 | 25 | 0 | | 3.0 | 45.0 | 30. |
| | | 第1 | 4 2.3 | | | 9 | 0.75 | 25 | - 0 | | 2, 3 | 33.8 | 16. |
| | 01 | 粘性土 | 2.3 | _/// | | 10 | 0.75 | 25 | 0 | | 2.3 | 33, 8 | 16. |
| | | | 3.2 | 1 | | 11 | 1.00 | 25 25 | 4 | | 3.2 | 48.0 45.0 | 32. 30. |
| 3, 00 3, 25 | | | 5.4 | 4 | - | 12 13 | 1.00 | 25 | 48 | | 3. 0 5. 1 | 45.0 81.0 | 58. |
| 3, 50 | | | J 3 8 | | . 67.76 | 14 | 1.00 | 25 | 16 | | 3, 8 | 57.0 | 39. |
| 3, 75 | | | 4 3.0 | — <u>—</u> I | 盤改良 | 15 | 1.00 | 25 | 0 | | 3.0 | 45.0 | 30. |
| 1.00 | | | 4.6 | | | 16 | 1.00 | 25 | 32 | | 4.6 | 69.0 | 49. |
| 1. 25 | | | 4.0 | | | 17 | 1.00 | 25 | 20 | | 4.0 | 60.0 | 42. |
| 1. 50 | _ | - | 5.8 | | | 18 | 1.00 | 25 | 56 | | 5.8 | 87.0 | 63. |
| 1. 75 | | | 8.8 | | | 19 | 1.00 | 25 | 116 | | 8.8 | 132. 0 | 99. |
| 5.00 | | | 5.4 | | | 20 | 1.00 | 25 | 88 | | 7.4 | 111.0 | 82. |
| 5. 25 5. 50 | 24 | 第4 | 1 4.6 | | | 21 22 | 1.00 | 25 25 | 48 32 | | 5. 4 4. 6 | 81. 0 69. 0 | 58. 49. |
| 5. 75 | " | 粘性土 | 4.8 | | - | 23 | 1.00 | 25 | 36 | | 4.8 | 72.0 | 51. |
| 5. 00 | | | 5.0 | | | 24 | 1,00 | 25 | 40 | | 5.0 | 75.0 | 54. |
| 5. 25 | | | 1 5.8 | | | 25 | 1.00 | 25 | 56 | | 5, 8 | 87.0 | 63. |
| 5. 26 | 05 | 第5點性土 | | | | 26 | 1.00 | 1 | 5000 | | 253.0 | 3795.0 | 3030. |
| | | | | | | 27 | | | | | | | |
| | | | | | | 28 | | | | | | | |
| | | | | | | 29 | | | | | | | |
| | | | | | | 30 | | | | | | | |
| | | | | | | 32 | | | | | | | |
| | | | | | | 33 | | | | | | | ļ |
| | | | | | | 34 | | | | | | | |
| | | | | | | 35 | | | | | | | |
| | | | | | | 36 | | | | | | | |
| | | | | | - | 37 | | | | | | | |
| | | | | | | 38 | | | | | | | |
| | | | | | | 39 | | | | | | | |
| | | | | | | 41 | | | | | | | |
| | | | | | | 42 | | | | | | İ | |
| 備考 | | | | | | | | 2.6 | の適質な | 值 換管 | 平均,換算 | 100平均 | |
| | | | 76 TO 75 PC 1 | rt (0.100 - 0 | | | — | | の無鼻N | 155.并引 | 換算N値 | 換算qu | 換算qa |
| 換車 | N值 | | 殊・砂・砂質土 | | | | 000.000 1 / | | (記号) | | 鉄鼻N世 4.7 | 05.34.4U | 54.0 |
| 40.00 | | | | N° = (3 × Wsw) + ((| I. 050×Nsw) | | 縦質土(| | | | 3.6 | 54.6 | 37. 2 |
| 換算 | | | qu' =15 × Wsw 0.7 | | | | 第1粘性 | | | | 6.0 | 89.6 | 65.7 |
| 換無 | 8.qa | | qa' =3×10 ⁻⁶ (Wsw qa' =30+0.6×Nsw | | | | 第4粘性 第5粘性 | | | | 253.0 | 3795.0 | 3030.0 |

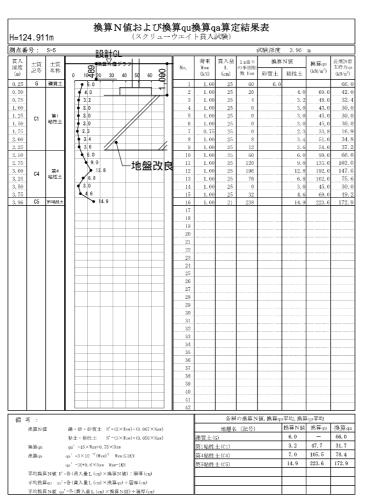

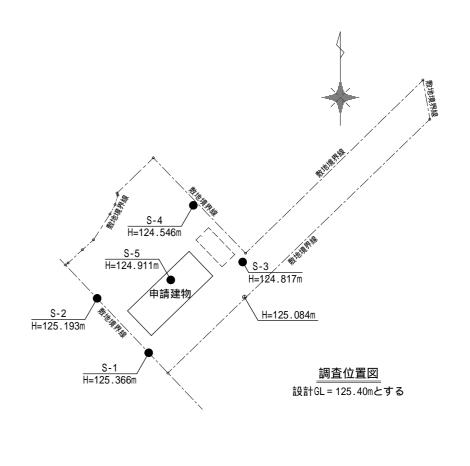

構造設計者 一級建築士 第241724号 小野芳美

一級建築士事務所 株式会社 工藤金正建築設計1級業業153872号 弘前市大字城東北2丁目2の6 TEL0172(27)1559 工 藤 金 正

年月日 担当 製 図 R 7. 3 Kudou Sugimi 0no

工事名称 令和7年度史跡大森勝山遺跡休息便益施設整備工事 図面名称 地質調査図

図面番号 S — 0 4

浅層地盤改良工法特記仕樣書

1 工法概要

本工法は現地盤土とセメント系固化材をバックホウで混合し、所要の強度を有する改良体を 造成する工法である。



区割り固化材配置

材料散布

混合撹拌

整地・敷き均し

転圧

2 一般事項

本工事は、本特記仕様書によるほか、「建築物のための改良地盤の設計及び品質管理指針」 ((財)日本建築センター)による。

改良厚さ、土量、位置および固化材の配合等は、土質や地盤状況により変更することがある。 本工事に先立ち、施工計画書を提出し監督員の承認を得るものとする。施工計画書には次の事項 を明記する。

- (1) 工事内容(改良厚さ、土量、位置、設計基準強度等)
- (2) 工程表
- (3) 施工方法(仕樣固化材、配合量等)
- (4) 施工機械
- (5) 施工管理方法
- (6) 品質管理方法
- (7) 安全管理方法
- (8) 請負業者の本工事責任者名
- (9) 本工事施工業者名および施工責任者名

3 特記事項

- (1) 改良厚さ、位置等は設計図による。
- (2) 改良体の設計基準強度:Fc= 195 kN/m²
- (3) 必ず事前に配合試験を行い配合量の妥当性を確認する。

4 配合管理

(1) 地盤改良に使用する固化材は、六価クロム抑制タイプのセメント系固化材とする。

(2) $Fc = (1 \text{ m} \cdot \text{V}) \cdot quf$

Fc: 設計基準強度 (kN/m²)

 $quf = Fc / (1 m \cdot v)$

m:相関係数 = 1.3

qul = quf / d1

Ⅴ:変動係数=0.45

d1:現場/室内強度比(0.5~0.8)

0.7を採用

(3) qul = $\{ 195 / (1 1.3 \times 0.45) \} / 0.7$

 $= 671 \text{ kN/m}^2$

(4) 推定配合量 80 kg/m³(最終的には配合試験により決定する)

5 施工

(1) 施工

改良対象地盤にマーキングしできあがった升目に改良体を散布する。 混合した改良土は、状況を見てできるだけ早期に転圧を行う。 改良土は、転圧完了後所定の強度を得るまで養生する。 施工に対して疑義が生じた場合は、直ちに監督員と協議し、その指示を受ける。 施工精度を満足しない場合は、監督員と協議しその指示を受け適切な処置をする。

6 施工管理

施工過程における管理方法は次の通りとする。

- (1) 固化材散布量
 - マーキングに基づき1tフレコンを所定面積内に均一に散布する。
- (2) 改良厚さ

混合中に機械を止めて、改良厚さをスタッフ等により測定する。

(3) 混合程度

固化材と改良対象土の色むらがなくなるまで混合する。

7 報告

工事完了後、次の事項について報告書をまとめて、監督員に提出する。

- (1) 施工日報(改良厚さ、位置、土量、配合量、固化材使用量等)
- (2) 固化材散布量、改良厚さの状況写真
- (3) 管理試験結果

8 管理試験


- (1) 一軸圧縮試験
 - 1) 現場採取供試体
 - 2 ヶ所から改良土を採取し、寸法 5cm×10cmの供試体を 3 個/箇所 作成し、一軸圧縮試験を行う。
 - 2) 材令28日で各箇所の圧縮強度の平均値が設計基準強度を上回ること。
- (2) 六価クロム溶出試験

国土交通省 国官技第16号、国営建第1号(平成13年4月20日)「セメント及び セメント系固化材を使用した改良土の六価クロム溶出試験要領(案)」による 六価クロム溶出試験を実施し、試験結果を提出するものとする。


> 事前配合試験段階 1 検体

> > 楼告記封老 — 奶建筑十 第2/172/1号

| | | | | | | | 佣 坦取引 有 | 級建架工 第24 | 11/24号 小到方夫 |
|----|--|-------|--------|-----|--------|------|-------------------------|----------|-------------|
| 備考 | 一級建築士事務所 青森県A 1第4 9 5号 | 承 認 | 担当 | 製 図 | 年月日 | 工事名称 | 令和7年度史跡大森勝山遺跡休息便益施設整備工事 | 縮尺 | |
| | ▲ 株式会社 工 藤 金 正 建 築 設 計 1級共第153872号 | | | | | | マ州/牛皮丈跡人林勝山良跡小芯供血肥設空開工事 | | |
| | | Kudou | Sugimi | 0no | R 7. 3 | 図面名称 | 浅層地盤改良工法特記仕様書 | - | 図面番号 S 0.5 |
| | 弘前市大字城東北2丁目2の6 TEL0172(27)1559 工 藤 金 正 | | | | | 凶固石砂 | | | 3 — 0 3 |

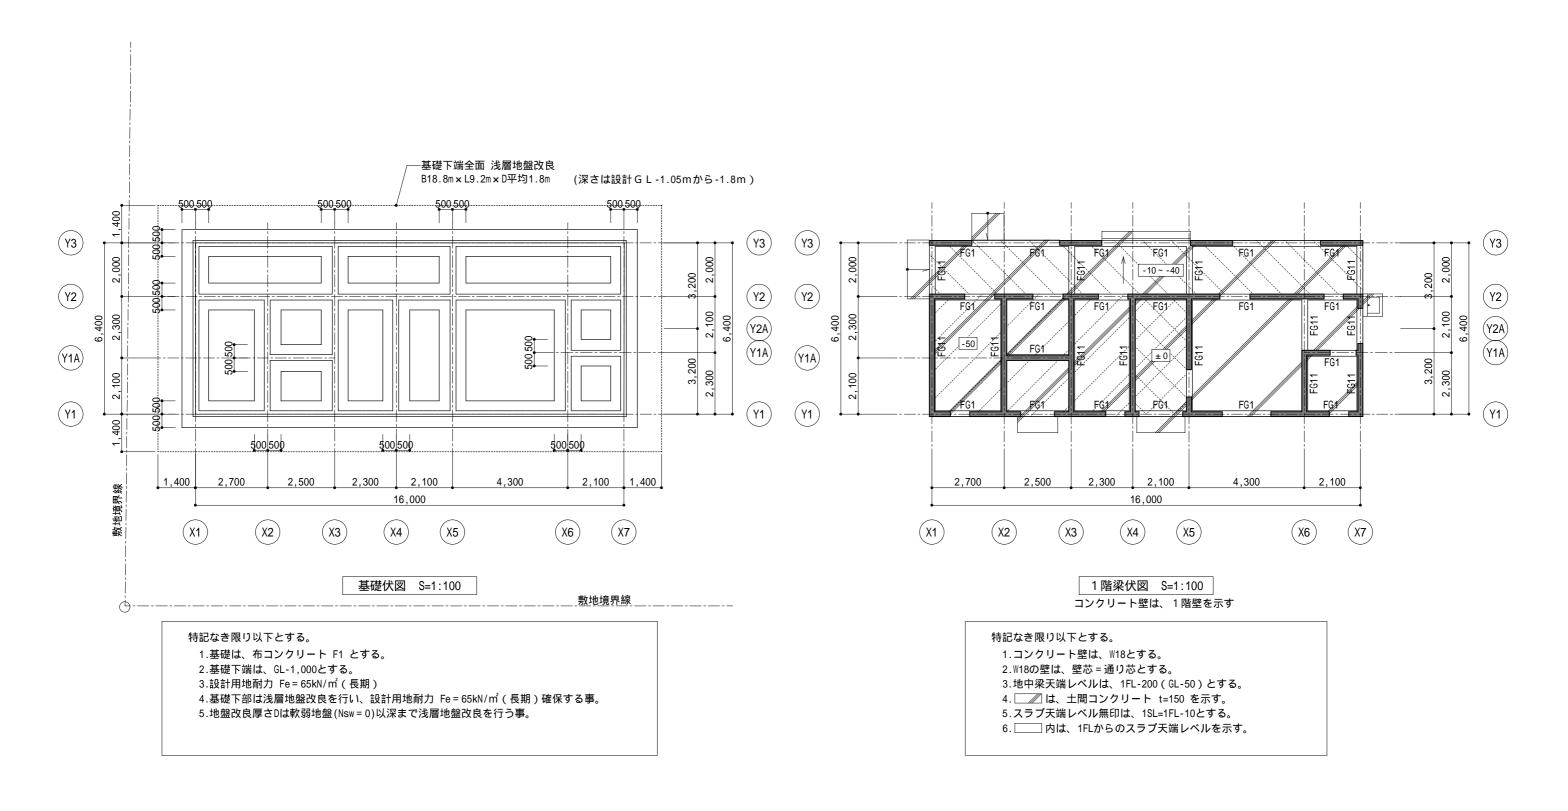

| 備考 | 一級建築士事務所 | 青森県A 1第4 9 5号 月 | 承 認 | 担当 | 製図 | 年月日 | 工事名称 | 令和7年度史跡大森勝山遺跡休息便益施設整備工事 | 縮尺 | |
|----|-------------------------------|------------------------|-------|--------|-----|--------|------|----------------------------|-------|--------------|
| | ∥ ₩⇒△¼T茲△∵孕ᅉ扒≒ | ▶ 1級建築+第153872号 | | | | | 工事口彻 | 7117 千皮头吻八林肠山虚吻 怀心使血池政罡隔上事 | | |
| | | | Kudou | Sugimi | 0no | R 7. 3 | 図面名称 | 基礎伏図、1階梁伏図 | 1:100 | 図面番号 S — 0.6 |
| | 弘前市大字城東北2丁目2の6 TEL0172(27)155 | 9 | | | | | | 至能区区、「相不区区 | | 3 00 |

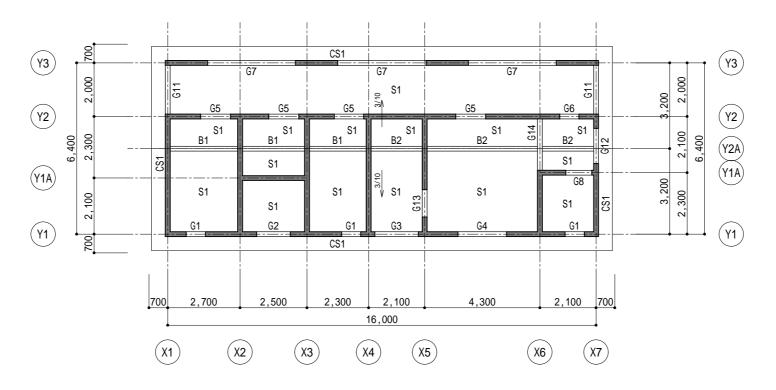



R 階梁伏図 S=1:100 コンクリート壁は、1 階壁を示す


特記なき限り以下とする。


- 1.コンクリート壁は、W18とする。
- 2.₩18の壁は、壁芯=通り芯とする。
- 3.梁天端レベルは、水勾配なりとする。
- 4.スラブ天端レベルは、水勾配なりとする。

| 備考 | " 一級建築士事務所 | 青森県A 1第4 9 5号 承 | 認 担 当 | 製図 | 年月日 | 工事名称 | 令和7年度史跡大森勝山遺跡休息便益施設整備工事 | 縮尺 | 設計番号 | |
|----|-----------------------------|---------------------------|-----------|-----|--------|------|-------------------------|-------|--------|-------|
| | ▓● 株式会社 工 藤 金 正 建 築 設 | · 青十 1級建築土第153872号 | | | | 工事口彻 | マ和 / 千皮文 | | | |
| | 弘前市大字城東北2丁目2の6 TEL0172(27)1 | | ou Sugimi | Ono | R 7. 3 | 図面名称 | R階梁伏図 | 1:100 | 図面番号 S | — 0 7 |

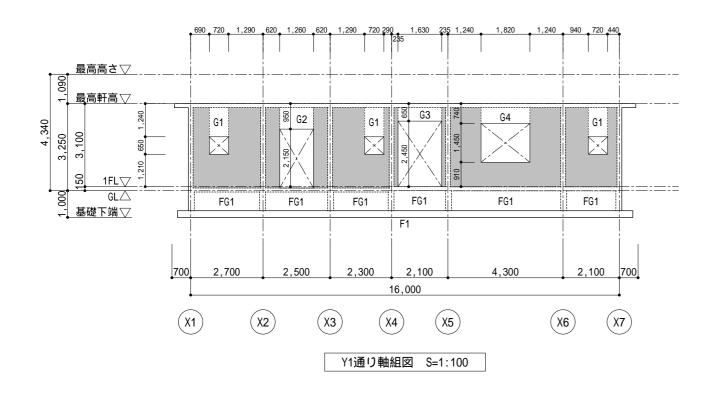

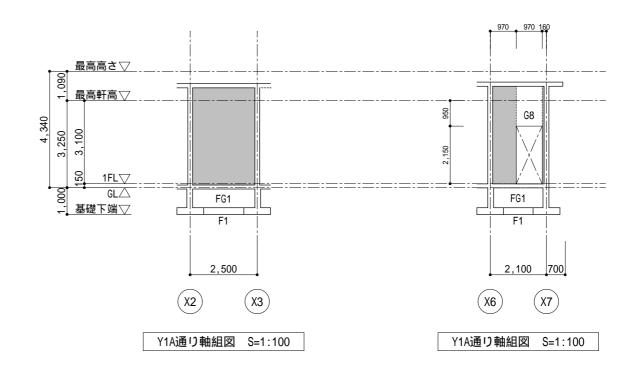


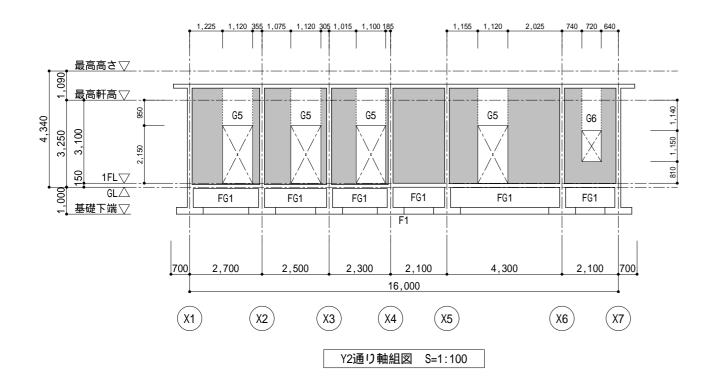


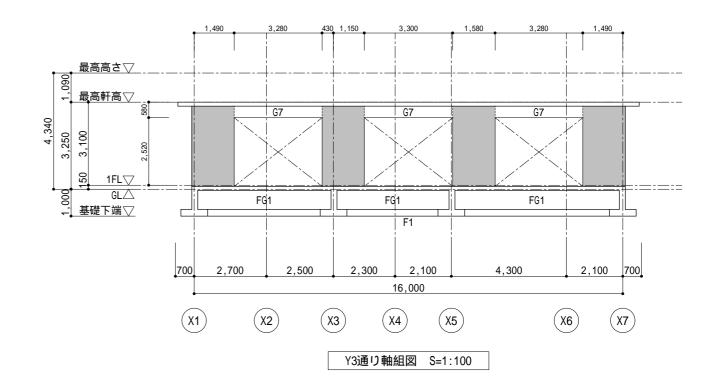

特記なき限り以下とする。 1. は、W18とする。

| | | | | | | 特定权可占 | 淑廷未工 为2 | 711277 7 |) I I I I I |
|----------------------------|-------|--------|-----|--------|------|--------------------------|---------|----------|-------------|
| 一級建築士事務所 青森県A 1第4 9 5号 | 承 認 | 担当 | 製 図 | 年月日 | 工事名称 | 令和7年度史跡大森勝山遺跡休息便益施設整備工事 | 縮尺 | 設計番号 | |
| | | | | | 工争行机 | マ州/ 牛皮丈娜人林勝山退娜怀忠使鱼爬故堂佣工事 | | | |
| 株式会在 上 膝 壶 止 建 架 設 計 「 | Kudou | Sugimi | Ono | R 7. 3 | 図面名称 | 献 42 図 (1) | 1:100 | 図面番号 | c 00 |
| | | | | | 凶囬右你 | 軸組図(1) | | | 5 — 0 8 |

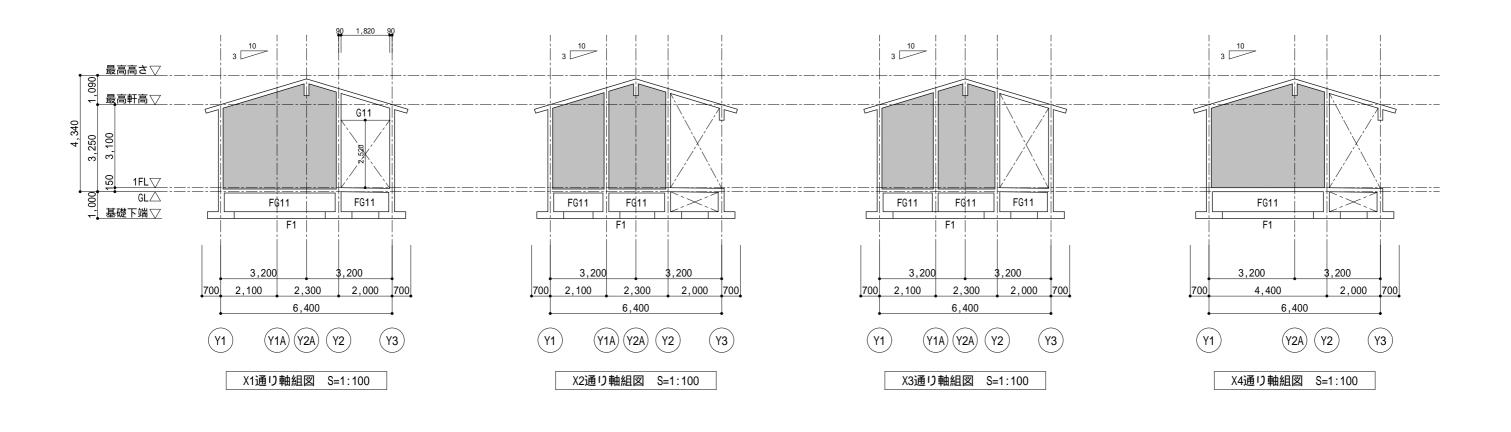


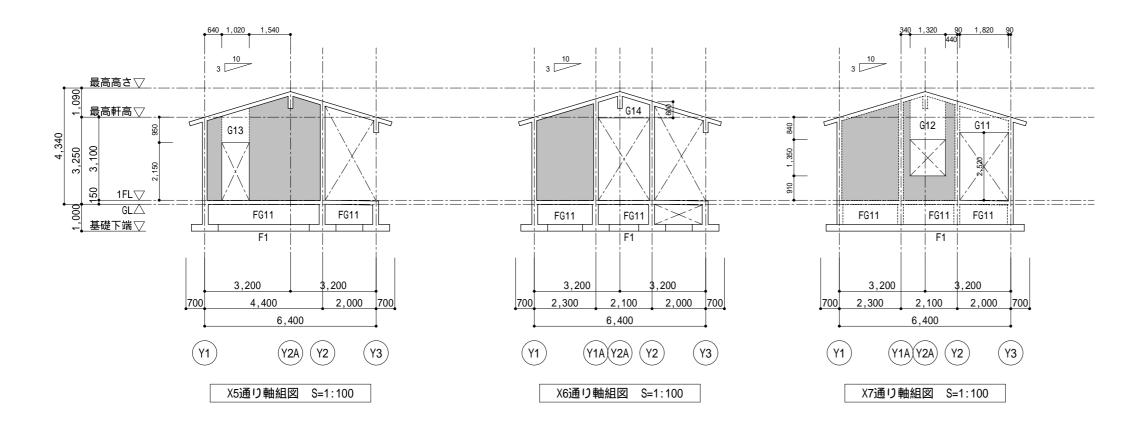

特記なき限り以下とする。 1. _____ は、W18とする。

| 備考 | 一級建築士事務所 | 青森県A 1第4 9 5号 | 承 認 | 担当 | 製図 | 年月日 | 工事名称 | 令和7年度史跡大森勝山遺跡休息便益施設整備工事 | 縮尺 | 設計番号 | |
|----|---|-------------------------|-------|-------------|-----|--------|------|--------------------------|-------|------|---------|
| | ▲ 株式会社 工 藤 金 正 建 築 設 | 責十 1級建築土第153872号 | | | _ | | 工事口彻 | 7 们 / 千皮又则八林防山 退则 | | | |
| | 弘前市大字城東北2丁目2の6 TEL0172(27)15 | ··· ^ | Kudou | udou Sugimi | 0no | R 7. 3 | 図面名称 | 軸組図(2) | 1:100 | 図面番号 | S — 0 9 |
| | 34133127 (3 74210 - 3 74 - 17 - 1 - 2 - 1 - 1 (- 1) | | | | | | | | | | |


基礎リスト S=1:30

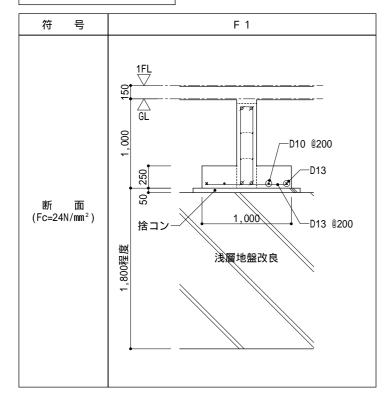


地中梁リスト S=1:30

| 位置 全断面 全断面 (FC=24N/mm²) (Kmm²) (Kmm | 符号 | F G 1 | F G 1 1 |
|--|---------------------|------------|----------------|
| 断面 (Fc=24N/mm²) 浅層地盤改配 浅層地盤改配 2-D16 2-D16 | 位 置 | 全 断 面 | 全 断 面 |
| 上端筋 2-D16 2-D16 | 断 面 (Fc=24N/mm²) | 150 P | PO 200 200 200 |
| | B × D | 220 × 950 | 220 × 950 |
| 下端筋 2-D16 2-D16 | 上端筋 | 2 - D 1 6 | 2 - D 1 6 |
| | 下端筋 | 2 - D 1 6 | 2 - D 1 6 |
| スターラップ [°] □ -D10 @200 □ -D10 @200 | スターラッフ゜ | □-D10 @200 | □-D10 @200 |
| 腹筋 4-D10 4-D10 | 腹筋 | 4 - D 1 0 | 4 - D 1 0 |

置きスラブ配筋要領 S=1:30

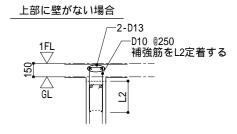


上部に壁がある場合

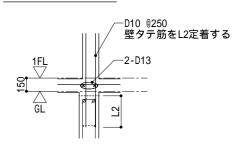

スラブリスト

| | | スラフ | プ配筋リスト | (モチアミ) | |
|-------|---------|------|--------------|--------------|----|
| 함 문 | スラブ厚 | 位 罢 | 短辺方向(主筋) | 長辺方向(配力筋) | 備考 |
| EU 75 | 人ノノ序 | 11 直 | 全 域 | 全 域 | |
| S 1 | t = 150 | 上端筋 | D10·D13 @200 | D10 D13 @200 | |
| 3 1 | ι = 150 | 下端筋 | D10·D13 @200 | D10 D13 @200 | |
| C S 1 | t = 150 | 上端筋 | D10·D13 @200 | D10 @200 | |
| C 3 1 | ι = 150 | 下端筋 | D10·D13 @200 | D10 @200 | |
| | | | | | |
| | | | | | |
雜配筋図 S=1:30

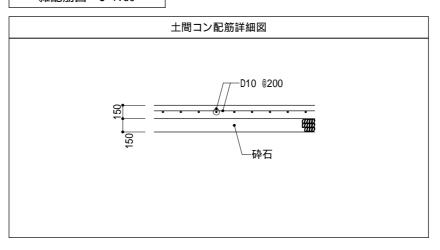

壁リスト S=1:30

2.幅止め筋は、D10 @1,000とする。

鉄筋記号 ø D 1 6

特記事項

1. B × D

| 7 | 等 号 | W 1 8 | 開口補強筋 |
|---|------------------|-------------------------|---|
| | 新 面 ≔24N/mm²) | 180 | 成 開口 40d 2 00 2 00 2 00 3 |
| 3 | タテ筋 | D10 @250 ダブ ル配 筋 | |
| Ξ | ヨコ筋 | D10 @250 ダブル配筋 | |
| 補 | タテ筋 | 2 - D13 | |
| 強 | ヨコ筋 | 2 - D13 | |
| 筋 | 斜メ筋 | 1 - D13 | |

構造設計者 一級建築士 第241724号 小野芳美

| | | | | | | 博尼以刊 | 拟连未工 为2. | 117245 小封万天 |
|---|-------|--------|-----|--------|------|-------------------------|----------|-------------|
| 一級建築士事務所 青森県A 1第4 9 5号 | 承 認 | 担当 | 製 図 | 年月日 | 工事名称 | 令和7年度史跡大森勝山遺跡休息便益施設整備工事 | 縮尺 | 設計番号 |
| # # A A T 本 A T A 第 1 1 1 1 1 1 1 1 1 1 1 1 1 1 1 1 1 1 | | | | | 工争行机 | マ和/牛皮丈奶入林勝山退奶怀心使血肥改空佣工事 | | |
| ★ 株式芸社 上 膝 並 止 建 架 設 計 「 | Kudou | Sugimi | 0no | R 7. 3 | 図面名称 | 基礎リスト、地中梁リスト | 1:30 | 図面番号 6 10 |
| | | | | | 凶固名例 | スラブリスト、雑配筋図、壁リスト | | 5 — 10 |

大梁リスト S=1:30


| 階 | 符号 | G 1 | G 2 | G 3 | G 4 | G 5 | G 6 | G 7 | G 8 |
|--------|---------------------|-------------|------------|------------|------------|-------------|-------------|------------|-------------|
| Pá | 位 置 | 全断面 | 全 断 面 | 全 断 面 | 全断面 | 全断面 | 全断面 | 全断面 | 全断面 |
| R 階 | 断 面 (Fc=24N/mm²) | | | | | | | | |
| | B × D | 180 × 1,240 | 180 × 950 | 180 × 650 | 180 × 740 | 180 × 1,550 | 180 × 1,740 | 180 × 580 | 180 × 1,640 |
| | 上 端 筋 | 2 - D13 | 2 - D13 | 2 - D13 | 2 - D13 | 2 - D13 | 2 - D13 | 3 - D13 | 2 - D13 |
| | 下 端 筋 | 2 - D13 | 2 - D13 | 2 - D13 | 2 - D13 | 2 - D13 | 2 - D13 | 3 - D13 | 2 - D 1 3 |
| | スターラッフ゜ | □-D10 @250 | □-D10 @250 | □-D10 @250 | □-D10 @250 | □-D10 @250 | □-D10 @250 | □-D10 @250 | □-D10 @250 |
| | 腹 筋 | D10 @250 | D10 @250 | D10 @250 | D10 @250 | D10 @250 | D10 @250 | D10 @250 | D10 @250 |

| _ | | | | | | | | | | | |
|--------|---------------------|-----------|-------------|-------------|-------------|-----------|-------------|-----------|------------|--|--|
| 階 | 符号 | G | 1 1 | G | 1 2 | G | 1 3 | G | 1 4 | | |
| ra | 位 置 | Y3通り側端部 | Y2通り側端部 | 水下側 | 水上側 | 水下側 | 水上側 | 水下側 | 水上側 | | |
| R 階 | 断 面 (Fc=24N/mm²) | | | | | | | | | | |
| | B × D | 180 × 580 | 180 × 1,180 | 180 × 1,560 | 180 × 1,800 | 180 × 950 | 180 × 1,440 | 180 × 600 | 180 × 980 | | |
| | 上端筋 | 2 - 1 | D 1 3 | 2 - | D 1 3 | 2 - 1 | D 1 3 | 2 - 1 | 013 | | |
| | 下 端 筋 | 2 - 1 | D 1 3 | 2 - | D 1 3 | 2 - | D 1 3 | 2 - 1 | D 1 3 | | |
| | スターラッフ゜ | ☐ - D1(| 0 @250 | □ - D1 | 0 @250 | ☐ - D1(| 0 @250 | ☐ - D1(| □-D10 @250 | | |
| | 腹筋 | D10 | @250 | D10 | @250 | D10 | D10 | D10 @250 | | | |

小梁リスト S=1:30

| 符号 | B 1 | B 2 |
|---------------------|------------|------------|
| 位 置 | 全 断 面 | 全 断 面 |
| 断 面 (Fc=24N/mm²) | | |
| B × D | 180 × 600 | 180 × 600 |
| 上端筋 | 2 - D13 | 3 - D 1 3 |
| 下 端 筋 | 2 - D13 | 3 - D 1 3 |
| スターラッフ゜ | □-D10 @250 | □-D10 @250 |
| 腹 筋 | D10 @250 | D10 @250 |

特記事項 1. B × D

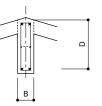


鉄筋記号 * D13

特記事項 1. B × D



2.幅止め筋は、D10 @1,000とする。

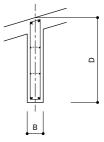


2.幅止め筋は、D10 @1,000とする。

鉄筋記号


* D13

構造設計者 一級建築士 第241724号 小野芳美

| 一級建築士事務所 | 青森県A 1第4 9 5号 月 | 承 認 | 担当 | 製 図 | 年月日 | 工事名称 | 令和7年度史跡大森勝山遺跡休息便益施設整備工事 | 縮尺 | 設計番号 |
|------------------------------------|-----------------|-------|--------|-----|--------|------|-------------------------|--------|---------------|
| • 株式会社 工 藤 金 正 建 築 設 計 | - 1級建築土第153872号 | | | • | | 工事口彻 | ~11 / 千皮文则八林防山虚则 | 1 · 20 | |
| 弘前市大字城東北2丁目2の6 TEL0172(27)1555 | " | Kudou | Sugimi | Uno | R 7. 3 | 図面名称 | 大梁リスト、小梁リスト | 1:30 | 図面番号 S ── 1 1 |

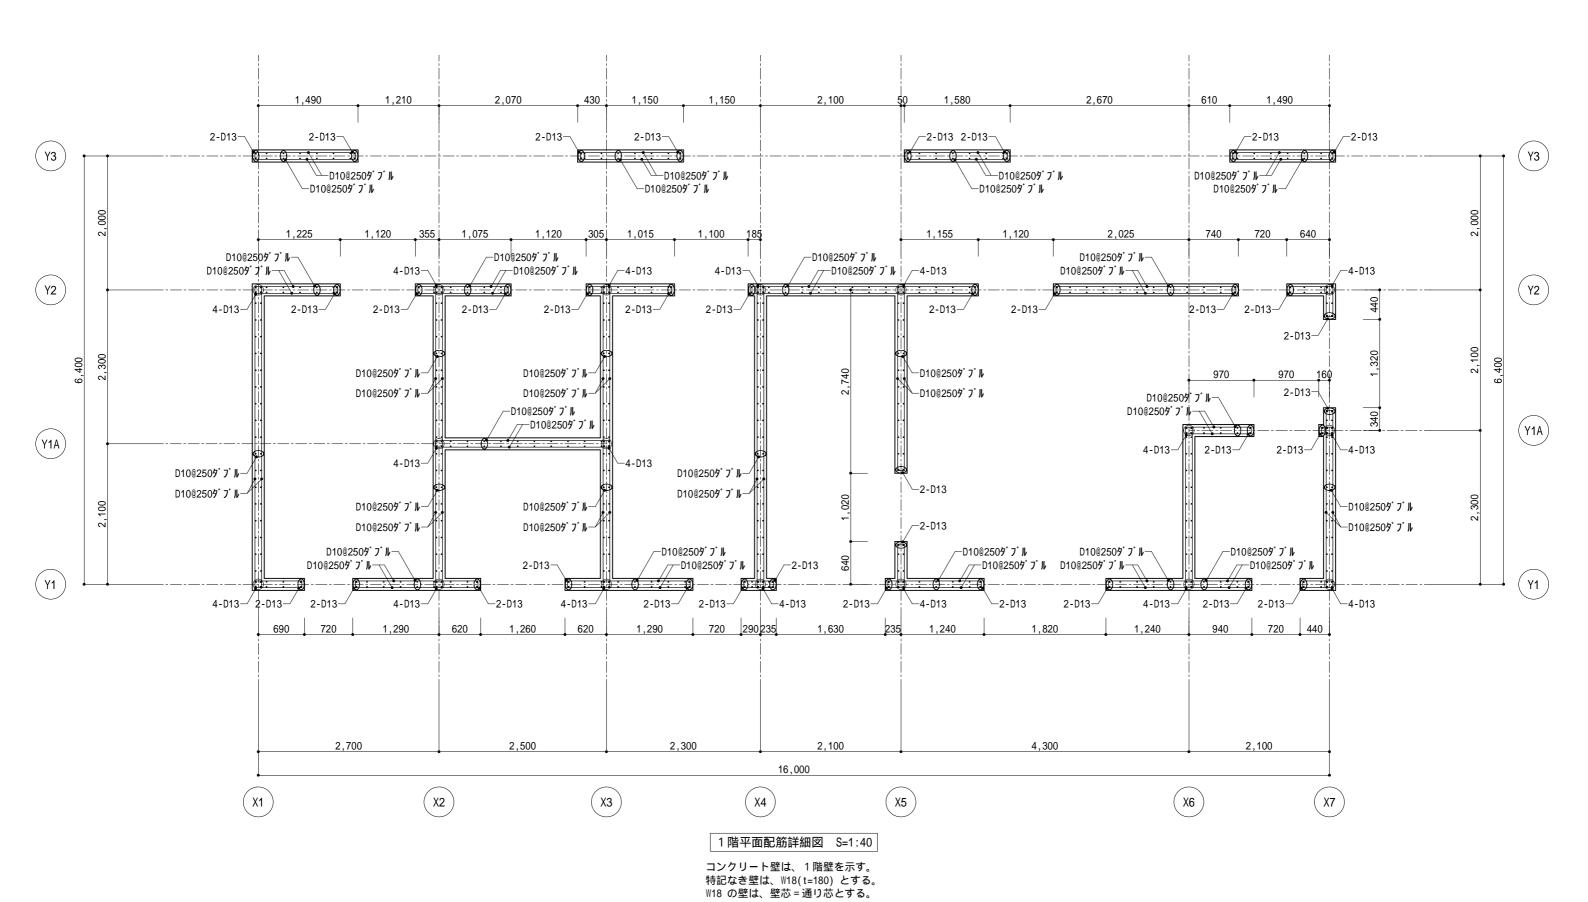


構造設計者 一級建築士 第241724号 小野芳美 製図 年月日 一級建築士事務所 青森県A 1第4 9 5号 工事名称 令和7年度史跡大森勝山遺跡休息便益施設整備工事 株式会社 工藤金正建築設計 1級建築土第153872号 図面番号 R 7. 3 1:40 S — 12 図面名称 配筋詳細図 弘前市大字城東北2丁目2の6 TEL0172(27)1559 工 藤 金 正

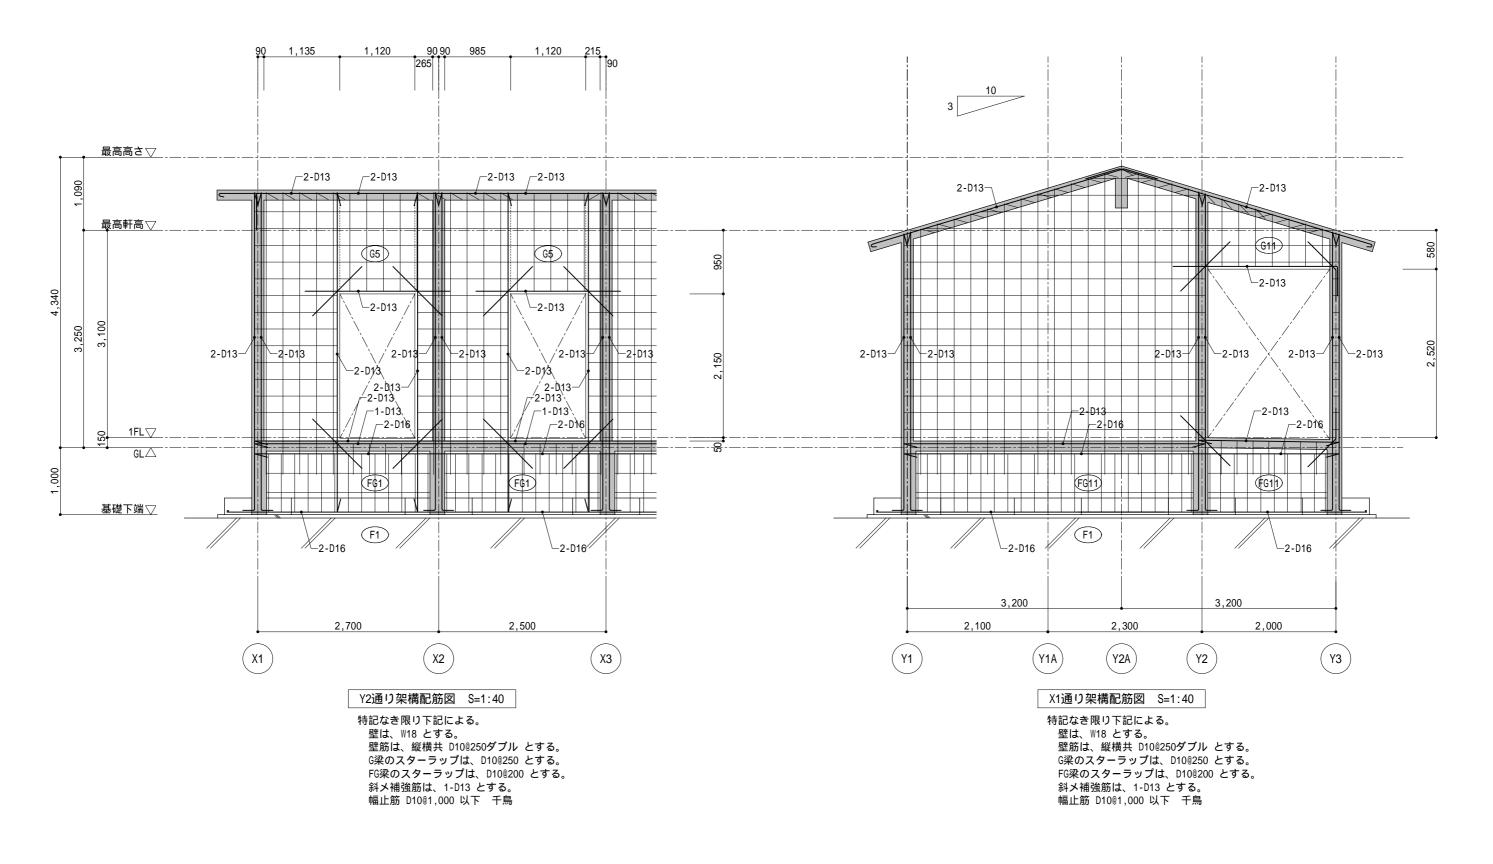


構造設計者 一級建築士 第241724号 小野芳美

| 備考 | " 一級建築士事務所 | 青森県A 1第4 9 5号 | 承 認 | 担当 | 製図 | 年月日 | 工事名称 | 令和7年度史跡大森勝山遺跡休息便益施設整備工事 | 縮尺 | |
|----|--------------------------------|---------------|-------|--------|-----|--------|------|-------------------------|------|------------|
| | | 1級建築土第153872号 | | | | | 工事口彻 | マ和7年及文财八林防山退财外心使血池政罡用工事 | | |
| | ₩ 株式芸紅 丄 膝 盂 止 建 栄 設 計 | - # A - | Kudou | Sugimi | 0no | R 7. 3 | 図面名称 | 架構配筋図 | 1:40 | 図面番号 c 1 3 |
| | 弘前市大字城東北2丁目2の6 TEL0172(27)1559 | 工 滕 金 正 | | | | | 四凹口彻 | 木 鸺 癿 舠 凸 | | 3 - 13 |

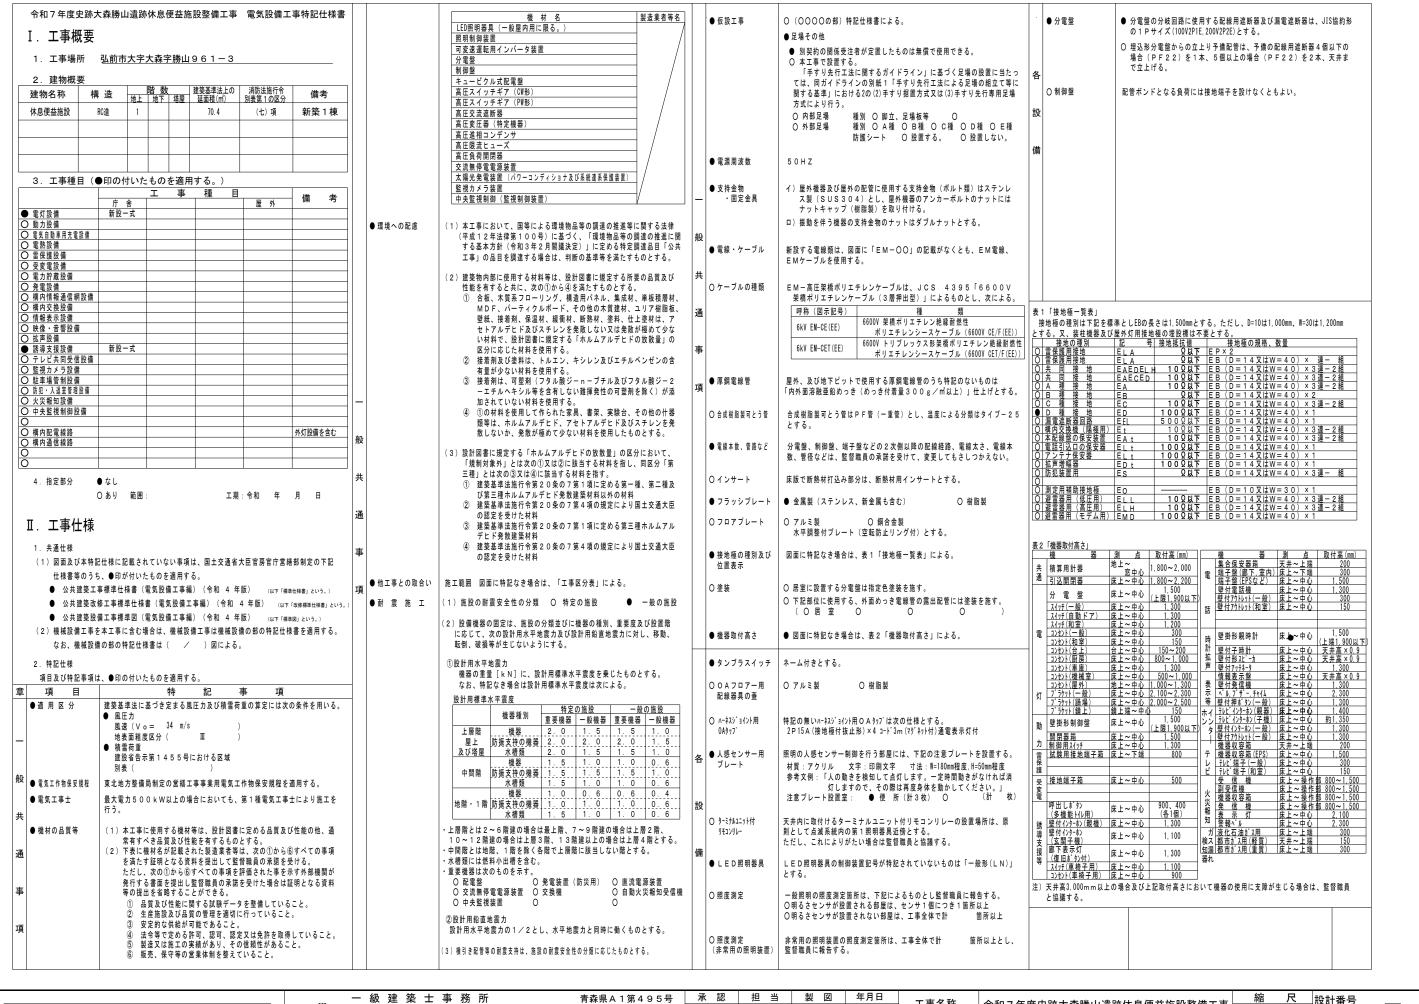

| 一 級 建 築 士 事 務 所 | 青森県A1第495号 | 承認 | 担当 | 製図 | 年月日 | 工事名称 | 令和7年度史跡大森勝山遺跡休息便益施設整備工事 | <u>縮</u> | マニシ 設計番号 | |
|------------------------------------|-----------------|-------|--------|-----|--------|-------------------|-------------------------------|----------|----------|--------------|
| 株式会社 工藤金正建築設計 | ┗ 1級建築+第153879号 | | | | | 工事句你 | 令和7年度史跡大森勝山遺跡休息便益施設整備工事 | i | | |
| | 1 | Kudou | Sugimi | 0se | R 7. 3 | m - 21 | 雨气机供料和从找事 | _ | 図面番号 | - 0.1 |
| 弘前市大字城東北2丁目2の6 TEL0172(27)1559 | 工 藤 金 正 | | | | | 図面名称 | 電気設備特記仕様書 | ı | | E — 0 1 |

| | 百日 | | MEV | 进 本 | | 項目 | | MEN | 进业 | | 項目 | | MEV | , | 债者 | 頂日 | - | М Е. | T |
|----------------|----------------------|-------|----------|------------|---------------|---|-------------------|------|-----------|----------|--|------------------|----------|---|-------|---|----|------------------------|---------|
| 本関係 | 項目 | A E | M E V | 備考 | | 項目 | AE | M EV | 備考 | 白字及毒毛堆 | 項目 | AE | IN F | ′ | 備考 | 項目 | AE | IVI E V | |
| | # X = 11 = f | | 1010 | | | ユニットパス・シャワーユニット | | 0 | | 自家発電設備 | 卢 | Πο | | | エレベータ | | | $\overline{}$ | \top |
| 梁・壁・床) ・開口部 | 貫通スリーブ | 0 | 7010 | | | 既製浴槽 | 0 | | | - | 自家発電装置 | | | | | 機械室・昇降路の躯体 | 0 | + | ++ |
| | 貫通スリーブの補強 | 0 | | | | コンクリート浴槽 | | 0 | | _ | 発電装置 基礎 | 0 | | | | 機械室の床開口 | 0 | + | ++ |
| | 開口部の型枠・補強 | | | | | 浴槽排水金物 | | 0 | | - | トレンチ | | | | | 機械室の床配管ピット・蓋 | 0 | + | ++ |
| | 貫通スリーブ・開口部の墨出し | | | | * 25 45 10 11 | 洗濯機パン | 0 | | | | トレンチ用蓋 | | | | | 機械室の上げ床コンクリート打設・仕上 | | | ++ |
| | 貫通スリーブ・型枠部の穴埋め | | 700 | 防火・防煙区画 | 事務室廻り | フリーアクセスフロアパネル切込み加工 | - | | | - | 主燃料タンク(充填砂共) | - | | | | 巻上機周囲のチェッカープレート敷 | | 10 | ++ |
| | | | | | | フリーアクセスフロア給排気グリル | 0 | | | 4 | 主燃料タンク用 基礎、外郭工事 | 0 | | | | 昇降路内ピット防水 | 0 | | ++ |
| | | | | | | フリーアクセスフロアコンセント | 0 | | | - | 同上杭及び杭頭処理 | 0 | | | | ピット点検タラップ | | - | ++ |
| C造(梁・ の貫通孔・ | 鉄骨貫通銅管スリーブ | 0 | | | | 壁・天井空調用給排気グリル | | 0 | | 4 | 燃料小出タンク | 0 | | | | 各階出入口穴あけ・同補強 | 0 | - | ++ |
| | 貫通スリーブ | | 00 | | その他 | 感知器連動防火戸のレリーズ用切込み | 0 | | | _ | 燃料小出タンク基礎 | | \vdash | | | 三方枠取付・枠廻り埋戻し・同補強 | | | ++ |
| | 貫通スリーブの補強 | 0 | | | | 消火器ボックス | 0 | | | _ | 防油堤 | 0 | | | | 昇降路がS造の場合の出入口扉・三方枠 及び幕板の受け | 0 | | |
| | 開口部の型枠・補強 | 0 | | | | 表面仕上が必要な全熱交換機等の表面仕上 | 0 | | ボード類、塗物のみ | 支 | 通気管 | 0 | | | | 昇降路の中間ビーム、ブラケット、 | | | |
| | 貫通スリーブ・開口部の墨出し | 0 0 | 00 | | | 壁・天井・床点検口 | 0 | | M・E用含む | | 給油ボックス | 0 | | | | レールブラケット支持柱、他昇降路内の 鋼製部材一式 | | | |
| | 貫通スリーブ・型枠部の穴埋め | 00 | | 防火・防煙区画 | | 駆動装置が電動の建具類の1次電源、 1次・2次配管、及び手元電源スイッチ | 0 | | レールヒータ用の | | 給油ボックス 基礎 | 0 | | | | 昇降路がS造の場合の中間ビーム | 0 | | \Box |
| | 予備スリーブの穴埋め | 00 | | 防火・防煙区画 | | 同上本体・駆動装置・検出装置(センサー) | | | 手元スイッチを含 | <u>υ</u> | 屋外トレンチ | 0 | | | | 及びブラケットの受けピース 機械室天井・昇降路内フック取付 | 0 | | ++ |
| | | | | | | 駆動装置が電動のブラインド・排煙オペレー | | | | - | 屋外トレンチ用 蓋 | 0 | | | | | 0 | | ++ |
| | | | | | | ター等の1次配線及び1次・2次配管 | | | | 4 | 危険物表示板 | | | | | ホール押釦・インジケータなどの壁開口 | - | | ++ |
| の基礎 | 機器取り付け用アンカー・架台 | | 00 | | | 同上本体・操作スイッチ及び2次配線 | 0 | | | 電気配管配線 | | | | | | 機械室内換気設備 | | $\stackrel{\smile}{+}$ | ++ |
| | 基礎 | 0 | | | | 電動スクリーン用ボックス | 0 | | | | 機器附属の制御盤以降の2次側配管配線(接触線共) | | 00 | | | エレベーター制御盤までの一次側動力用配管配線工事 | | | |
| | 太陽光発電設備基礎 | 0 | | | | 電気錠及び扉~枠通電金具及び2次配線 | 0 | | | _ | (接地線共) 機器附属の制御盤への1次側電源供給 | | | | | (AC3相 200V50HZ) | | - | ++ |
| | 太陽光発電設備架台 | 0 | , | | | 同上用1次配線及び1次・2次配管 | 0 | | | | 配管配線(接地線共) | - | | | | エレベーター制御盤までの 一次側電灯用配管配線工事 | | | |
| | トラフ・ピット類(ふたを含む) | 0 | | | | 避雷導体の接続 | 0 | | | | 自動制御盤と動力盤との電源供給の渡り配管配線(接地線共) | 0 | | | | (AC単相 100V50HZ) | | _ | \perp |
| | RC造各種ピット | 0 | | | | 笠木を棟上げ導体とした場合の笠木~ 笠木の接続 | 0 | | | | 機器と附属操作スイッチの渡り配管配線 | | 00 | | | エレベーター制御盤までの 接地用配管配線工事 (D種接地) | | | |
| | 同上用マンホール・タラップ | 0 | | | | ルーフドレン及びたてどい | 0 | | | | 注油口内アース端子からの アース用配管配線 | | | | | エレベーター制御盤までの | | | |
| | 排水溝 | 0 | | | | 煙突の水抜き管 (排水管) | 0 | | | 1 | ACP屋外機と屋内機の渡り電源・ | | 0 | | | 火災警報用配管配線工事 | | | |
| | オイルサービスタンクの防油堤 | 0 | | | | 地震感知器の配管配線 | | 0 | | 1 | 信号・アース用配管配線 ACPマルチ形屋内機の電源・アース用 | | | | | エレベーター制御盤から 非常用インターホンまでの配線及び | | | |
| | フリーアクセスフロア内の防水堤 | 0 | | | | 防煙ダンパーと連動制御器までの配管配線 | | | | 1 | 配管配線 | + + - | | | | インターホン取付工事 | | + | +-+ |
| | | | | | | 及び連動制御盤から煙感知器までの配管配線 | \coprod° | | | _ | 機器・電極棒用の電源配管配線 | 0 | | | 電極棒はM | エレベーター制御盤までの 館内放送用配管配線工事 | | | |
| | 設備室内床排水管 | 00 | | | | | | | | | 屋内消火栓ポンプ制御盤から消火栓ポンプ 始動装置への電源・信号線の配管配線 | 0 | | | | エレベーター保守遠隔監視用(電話回線) | | | |
| | 既設埋設配管配線調査(X線探査含む) | | / • | | 屋外関係 | | | | | | | | | | | 配線工事(MDFからエレベーター制御盤 まで)※図示された場合 | | | |
| 係 | | | | | 排水・ハンドホール | レ雨水排水設備 | 0 | | | | | | | | | エレベーター保守遠隔監視用 (電話回線) 配管工事 (MDFからエレベーター制御 | | | |
| ‡・壁下地 | ボード類の切り込み | 0 | | | 9 9 9 | くつ洗いの排水金物・排水管 | 0 | | | | | | | | | 盤まで) | | | |
| | 下地材の切込み・補強 | | | | | 駐車場・車庫廻りのガソリントラップ | 0 | | | 7 | | | | | | エレベーター制御盤からエレベーター 監視盤又は警報盤までの配管配線工事 | | 0 | |
| | 開口部の墨だし | | | | | 雑排水・汚水排水設備 | | 0 | | 1 | | | | | | エレベーター制御盤からエレベーター内 | | | + |
| ±切 | 切込み・補強 | 0 | - | | | ハンドホール | 0 | | | 1 | | | | | | 監視カメラまでの配管配線工事 | | + | ++ |
| | 各種ボックス類 | 0 0 | | | | E・M桝で充填用マンホールふたを | 0 | | | 1 | | | | | | 緊急地震速報受信用配管工事 | 0 | - | ++ |
| | | | | | | 使用した場合の表面仕上 雨水利用設備 | 0 | | | - | | | | | | 昇降路頂部煙感知器・熱感知器設備工事 | 0 | _ | ++ |
| レト及び -ト | 設備機器類用 | 0 | | | | (ルーフドレン、縦樋はA、縦樋から集水桝までM) | | | | 4 | | | | | | ピット内点検用コンセント設備工事 | 0 | _ | ++ |
| | | | | | | | | | | | | | | | | エレベーターシャフト吊りフック (必要な場合、建築工事に支給) | | 0 | |
| 目係 | 外壁ガラリ | 0 | | | オイルタンク廻り | オイルタンク本体(充填砂共) | 0 | 0 | | | | | | | | | | + | ++ |
| | 防風板 | 0 | | | | オイルタンクの外郭、基礎 | 0 | | 土工事含む | | | | | | | レールブラケット取り付けファスナー (必要な場合、建築工事に支給) | | 0 | |
| | ウェザーカバー・ベントキャップ | | 0 | | | 同上杭及び杭頭処理 | 0 | | | | | | | | | 新力計別田帯力計から自動型の修士での | | | ++ |
| | 排気フード(標準詳細図によるステンレス製 | 0 | | | | | | | | | | | | | | 動力計測用電力計から自動制御盤までの 配管・配線工事 | | 0 | |
| | 排気フード (レンジフード等既製品) | | 0 | | ユニット型浄化槽 | | 0 | | | | | | | | | | | | |
| 器 | 流し台・吊り戸棚・水切り棚・コンロ台 | 0 | | 厨房用はM | | 上記以外のユニット型浄化槽本体・ 配管及び据付等(充填砂共) | | 0 | | | | | | | | | | | |
| | 手洗い・洗面器カウンター | 0 | | | | 120 200 200 | | | | | | | | | | | | | |
| | 鏡(既製品) | | 0 | | | | | | | | | | | | | | | | |
| | 鏡(注文品) | 0 | | | | | | | | | | | | | | | | | |
| | バリアフリートイレ手すり・便器類手すり | 0 | | | | | | | | | | | | | | | | | |
| | トイレブース内小物棚 | 0 | | | | | | | | | | | | | | | | | |
| | ベビーシート | 0 | | | | | | | | | | | | | | | | | |
| | | | <u> </u> | | | | <u>ا</u> | | 一川田本十つねっ | すにかいっ | | | | | | 〇〇〇〇(〇〇)電気設備工事 | | | |
| | | | | | | 、エレベーター工事(EV)と しているものである。よって、本 | | | | | | | | | | | | | |
| | の項目も含んでおり、本工事 | | | | | | | | | | | | | | | 工事区分表 | | | |
| | | | | | | | | | | | | | | | | 青森県 令和 年 月 | | | |

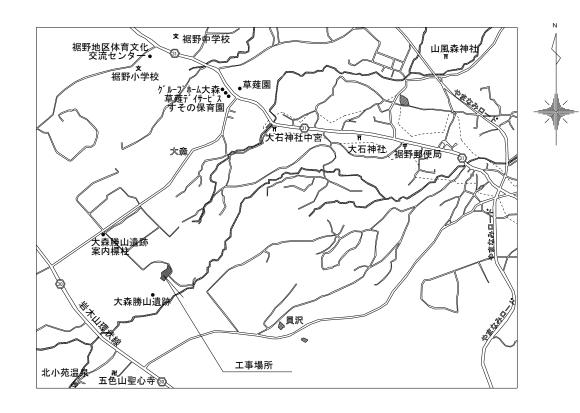

付近見取図

凡例

₩ H M 引込開閉器盤(屋外用・鋼板製)


ハント*ホール H1-6 (R8K-60)


図_a 7゚ルボックスSS形防水(SUS) 250×250×250 GL+2,700に取付

配線は下記による

EM-CE38sq-3C (FEP50) 予備配管(FEP50) GL-600 (埋設シート共) 引込柱及びプルボックスへの立上りは G54・SUSを使用する


注記 配管経路の斜線部はアスファルト舗装でなので、 アスファルトの撤去及び修復のみ建築工事で行い その他は土なので電気工事で掘削・埋戻しを行う

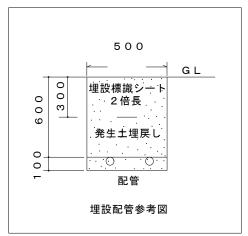

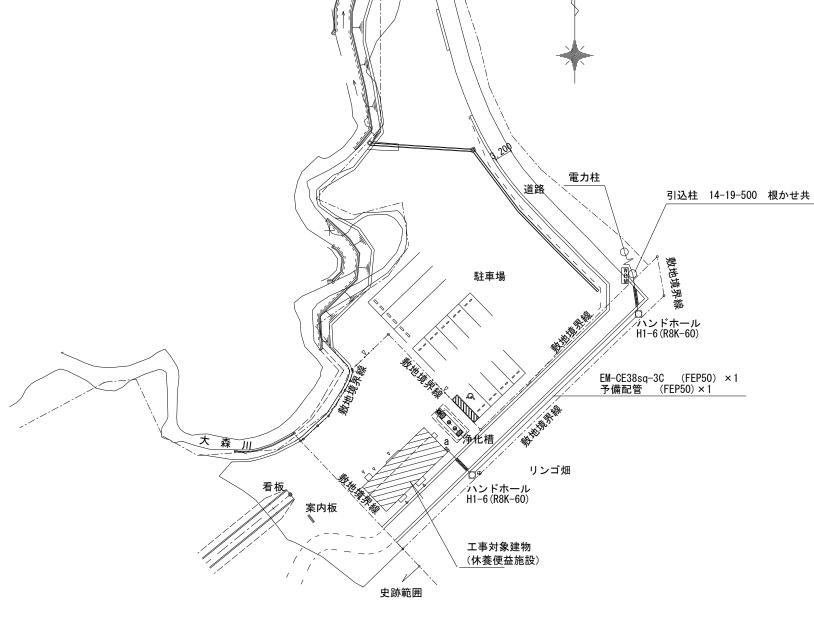


配置図 S=1:500


| 備考 | | 青森県A1第495号 | 承 認 | 担当 | 製 図 | 年月日 | 工事名称 | 令和7年度史跡大森勝山遺跡休息便益施設整備工事 | 縮尺 | |
|----|--------------------------------|--|-------|--------|-----|-------|------|---|---------|-------------|
| | ▲ 株式会社 工藤金正建築設言 | 1級建築士第153872号 | W 1 | | • | D 7.0 | 工事有你 | ¬和/平及文跡入林勝山退跡怀忌使益施改登佣工争 ──────────────────────────────────── | 1 500 | жит ш У |
| | 弘前市大字城東北2丁目2の6 TEL0172(27)1559 | ・・・・・・・・・・・・・・・・・・・・・・・・・・・・・・・・・・・・・・ | Kudou | Sugimi | Use | R /.3 | 図面名称 | 付近見取図・配置図・屋外配線図 | 1 : 500 | 図面番号 Ε ─ 03 |

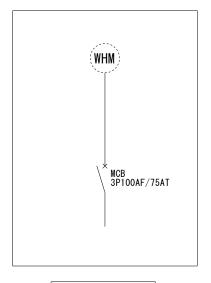

引込開閉器盤

屋外用 • 鋼板製

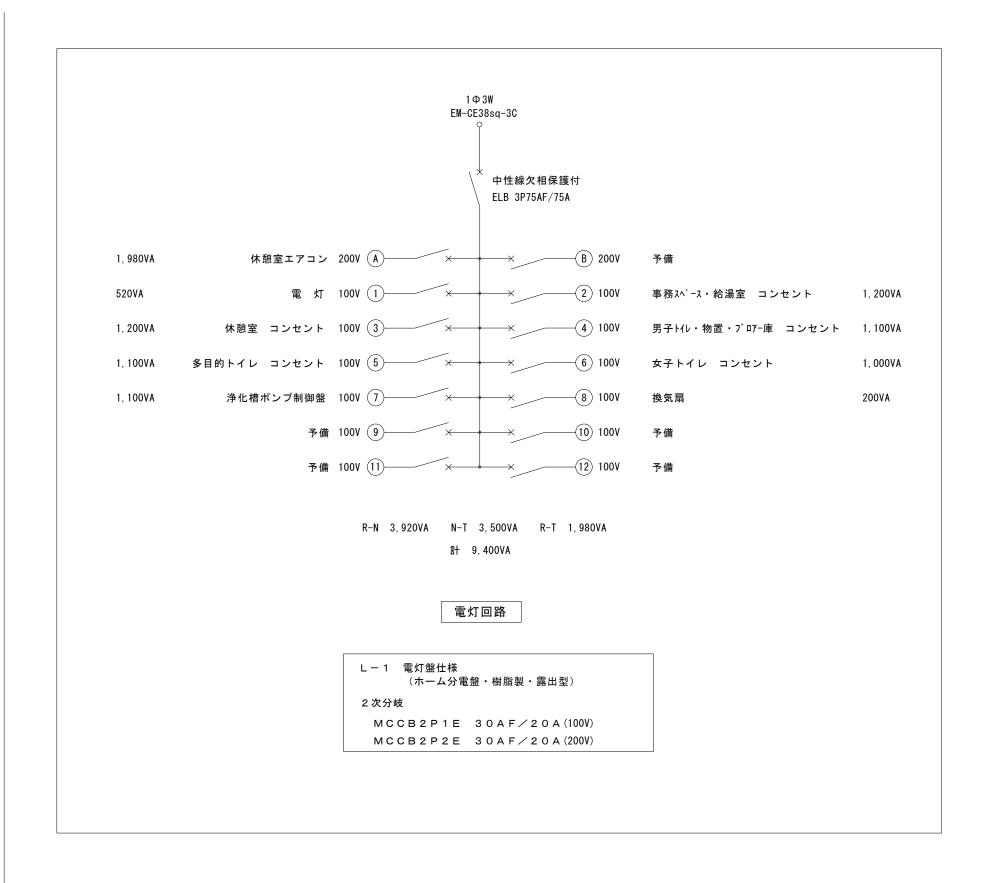

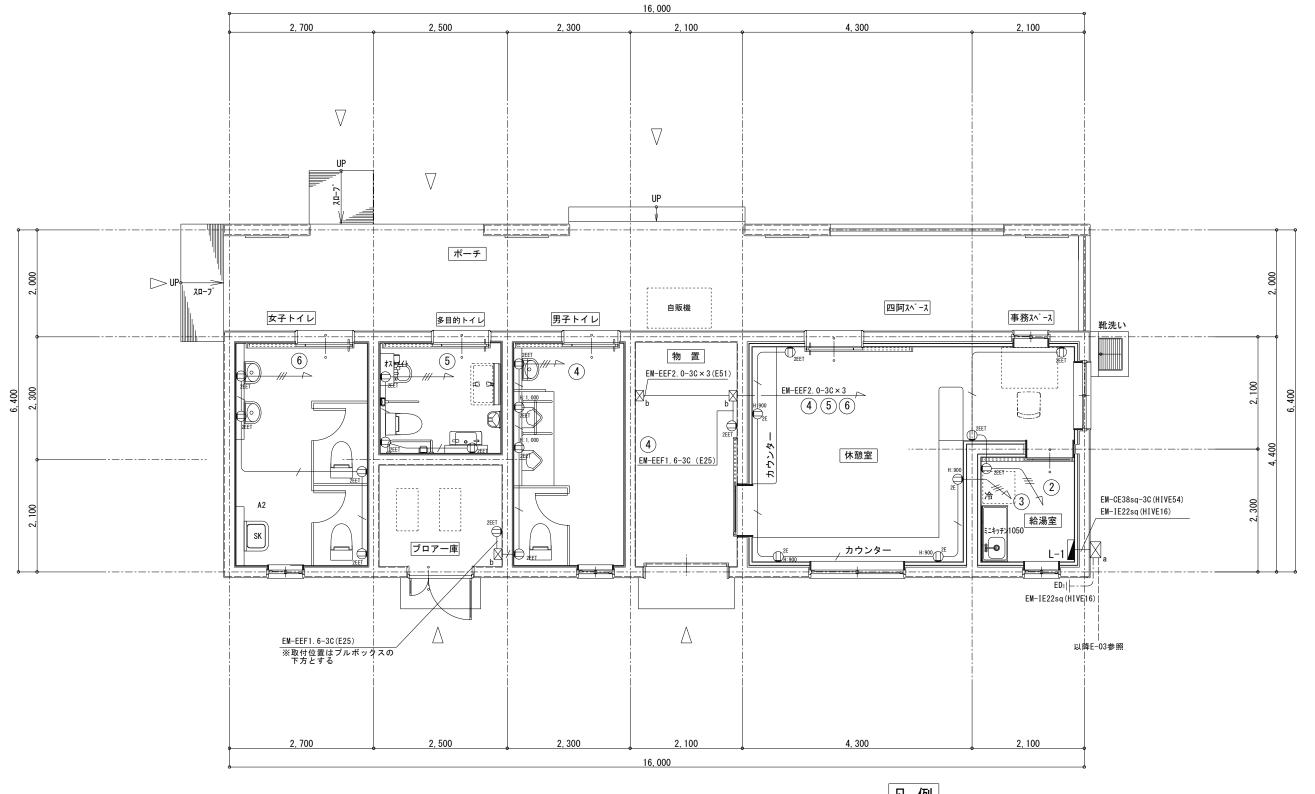

平面詳細図 S=1:50

※注記 物置とブロアー庫は露出配管とする コンセントは露出金属ボックス取付とする 凡例

L-1 電灯盤 特記なき配線は下記による ⊖₂E コンセント 2P15AE×2 EM-EEF1.6-3C

EM-EEF2. 0-3C


⊖₂EET コンセント 2P15AE×2+ET 図a プルボックスSS形防水(SUS) 250×250×250

⊠_b プルボックスSS形(錆止め塗装) 200×200×150

縮 尺 設計番号 一級建築士事務所 承 認 担 当 製図 年月日 青森県A1第495号 工事名称 令和7年度史跡大森勝山遺跡休息便益施設整備工事 株式会社 工藤金正建築設計 1級建築±第153872号 1:50 図面番号 R 7. 3 Sugimi コンセント設備図 E — 05 図面名称 弘前市大字城東北2丁目2の6 TEL0172(27)1559 工 藤 金 正

| 照明器具 姿図 ※ パナソニック品番は参考とする | | | | |
|---|--|---|--|-------------|
| A 1 i Dシリーズ直付型 4 0 形 D スタイル W 1 5 0 LSS9-4-30 3 2 0 0 Lm 消費電力 2 0 . 6 w | B 軒下用ダウンライト 150形 埋込穴φ150 LRS1RP-13 1585Lm 消費電力11.6w | | D LED標示灯 NNF11930LE1+FK11571J 消費電力 5 w | |
| A 2 i Dシリーズ直付型 4 O形 Dスタイル W 1 5 O 4 O O O L M 消費電力 2 5. O w i Dシリーズ直付型 4 O形 Dスタイル W 1 5 O LSS9-4-48 Dスタイル W 1 5 O 5 2 O O L m 消費電力 3 1. 9 w | | | | |
| | | | 使用中 | |
| 本体:鋼板(白色粉体塗装) ライトバー(カバー):ポリカーボネート(乳白) 光源寿命4000時間(光束維持率85%) 昼白色(5000K)、Ra83 電源装置はライトバー側に内蔵 | LED内蔵〈ワンコア(ひと粒)タイプ〉、電源ユニット内蔵 軒下用(防雨型) 5000K、Ra85、拡散タイプ、一般光色タイプ 光源遮光角15度、光源寿命4000時間(光東維持率85%) 反射板(上部): プラスチック(ホワイト) 枠: 鋼板(ホワイトつや消し仕上) パネル: アクリル(透明) | LED内蔵〈ワンコア(ひと粒)タイプ〉、電源ユニット内蔵 5000K、Ra85、拡散タイプ、一般光色タイプ 光源連光角15度、光源寿命40000時間(光束維持率85%) 反射板(上部): プラスチック(ホワイト) 反射板(下部): 鋼板(ホワイトつや消し仕上) 枠: 鋼板(ホワイトつや消し仕上) | 枠: プラスチック (クールホワイトつや消し仕上) 壁直付・天井直付型、片面型 光源寿命 4 0 0 0 0 時間 (光束維持率 7 0 %) 昼白色 (5 0 0 0 K)、R a 7 5 | |
| 天井取付 熟線センサ付自動スイッチ 親器・8Aタイプ・広角検知形 | | 天井取付 熱線センサ付自動スイッチ 子器・換気扇接続端子付 | | |
| パ ナ ソニック:WTK24818 | パナソニック:WTK2910K | パ†ソニック: WTK29318 | バ ナ ソニック : WTK2604 | |
| Φ 105 | Φ105 | Ф 105 | Φ 105 | |
| 検知後連続動作時間約10秒~30分可変形 明るさセンサ付 定格:8A AC100V | 定格:5 m A D C 1 2 V | 換気扇100W·検知後換気扇連続動作時間約10秒~30分可変形 定格:1A AC100V | 検知後連続動作時間約10秒~30分可変形 明るさセンサ付 定格:AC100V 照明 1.2A 換気扇 1A | |
| CN 3窓用トイレ呼出表示器 | 電源!/): 電源 アダプター | N 呼出ボタン (引きひも付) | | |
| アイホン: CN-3A44/A | アイホン: PS-1225A | アイホン: NBR-7WA | | |
| 208 | 90 52 | 2 2 11 11 11 11 11 11 11 11 11 11 11 11 | | |
| 電源電圧 DC12V(電源アダプタから供給) 形 状 埋込形(JIS4個用スイッチボックス) 材 質 ステンレス 窓 数 3窓 表示方式 断続ブザー音と表示窓点灯 | 電源電圧 AC100V 50/60Hz 入力容量 75VA 出力電圧 DC12V 出力電流 2.5A 形 状 据置・壁取付(専用金具)両用 材 質 難燃性樹脂 | 形 状 壁埋込型(JIS1個用スイッチボッウス) 材 質 自己消火性樹脂 備 考 引きひも式、押ポタン式両用 | | |
| | | | | ## 다 크리크로 다 |

| | | | | | | | I | | |
|----|--|-------|--------|-----|--------|------|----------------------------|----|----------|
| 備考 | — 級建築士事務所 | 承 認 | 担当 | 製図 | 年月日 | 工事名称 | 令和7年度史跡大森勝山遺跡休息便益施設整備工事 | 縮尺 | 設計番号 |
| | 株式会社 工藤金正建築設計 1級建築士第153872号 | | | | D 7 0 | | 1747,一尺又断八林肋田这断。怀心区血池故正偏工于 | | 岡工平日 |
| | 弘前市大字城東北2丁目2の6 TEL0172 (27) 1559 工 藤 金 正 | Kudou | Sugimi | 0se | R /. 3 | 図面名称 | 機器姿図 | _ | 凶叫母写 |
| | | | | | | | | | <u>.</u> |

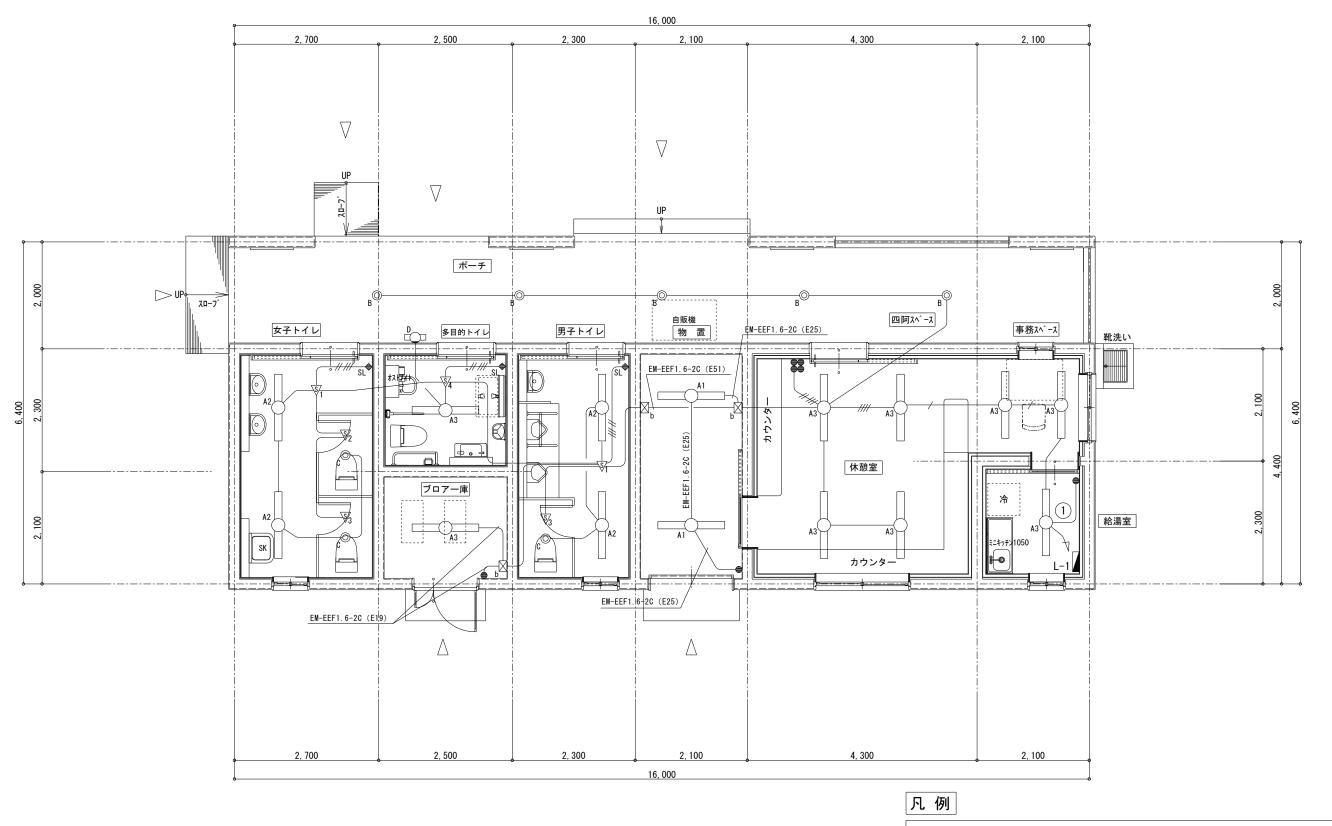

平面詳細図 S=1:50

※注記 物置とブロアー庫は露出配管とする 照明器具及びスイッチは露出金属ボックス取付とする ■ L-1 電灯盤 図_b プルボックスSS形(錆止め塗装) 200×200×150

● ネーム付スイッチ 1P15A

♦ SL 熱線センサ付自動スイッチ用操作ユニット 2回路用

熱線センサ付自動スイッチ 親機・8Aタイプ

熱線センサ付自動スイッチ 子機

√\$/3 熱線センサ付自動スイッチ 子機(換気扇連動用)


√
4 熱線センサ付自動スイッチ 親機(換気扇連動用) 特記なき配線は下記による

EM-EEF1. 6-2C

---- EM-EEF1.6-3C — EM-EEF1. 6-2C × 2


--- EM-EEF1.6-2C+3C


縮 尺 設計番号 一級建築士事務所 承認 担当 製図 年月日 青森県A1第495号 工事名称 令和7年度史跡大森勝山遺跡休息便益施設整備工事 株式会社 工藤金正建築設計 1級建築±第153872号 1:50 図面番号 0se R 7. 3 Sugimi 電灯設備図 E — 07 図面名称 弘前市大字城東北2丁目2の6 TEL0172(27)1559 工 藤 金 正

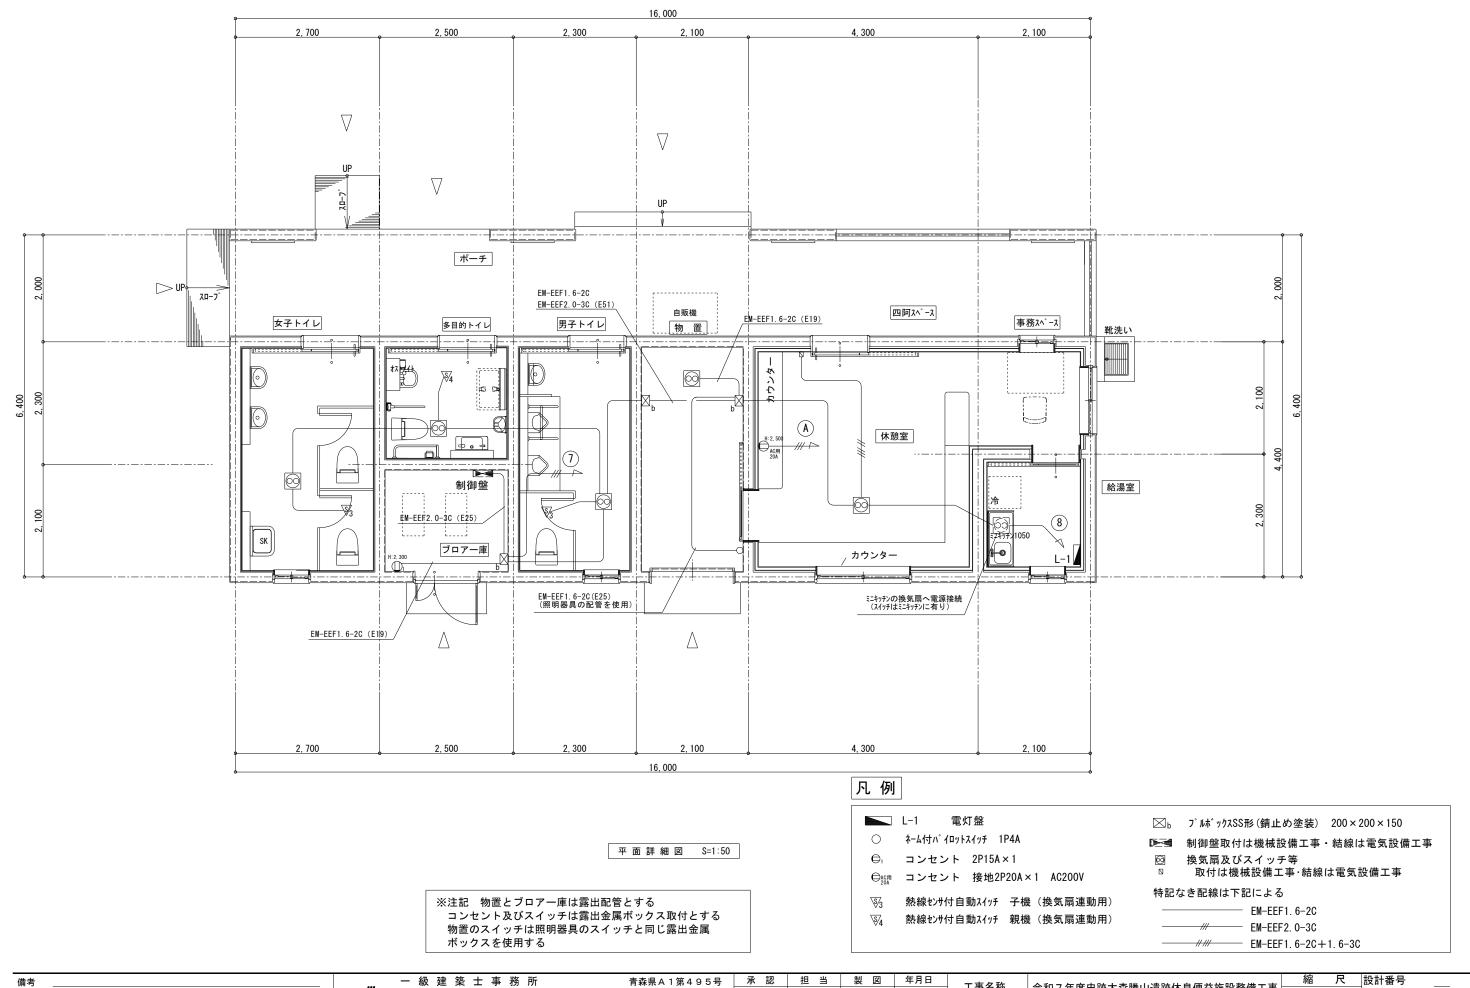

 - 級 建 築 士 事 務 所
 青森県A 1第495号
 承 認 担 当 製 図 年月日
 工事名称 令和7年度史跡大森勝山遺跡休息便益施設整備工事
 稲 尺 設計番号 ___

 株式会社 工 藤 金 正 建 築 設 計 1級建築士第153872号
弘前市大字城東北2丁目2の6 TEL0172 (27) 1559 工 藤 金 正
 Kudou Sugimi Ose R 7. 3
 R 7. 3
 図面名称
 機械設備用配線図
 1:50
 図面番号 E — 08

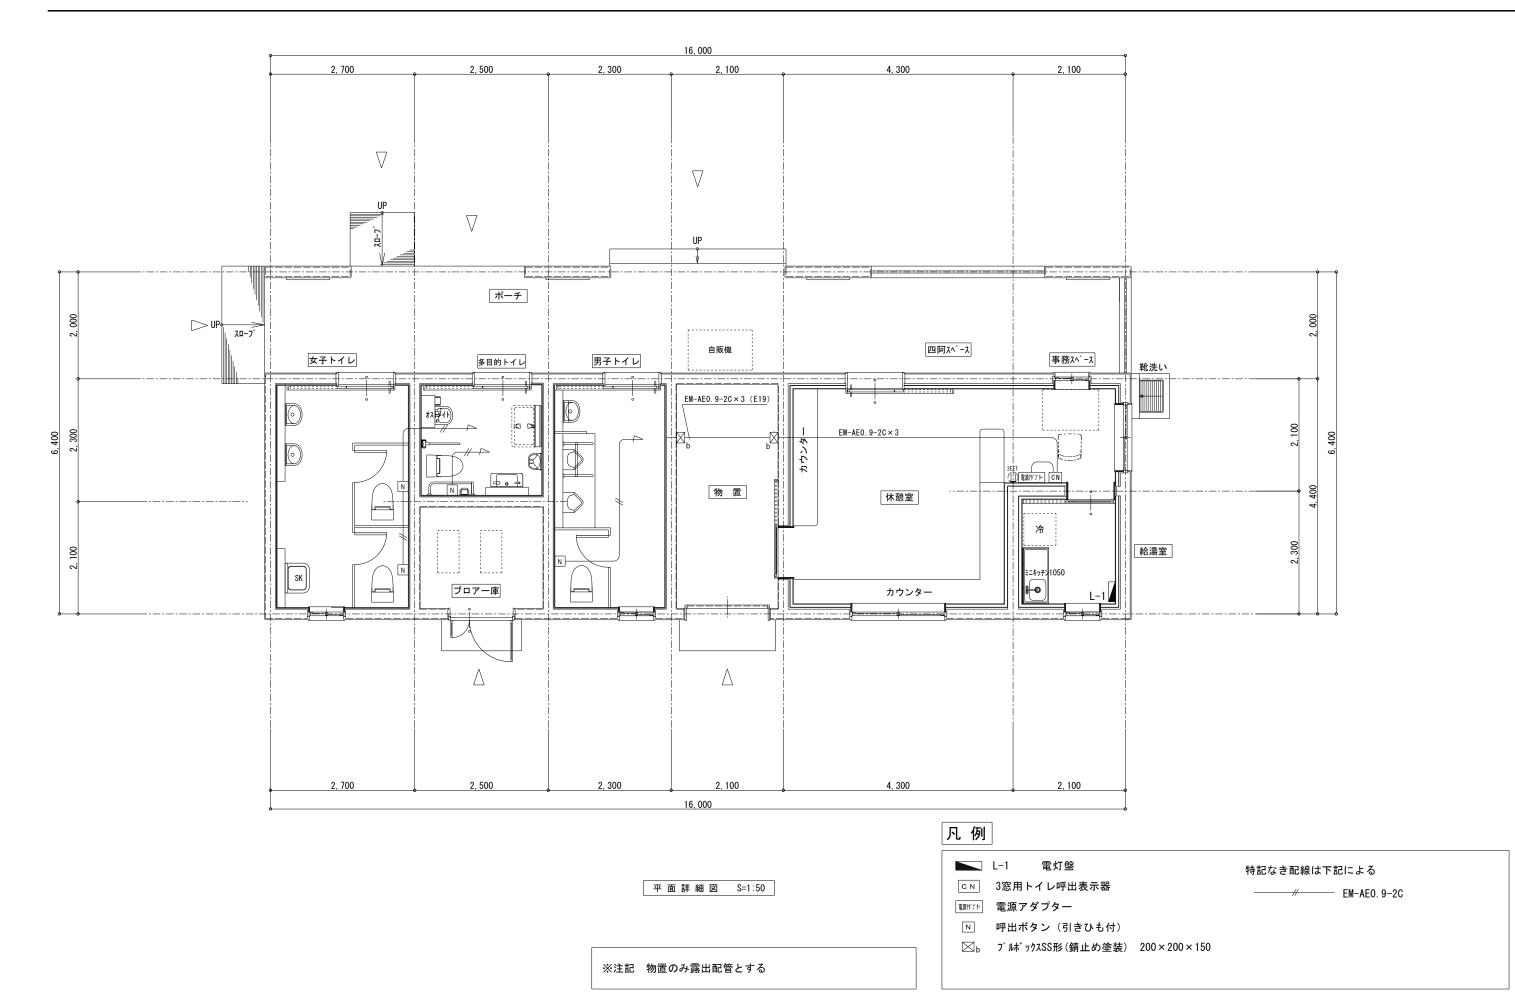


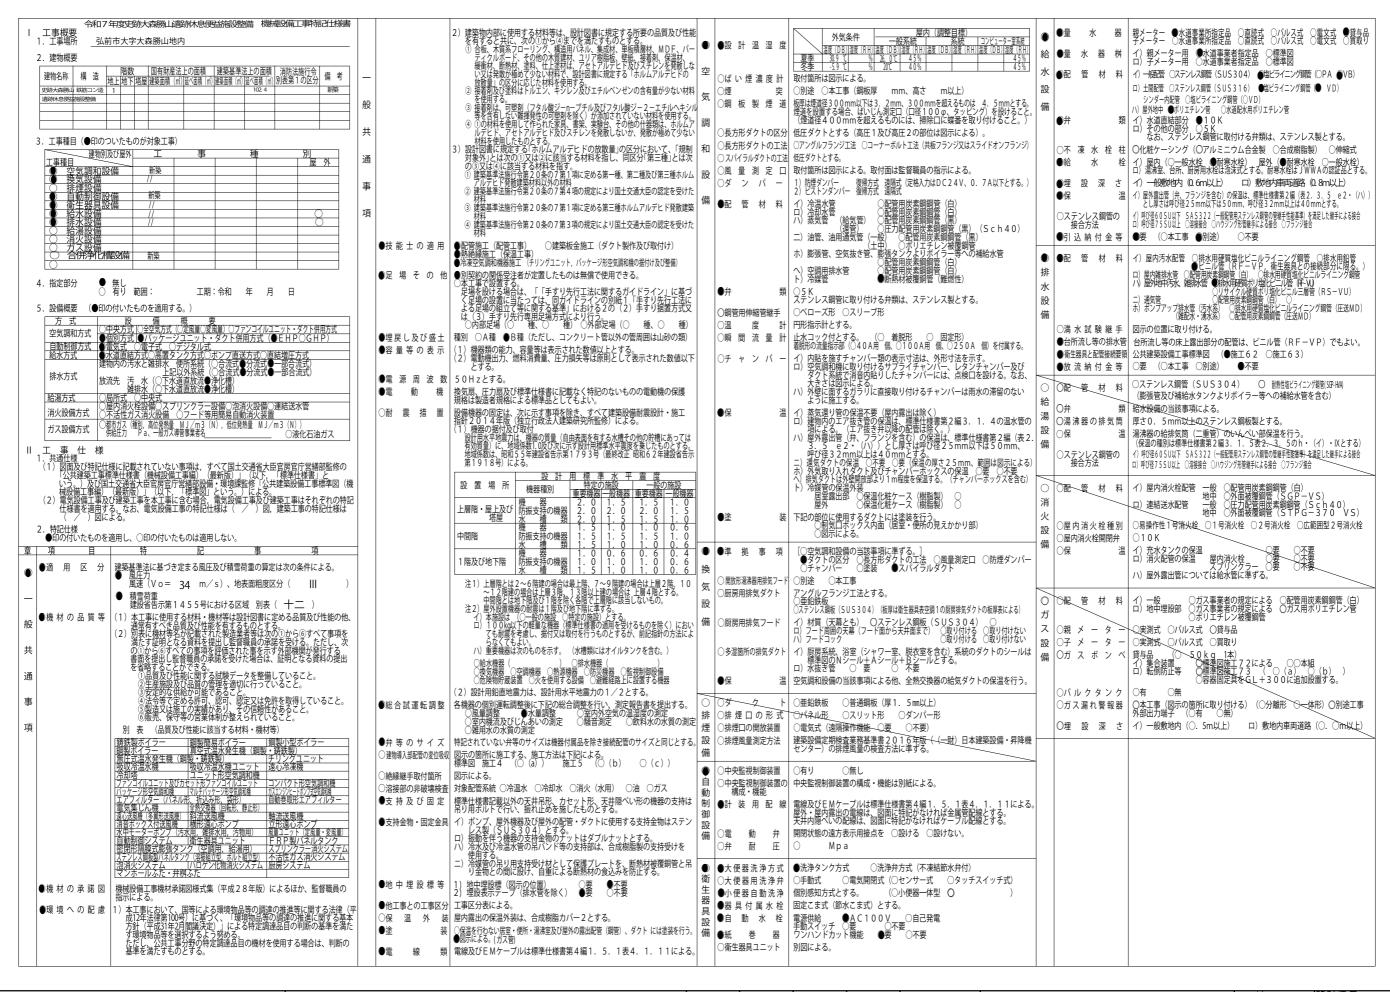

| | | 一級建築士事務所 | 青森県A1第495号 | 承 認 | 担当 | 製図 | 年月日 | 工事名称 | ┃ ┃ 令和7年度史跡大森勝山遺跡休息便益施設整備工事 | 縮尺 |]設計番号 |
|-----|---|--------------------------------|-----------------------|-------|---------|---------|--------|------------------------|---|-----|----------|
| | | 株式会社 工藤金正建築設計 | ▲ 1級建筑+第153872문 | | | | | 工事石物 | 747 74 74 74 74 74 74 74 74 74 74 74 74 | | |
| | · | 林式云社 上 隊 並 止 连 来 叹 可 | 1 版是来工物 1 3 3 0 7 2 9 | Kudou | Suginin | kimoura | R 7. 3 | □ = Δ1 - | ₩₩₩₩₩₩₩₩₩ | NON | 図面番号 🚜 🔐 |
| . 1 | | 弘前市大字城東北2丁目2の6 TEL0172(27)1559 | 工 藤 金 正 | | I - | | | 図面名称 | 機械設備 特記仕様書 1 | 101 | I M — 01 |

| | 既設 〇 配管用炭素鋼鋼管 (白) 既設 〇 外面被覆鋼管 (SGP-VS) 〇 圧力配管用炭素鋼鋼管 (Sch40) 〇 外面被覆鋼管 (STPG-370VS) | 施 | 項目 | A E | М | FV | 備考 | | 項 目 A | F | M EV | 備考 | | 項目 | AE | M EV | 備 |
|-----------------|--|-------------------------|--|----------|-----|----------|-----------|----------|-----------------------|---------|---------------------------|---------|-------------------|---|----------|-----------------------|----------------------|
| | 改設○配管用炭素銅鋼管 (白) 改設○外面被覆鋼管 (SGP-VS) ○公式之配管用炭素銅鋼管 (Sch40) ○外面被覆鋼管 (STPG-370VS) | 五 飯 H BB | | ^ - | 141 | - v | рин 15 | | | + | L V | urts 25 | | ~ I | | IVI E V | I VIET |
| 屋内消火栓種別 | 既設 (別操作性 1 長消火栓 〇2 号消火栓 改設 (別操作性 1 長消火栓 〇2 号消火栓 | 要躯体関 | | <u> </u> | 1~ | | | その他 | | + | - | | - | | | ++ | _ |
| 屋内消火栓開閉弁 保温 | 010K 1) 充水タンクの保温 既設 0有 0無 改設 0要 0不要 | R章C造(梁・壁・床) の貫通孔・開口部 | | 0 0 | 0 | 0 | | _ | R C 造各種ピット C | + | | | - | | | \perp | + |
| **** | □ 消火配管の保温屋内消火栓 既設 ○有 ○無 改設 ○要 ○不要 スプリンクラー 既設 ○有 ○無 改設 ○要 ○不要 | | | 0 | | | | _ | 同上用マンホール・タラップ | + | | | | | | | \perp |
| | ハ)屋外露出管については給水管に準ずる。 | | | 0 | _ | | | _ | 排水溝 | | | | | | | | |
| 100 ++ 40 | イ) 一般ロ) 地中埋設部 | > | 貫通スリーブ・開口部の墨出し | 0 0 | 0 | 0 | | | オイルサービスタンクの防油堤 | | | | 事務室廻り | フリーアクセスフロアパネル切込み加工 | 0 | | |
| 管材料 | 既設 	 配管用炭素鋼鋼管(白) 既設 ○ 配管用炭素鋼鋼管(白) | | 貫通スリーブ・型枠部の穴埋め | 0 0 | 0 | 0 | | | フリーアクセスフロア内の防水堤 | | | | | フリーアクセスフロア給排気グリル | 0 | | |
| | ガス事業者の規定による 改設 配管用炭素鋼鋼管(白) 、 | | | | | | | | 設備室内床排水管 | | | | | フリーアクセスフロアコンセント | 0 | | |
| メーター | ガス事業者の規定による ガス事業者の規定による 〇実測式 Qパルス式 貸与品 〇 | | | | | | | | 既設埋設配管配線調査 (X線探査含む) 〇 | 0 | 0 | | | 壁・天井空調給排気グリル | | 0 | |
| メーター スポンベ | ○実測式 ○パルス式 買取り 貸与品 (50kg 本) ○ | S·SRC造(梁 | 鉄骨貫通鋼管スリーブ | 0 | | | | 7 | | | | | 1 | | | | |
| | イ) 集合装置 | 壁・床)の貫通孔 開口部 | 貫通スリーブ | 0 0 | 0 | 0 | | 1 | | | | | 1 | | | | |
| ルクタンク ス漏れ警報器 | 有 O 本工事(図示の箇所に取り付ける) 〇分離形 〇一体形) 〇別工事 | Page 12 | 貫通スリーブの補強 | 0 | | | | 仕 上 関 | 係 | | | | - | | | | |
| | 外部出力端子 ○有 ○無) イ) 一般敷地内(0.0m以上) ロ)敷地内車両道路(0.0m以上) | | | 0 | + | | | 軽鉄天井・壁下地 | ボード類の切り込み | | | | その他 | 感知器連動防火戸のレリーズ用切込み | | | _ |
| | | - | | 0 0 | | | | 1 | 下地材の切込み・補強 | + | | | - | 消火器ボックス | | | - |
| ステム構成その他 | 別図による。 | | T. T | | + | | 防火・防煙区画 | <u></u> | | + | | | - | 表面仕上が必要な全熱交換機等の表面仕上 | | + | ボー |
| 管材料 | /)──般配管 既設 O 改設 O | | | 0 0 | + | | | _ | 四日中の金にり | 10 | 00 | | - | | | ++ | ボー のみ M |
| J. 99 | 口)集水管 既設 〇 改設 〇 | | 予備スリーブの穴埋め | 0 0 | 10 | | 防火・防煙区画 | = | | + | \perp | | _ | 壁・天井・床点検口 | 0 | +++ | |
| 水器 | O直読式 Oパルス式 | | | \perp | | | | 4 | | \perp | $\perp \perp \perp \perp$ | | 1 | 駆動装置が電動の建具類の1次電源、 1次・2次配管、及び手元電源スイッチ | 0 | $\sqcup \sqcup$ | レ ー 手元 |
| 類 | 図面に特記なき場合は、JIS又はJV5Kとする。 | | | \perp | | | | | | \perp | | | | 同上本体・駆動装置・検出装置(センサー) | 0 | | \perp |
| 周理器の熱源 | 既設 〇ガス 〇電気 | 設備機器の基礎 | 機器取り付け用アンカー・架台 | 0 | 0 | 0 | | 可動間仕切 | 切込み・補強 | | | | | 駆動装置が電動のブラインド・排煙オペレーター等の1次配線及び1次・2次配管 | 0 | | \perp |
| | 既設 〇ガス 〇電気 | | 基礎 | 0 | | | | | 各種ボックス類 | 0 | | | | 同上本体・操作スイッチ及び2次配線 | 0 | $\perp \perp $ | |
| 房機器類 | イ) 仕様一性能等は図示による。機器の寸法は概略寸法とする。 ロ) 厨房機器据付け要領は、標準図施工74による。 | | | | | | | | | | | | | 映像音響設備のある室で操作卓にスイッチ を組み込む電動プライント | 0 | | |
| | | - | | | | | | 1 | | | | | 1 | 電動スクリーン及びボックス | 0 | | |
| | 対象人員 100 人 BOD濃度 260 mg/L BOD除去率 90 %以上 汚水量 15.0 -/日 BOD濃度 260 mg/L | エレベーター関係 | 機械室・昇降路の躯体 | 0 | | | | 1 | | | | | 1 | 電気錠及び扉~枠通電金具及び2次配線 | 0 | | |
| 里方式 | 〇 小規模合併処理(告示区分第 1 の処理方式) | | | 0 | | | | 吊りボルト及び | 設備機器類用 | 0 | 0 | | - | 同上用1次配線及び1次・2次配管 | 0 | | + |
| 要構造 | ● 合併処理(告示区分第2、第3、第6の処理方式) ● ユニット形(FRP製) ○現場施工形 | | 34.00 | 0 | + | | | インサート | | +- | - | | 1 | | 0 | - | + |
| 電気容量 | 設置スペース 約 3.3 L× 6.8 W 1 相× 100 V× 1.1 kw | | MINITER TO THE | 0 | + | | | + | | + | | | - | 笠木を棟上げ導体とした場合の笠木~ 笠木の接続 | | | + |
| | イ)屋外に設置する送風機はカバー付とし、コンクリート基礎上に固定する。 ロ)送風機にはケーブル(ビニルキャブタイヤケーブル)を約 m付属する。 | | | _ | | | | - | | + | | | - | 笠木の接続 ルーフドレン及びたてどい | 0 | | _ |
| 入側 | ハ)送風機を2基設置する場合タイマーによる自動交互運転とする。 イ)流入管底 設計GL一0.95m | | 機械室・昇降路内換気設備 | - | + | | | 給排気関係 | 外壁ガラリ 〇 | + | | | _ | 煙突の水抜き管(排水管) | - | | - |
| | 口) 浄化槽本体への流入方式(必要な場合はポンプアップ方式とする)イ) 浄化槽本体よりの放流方式 ポンプアップ方式とする。 | | 巻上機周囲のチェッカープレート敷 | + | - | 0 | | 和がメスト | | + | | | - | | 0 | | _ |
| 気管及び排気かさ | 構造上不要な場合は設けない。 | | | 0 | + | | | 4 | | + | _ | | - | 地震感知器の配管配線 「味味が、」・上連動制御架主までの配管配線及 | | 0 | _ |
| | 売入用並びに放流用ポンプは各々2台設置し、自動交互異常時同時運転とする。 ●製造者標準品 ○標準仕様書による。 | | ピット点検タラップ | \perp | _ | 0 | | _ | ウェザーカバー・ベントキャップ | + | 0 | | | 「防煙ダンパーと連動制御器ままでの配管配線及び連動制御盤から煙感知器までの配管配線 | 0 | | |
| | (○漏電、過負荷、滿水警報等の一括故障表示用無電圧接点及び端子を設ける。) ■ 製造者標準品安全荷重 | | 各階出入口穴あけ・同補強 | 0 | _ | | | | 排気フード(標準詳細図によるステンレス製) | | | | 屋外関係 | T | | | |
| | ○ 標準図(機材1) (○MHB ○MHA ○MHD)耐荷重はマンホール安全荷重による。 | | 三方枠取付・枠廻り埋戻し・同補強 | \perp | | 0 | | | 排 気 フ ー ド | | 0 | | 排水・ハンドホール - 廻り | | 0 | | |
| 工事 | (O本工事 ●別途) O不要 ロ) 基礎 | | 出入口扉・三方枠及び幕板 | | | 0 | | | (厨房等、レンジフード等既製品) | | | | | くつ洗いの排水金物・排水管 | 0 | | |
| | | | 国内には、一方代の場所は、 事際務がS造の時の出入口扉・三方枠 及び幕板の固定用鋼材 界際務の間で一人、ブラケット、レールブラケット 支柱、他昇降路の側製動材・式 昇降路がS造の時の中間ピーム及び ブラケットの受けース 機械室大梁又は昇降路内にフックの 取付(フック含む) | 0 | | | | | | | | | | 駐車場・車庫廻りのガソリントラップ | 0 | | |
| | ホ)躯体(現場施工形の場合) 〇本工事 〇別途 | | 昇降路の中間ビーム、ブラケット、レールブラケット 支持社、他昇隆路内の細製部材一式 | | | 0 | | 7 | | | | | 1 | 雑排水・汚水排水設備 | | 0 | |
| | ト) 水替え(自然水位GL-m) 〇要 (〇本工事 ●別途) 〇不要 | | 昇降路がS造の時の中間ビーム及び ブラケットの受けピース | 0 | | | | 1 | | | | | 1 | ハンドホール | 0 | | |
| 毒剤 | チ) 残土処分 30日分を納入する。 | | 機械室大梁又は昇降路内にフックの | 0 | | | | 水廻り機器 | 流し台・吊り戸棚・水切り棚・コンロ台 〇 | | | 厨房用はM | 1 | E・M桝で充填用マンホールふたを 使用した場合の表面仕上 雨水利用設備 | 0 | | |
| ローシート 台 | 一定期間定常状態で使用後、放流水質等を記入した測定表を提出する。 合成樹脂製パネル(厚さ5mm以上、文字は彫り込み)を取り付ける。 | | ホール押釦・インジケータなどの壁開口 | 0 | | | | 1 | 手洗い・洗面器カウンター C | | | | 1 | 雨水利用設備 (ルーフドレン、縦樋はA、縦樋から集水桝までM) | 0 | 0 | + |
| 肖泡装置 | ノズル式又は消泡剤式とする。 | | 点検用コンセント・煙感知器 | 0 | | \vdash | | 1 | 鏡(既製品) | + | 0 | | † | ハレニノドレン、収憶はA、収憶かり未小件よじM) | | +++ | + |
| | | | EV制御盤までの動力・照明用電源、スース、 | 0 | + | \vdash | | + | 鏡(注文品) | + | - | | オイルタンク廻り | オイルタンク本体 | 1 | | + |
| | | | EV制御整までの動力・照明用電源、アース 防災信号、加声設備(館内放送用)配管・配線工事 EV制御盤からEV監視盤又は警報盤まで の配管・配線工事 | + | + | 0 | | + | 多目的便所手すり・便器類手すり | + | | | | オイルタンクの外郭、基礎 | 0 | + + + | ± |
| | | | の配管・配線工事 EV制御盤からエレベーター内監視カメラ | + | + | 0 | 欧州 4 リニムム | + | トイレブース内小物棚 | + | + | | + | 同上杭及び杭頭処理 | 0 | ++ | +- |
| | | | □ Like → File Like → F | + | +- | | 監視カメラ含む | - | | | | | - | 171年ルスリール状だ性 | \vdash | ++ | + |
| | | | の配管・配線工事 EV制御幣からインターホンまでの | 0 | - | | - | - | | + | $\rightarrow + +$ | | Vz. //. 1#170 / 1 | 海ル排すは (ョー L 刑) | | | 1. |
| | | | の配管・配線工事 E V制御整からインターホンまでの 配管・配線工事 E V制御整からとと選携整定するの 対御及びインターホンの配管・配線工事 E V制御整からE V 医視察工事 E V制御監改 E V 医切り では でいま を は での 緊急地震 変 信用の配管 動 制御整まで の 駅 急地震 変 信用の配管 動 制御整まで の配管・配線工事 | | | 0 | | 4 | ユニットバス・シャワーユニット | + | 0 | | 浄化槽廻り | 浄化槽本体(ユニット型) | | 0 | ±: |
| | | | 制御及びインターホンの配管・配線工事 | \perp | - | 0 | | 4 | 既製浴槽 | + | 0 | | | 净化槽本体(現場施工型) | 0 | $\sqcup \sqcup$ | ±: |
| | | | EV 副御羅女はEV監視盤までの保守返帰 監視用(電話回線)の配管工事 | 0 | + | | | | コンクリート浴槽 | | \perp | | | 浄化槽(ユニット型)の外郭、基礎 | 0 | $\sqcup \sqcup$ | ± |
| | | | トソ制御盤又はEV監視盤までの 緊急地震速受信用の配管工事 | 0 | | | | | 浴槽排水金物 | | 0 | | | 杭及び杭頭処理 | 0 | | |
| | | | 動力計測用電力計から自動制御盤まで の配管・配線工事 | | 0 | | | | 洗濯機パン | ⊥ᅦ | 0 | | その他 | | | \perp \mid \top | |
| | | | | | | | | | 荷物フック | | | | | | | | |
| | | | | | | | | 1 | | | | | 1 | | | | \top |
| | | | | + | | \vdash | | 1 | | + | | | - | | | | + |
| | | | | | | | | 1 | | | | | 1 | 1 | | | |
| | | 1 | | | | | | | | | | | | | | | |

| 一 級 建 築 士 事 務 所 | 承 認 | 担当 | 製図 | 年月日 | 工事名称 | 令和7年度史跡大森勝山遺跡休息便益施設整備工事 | 縮尺 |]設計番号 |
|--|-------|---------|---------|--------|------|--------------------------------|-----|--------------|
| ● 株式会社 工 藤 金 正 建 築 設 計 1級建築±第153872号 | | | | | エザロが | 卫和/平及史娜人林勝山退娜怀思使益施政奎佩工争 | | |
| 株式会社 上 滕 缶 止 建 染 設 計 1 微塵樂士第153872号 | Kudou | Sugi mi | ki mura | R 7. 3 | 网工力计 | 機械設備 特記仕様書 2 | NON | 図面番号 M —— 02 |
| 弘前市大字城東北2 丁目2 の6 TEL0172(27)1559 工 藤 金 正 | | | | | 図面名称 | 域域改调 付記は稼者 2 | | M — 02 |

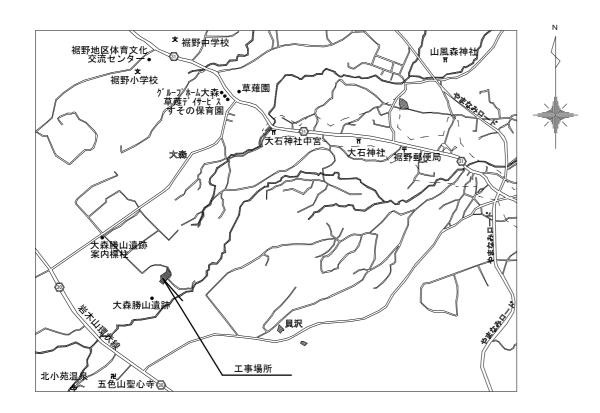


付近見取図

凡例

| 記号 | 名 称 | 仕様 |
|-------|---------|-------------------------------|
| | 給 水 管 | 屋外 PP管(水抜栓まで) 以降埋設 VD管 隠蔽 VB管 |
| | 汚水. 排水管 | 屋外 VU管(桝間). 屋内 VP 管 |
| | 通気管 | VP 管 |
| — A — | エ ア - 管 | 屋外埋設管 HIVP 管.屋内露出管 SGP(白)管 |
| — Е — | 電気管 | PF管及び浄化槽メーカー仕様による |
| | | |

特記事項

- 1. 各官庁の指示及び指導に従う事
- 2. 冬季間閉鎖に伴う水抜き対策
- 3. 量水器BOX内の凍結対策(断熱材の充填)

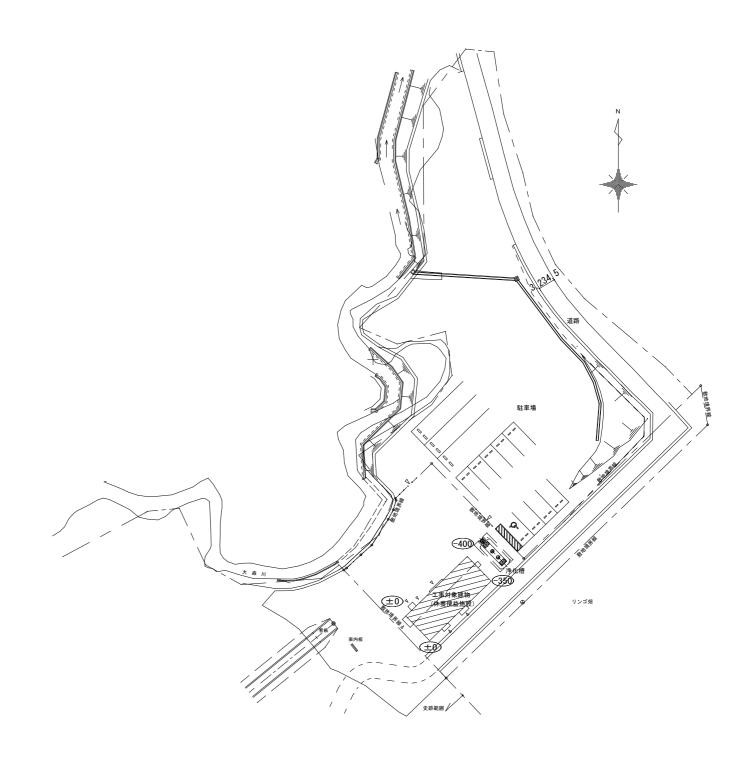


配置図 S=1:500

※設計GL: 125.40


設計 G L からの高低差

| 備考 | 一級建築士事務所 | 青森県A 1 第4 9 5 号 | 承 認 | 担当 | 製図 | 製図 年月日 | | 令和7年度史跡大森勝山遺跡休息便益施設整備工事 | 縮尺 | |
|----|----------------------------------|------------------|-------|--------|--------|--------|-------------------|-------------------------|-------|--------------|
| | ● 株式会社 工藤金正建築設言 | ·♣ 1級建築+第153872号 | | | | | 工事名称 | 74/4及文例人林份山退则怀总设益他改变佣工争 | | |
| | 林式云社 上 脉 並 止 娃 未 以 。 | 1 000721 | Kudou | Sugimi | kimura | R 7. 3 | m - 21 | 化涂甲取网 和墨网 口烟 | 1:500 | 図面番号 μ 02 |
| | 弘前市大字城東北2 丁目2 の6 TEL0172(27)1559 | 9 工 藤 金 正 | | | | | 図面名称 | 付近見取図.配置図.凡例 | | ВШШ 7 M — 03 |

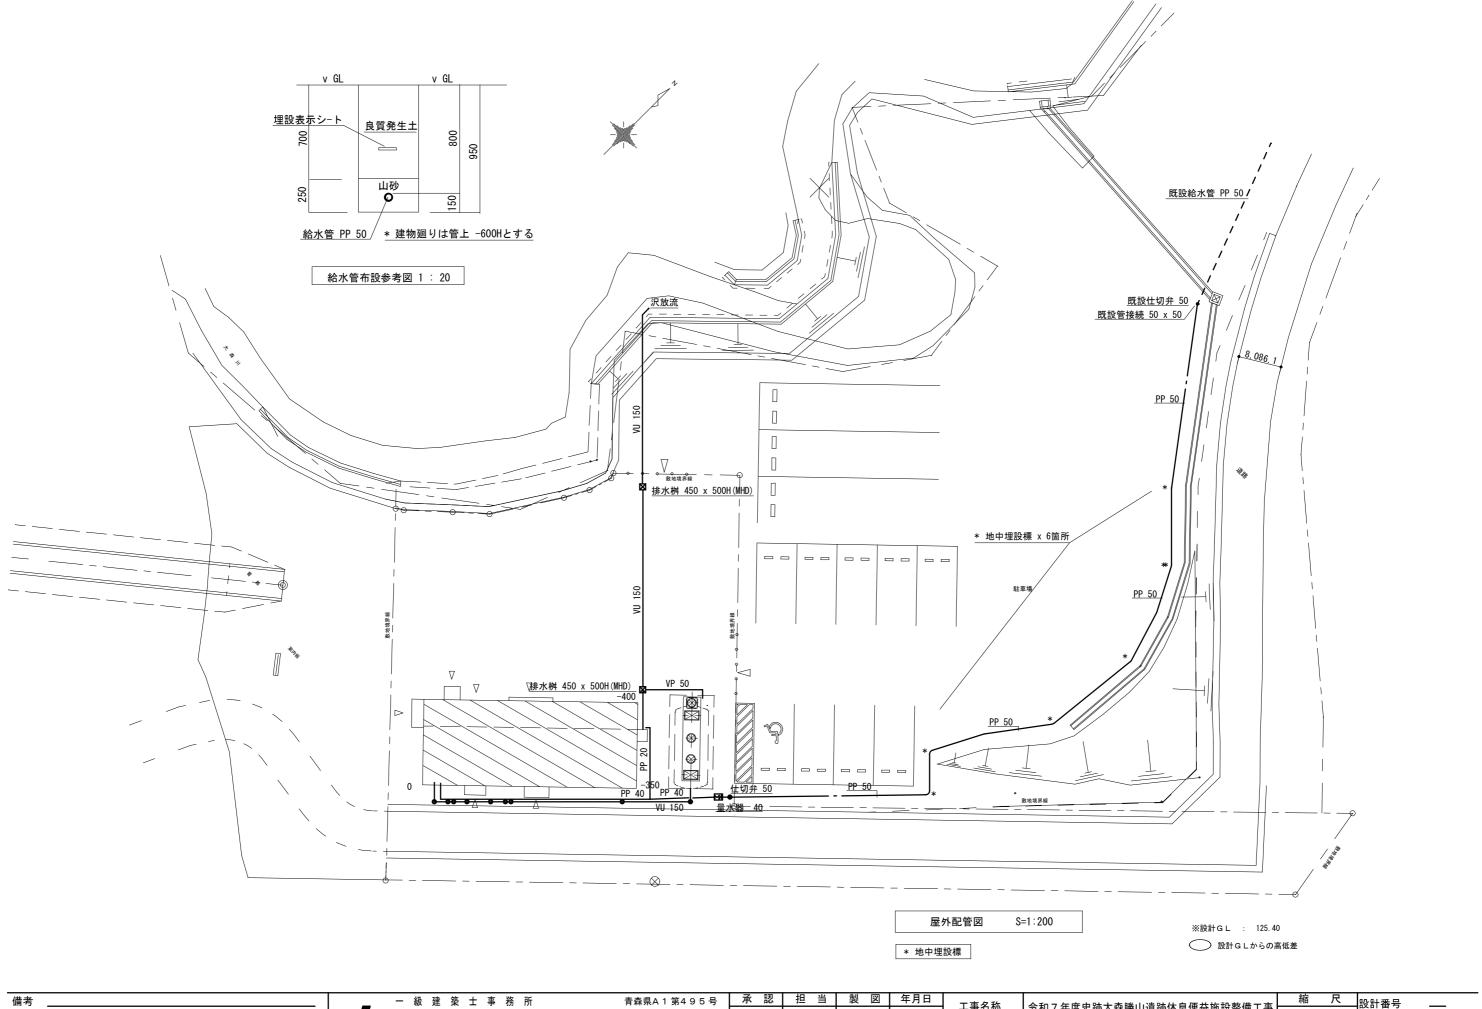

| 名称 | 仕様 (TOTO品番) | 仕様 (LIXIL品番) | ±71./1 | 多目的 | B 7 1 7 1 | 給湯室 | 屋外 | 数 | 備考 |
|---------------|---|---|--------|-----|-----------|----------------|-----------|-----|---------------|
| 洋風大便器 | CS20AB. SH30BA. TCF5841P. YH181L | BC-220SK. DT-K250N. CW-PC12NECK. KF-67T2L | 女子トイレ | トイレ | 男子トイレ | — 柏 <i>汤</i> 至 | 産が | 1 | - 1相100Vx410W |
| (車いす対応) | | 床置. 腰掛け. 温水洗浄方式(蓋無し). 音姫付. ステンレス製2連紙巻器 | | , | | | | ' | 14810000 |
| | 床置. 腰掛け. 温水洗浄方式 (蓋無し). 音姫付. ステンレス製2連紙巻器 | | | | | | | | |
| 同上手すり | T112CL10. T112HK7R 樹脂製はね上げ式. 樹脂製L型. 他付属金具共 | KF-920AE70D12J. KF-471EH70JU 樹脂製はね上げ式. 樹脂製L型. 他付属金具共 | | 1 | | | | 1 | |
| 洋風大便器 | CS597BCS. SH596BAYR. TCF6553AK. YH181L | BC-P20SUM. DT-PA250UNCHTK. CW-KA32QC. KF-67T2L | 2 | | 1 | | | 3 | 1相100Vx410W |
| | 掃除口付. 床置. 腰掛け. 温水洗浄方式. 音姫付. ステンレス製2連紙巻器 | 掃除口付. 床置. 腰掛け. 温水洗浄方式. 音姫付. ステンレス製2連紙巻器 | | | | | | | |
| 小便器 | UFH500. TEA62ADS 低リップ式. 壁掛型. 自動感知式. 他付属部品共 | U-406RU. OKU-AT131SD 低リップ式. 壁掛型. 自動感知式. 他付属部品共 | | | 2 | | | 2 | 自己発電式 |
| 同上手すり | T112CU22 | KF-701AEJ | | | 1 | | | 1 | |
| 手洗器 | L210C. TLE28SS1A | L-132AG. AM-300CV1 | 2 | | 1 | | | 3 | 1相100Vx10W |
| | 小型壁掛形. 自動水栓. Sトラップ. 床給水. トラップカバー付. 他付属金具共 | 小型壁掛形. 自動水栓. Sトラップ. 床給水. トラップカバ-付. 他付属金具共 | | | | | | | |
| 手洗器 | LSE870APFRMS 小型壁掛形. 自動水栓. Sトラップ. 床給水. 他付属金具共 | L-A74TA2B. A-5303W 小型壁掛形. 自動水栓. Sトラップ. 床給水. 他付属金具共 | | 1 | | | | 1 | 1相100Vx10W |
| オストメイト パック | UAS81RPB2NW. LTR141x2. 電気温水器付 . コンパクトタイプ 側板. 他付属金具共 | PTOM-B210W. PTOM-ESCR. 電気温水器付 | | 1 | | | | 1 | 1相100Vx600W |
| | | . コンパクトタイプ 側板. 他付属金具共 | | | | | | | |
| 掃除流し | SK22A. T23AEQ20 | S-202A. LF-7KEZ-19U | 1 | | | | | 1 | |
| | | | | | | | | | |
| 化粧鏡 | YM6090F 600 x 900 X 5mm. 他付属金具共 | KF-6090A 600 x 900 X 5mm. 他付属金具共 | | 1 | | | | 1 | |
| 化粧鏡 ———— | YM4560F 450 x 600 X 5mm. 他付属金具共 | KF-4560A 450 x 600 X 5mm. 他付属金具共 | 2 | | 1 | | | 3 | |
| | | | | | | | | | |
| 万能ホーム水栓 | T200SUN-13C 寒冷地用 | LF-7R-13U 寒冷地用 | | | | | 1 | 1 | |
| 建築工事一覧表 | | | | | | | | | |
| | 水栓. 天井扇付属品 | | | | | (1) | | (1) | 建築工事 |
| ミニキッチン | 小性・ヘガ州り周叩 | | | /1) | | (1) | | | |
| ベビーシート | | | | (1) | | | | (1) | 建築工事 |
| ベビ-チェアー | | | | (1) | | | | (1) | 建築工事 |


| 一 級 建 築 士 事 務 所 | 承 認 | 担当 | 製図 | 年月日 | 工事名称 | 令和7年度史跡大森勝山遺跡休息便益施設整備工事 | 縮尺 | 設計番号 |
|---|-------|---------|--------|--------|------|---------------------------|----|--------------|
| 株式会社 工藤金正建築設計 1級建築±第153872号 | | | | | 工事有你 | 节和 / 并及实则人林份山退则怀总使益加設金佣工争 | | |
| | Kudou | Sugi mi | kimura | R 7. 3 | 図面名称 | 衛生器具表 | | 図面番号 🙀 —— 05 |
| 弘前市大字城東北2 丁目2 の6 T EL 0 1 7 2 (2 7) 1 5 5 9 上 滕 金 止 | | | | | 四四石亦 | 州工加六公 | | M 02 |

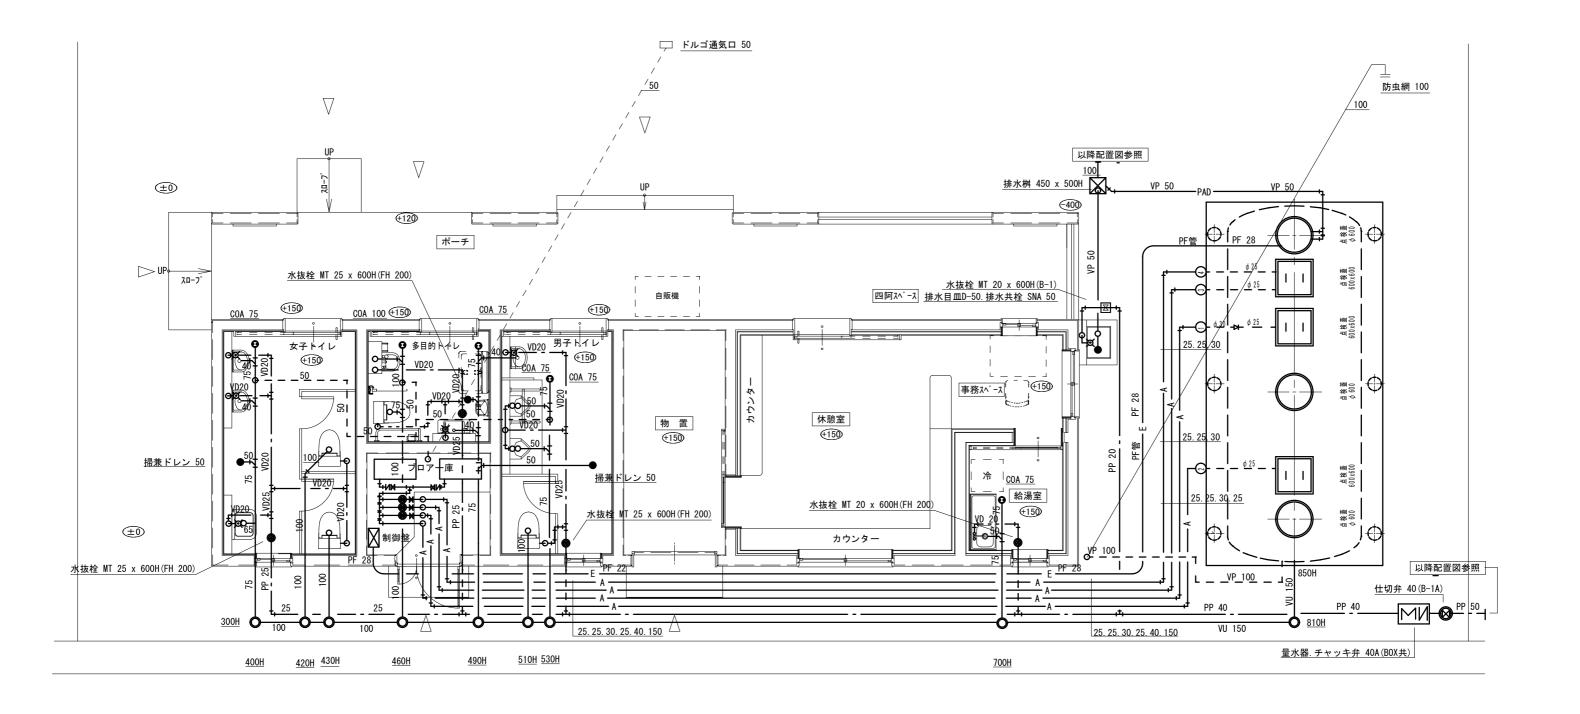


衛生設備 平面詳細 図 S=1:50


| 備考 | 一級建築士事務所 | 青森県A 1 第4 9 5 号 | 承 認 | 担当 | 製図 | 年月日 | 工事名称 | 会和7 年度中跡大泰勝山遺跡休息便益施設整備工事 | 縮尺 | 設計番号 |
|----|----------------------------------|------------------|-------|---------|---------|--------|------|--------------------------|-------|--------------|
| | ● 株式会社 工藤金正建築設計 | ・ 1 級建築士第153872号 | | | | | 工事有你 | 747年及实员人林份山退奶怀总使益他改登佣工争 | | |
| | | T | Kudou | Sugi mi | Sugi mi | R 7. 3 | 図面名称 | 衛生設備 平面詳細図 | 1: 50 | 図面番号 M —— 06 |
| | 弘前市大字城東北2 丁目2 の6 TEL0172(27)1559 | 工 滕 宝 止 | | | | | 四曲石亦 | 内工队员 一面们调色 | | |

| 記号 | 名称 | | 電気消費量 | 数 | 備考 |
|-------|-------------|---|---------------------------------|---|--------|
| A C 1 | 空調機(壁掛型) | 冷房能力 C : 3.6 KW(~4.3 KW) 暖房能力 H : 4.2 KW(~6.9 KW). ドレンアップメカ.コ−ドレスRSW.室内外渡り配線.配管. 室外機ブラケット式. | 1相200Vx 1,130 W | 1 | 休憩室 |
| R S 1 | 全熱交換器(ロスナイ) | 100 mm x 100 m3/h x 30 Pa.天井埋込形.温度交換率 62 %.電気式シャツター. SUS製フ−ド (網付).他付属品共 | 1相100Vx 50.5 W | 1 | 休憩室 |
| E F 1 | 換 気 扇 | 25 cm x 450 m3/h x 10 SP.格子形.連動式シャツター.引きひも付. SUS製フ-ド (網付).他付属品共 | 1相100Vx 26 W | 1 | ブロア-室 |
| EF2 | 天 井 扇 | 150 mm x 300 m3/h x 60 Pa. プラスチックボディ. 深形SUS製セルフ-ド(網付). 他付属部品共 人感センサ-付 | 1相100Vx 48 W | 2 | 男女トイレ |
| EF3 | 天 井 扇 | 100 mm x 100 m3/h x 30 Pa. プラスチックボディ. 深形SUS製セルフ-ド(網付). 他付属部品共 人感センサ-付 | 1相100Vx 16.5 W | 1 | 多目的トイレ |
| EF4 | 天 井 扇 | 100 mm x 100 m3/h x 30 Pa. プラスチックボディ. 深形SUS製セルフ-ド(網付). 他付属部品共 | 1相100Vx 13 W | 1 | 物置 |
| | | | | | |
| W C 1 | 合併式浄化槽 | FRP製 100 人槽. 20 PPm. 流入-自然. 放流-ポンプアップ方式. ブロア-ポンプ. 法定付属部品共 詳細は別紙図面参照 *電源は1相100V用とする | ブロア- 400W× 2台 排水ポンプ 150W× 2台 | 1 | 屋外 |

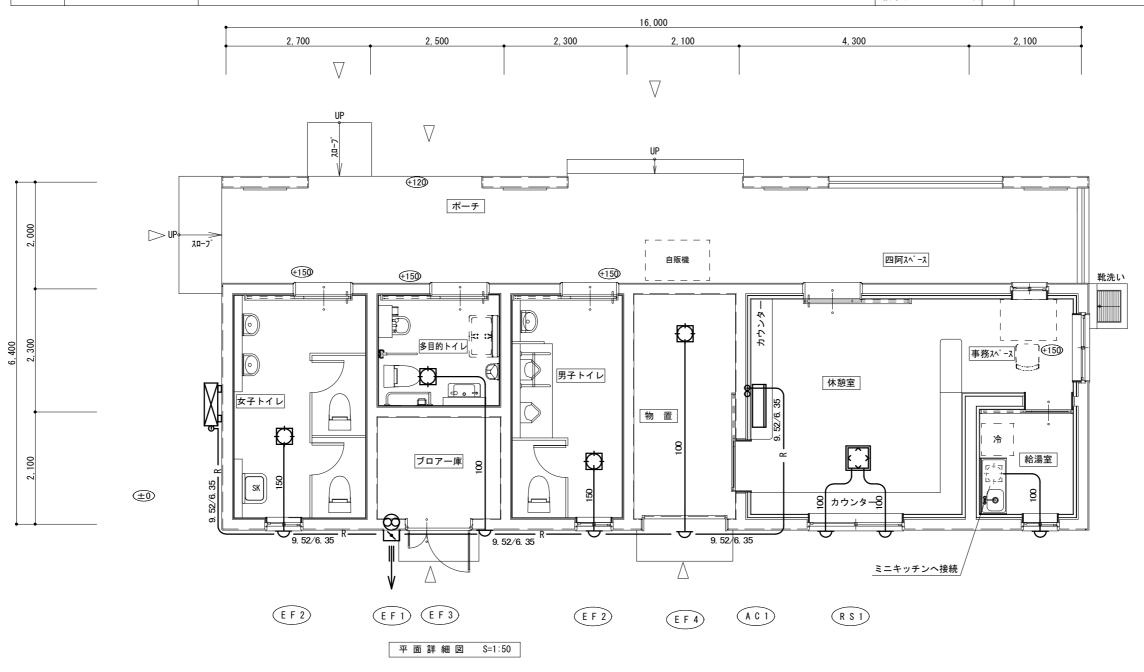

| 一 級 建 築 士 事 務 所 | 号 承認 | 担当 | 製図 | 年月日 | 工事名称 | 人和7. 在座山晚十木暖山 客味什自庙光恢乳整进工事 | 縮尺 | |
|---|-------|---------|--------|--------|------|-----------------------------------|-------|----------|
| ● 株式会社 工藤金正建築設計 1級建築±第15387 | 무 | | | | エサロが | 令和7 年度史跡大森勝山遺跡休息便益施設整備工事 | | |
| | Kudou | Sugi mi | kimura | R 7. 3 | | | 1: 50 | 図面番号 🔒 💍 |
| 弘前市大字城東北2 丁目2 の6 TEL 0172(27)1559 工 藤 金 | 正 | | | | 図面名称 | 空調設備 平面詳細図 機器表 | | M — 0/ |

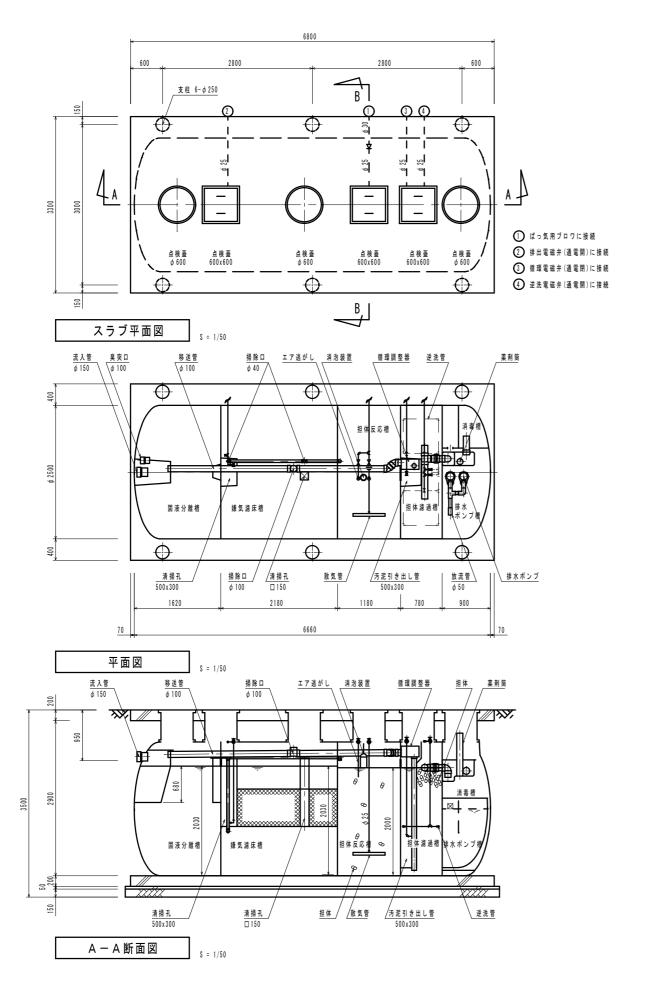

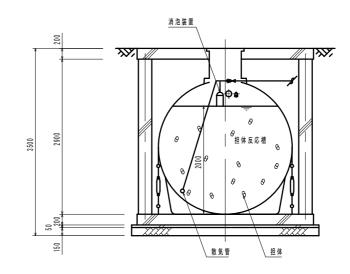

B-B断面図

設計仕様

| 型式 | |
|--------|--------------|
| 認定番号 | |
| 適合認定番号 | |
| 処理対象人員 | 100 人 |
| 日平均汚水量 | 15 m3/日 |
| 流入水水質 | BOD 260 mg/L |
| 流出水水質 | BOD 20 mg/L |

| 槽 名 | 有効容量 (m3) |
|--------|-----------|
| 固液分離槽 | 6. 19 |
| 嫌気濾床槽 | 9. 22 |
| 担体反応槽 | 4. 92 |
| 担体濾過槽 | 2. 82 |
| 消毒槽 | 0.45 |
| 排水ポンプ槽 | 1.48 |

| | 点検蓋 (角型) | 点検蓋 (丸型) | | |
|-----|-------------|----------|--|--|
| 種 類 | 1500K (安全荷 | 重 15kN) | | |
| 蓋 | FRP製 | | | |
| | SS鋼 鈑 製 | DD #I | | |
| 枠 | (溶融亜鉛メッキ) | PP製 | | |
| 備考 | SUS製ボルトロック付 | | | |

| 品 名 | 台数 | | 仕 | 様 | |
|---------|----|-------------------|------------|-------|-----------|
| ばっ気用ブロワ | 2 | 20 A × 300 L /分 × | 0.02 MPa × | 400 W | HC-251S |
| 排水ポンプ | 2 | 40 A × 110 L /分 × | 4.0 m × | 150 W | 32PN2.15S |
| | | | | | |

__[注 記] 開口の表示は内径寸法とする。

ベースと架台の間に隙間があるときはスペーサを入れるかモルタルを充填すること

全局は外寸とする。

ブロワの設置距離により各空気配管口径は大きくなる場合がある。


左右2ヶ所ある送気口(逆洗用配管)のうち、使用しない方は必ずキャップをのり付けすること。 ブロワメイン管はゆ30とし、ブロワ設置場所によってはさらに大きくなる場合がある。


━ ブロワ周り配管要領図(参考)


- ① ばっ気型スクリーン及び og -電磁弁 担体反応槽に接続 ② 嫌気遮床槽に接続
- ③ 担体濾過槽(循環)に接続・
- ④ 担体濾過槽(逆洗)に接続 + -ユニオン ※地上部配管は鋼管とする。

* 基礎及び土工事全般は建築工事 * 参考図面


| 備考 | 一 級 建 築 士 事 務 所 | 承 認 | 担当 | 製 図 | 年月日 | - 東タ社 | 人和7. 左连中时十本咪小字时 从身历光妆凯数供工事 | 縮尺 | 設計番号 |
|----|--|-------|---------|--------|--------|-------|-----------------------------------|----|--------|
| | ◆ 株式会社 工 藤 金 正 建 築 設 計 1級建築±第153872号 | | | | | 工事 石 | 令和7年度史跡大森勝山遺跡休息便益施設整備工事 | 1 | |
| | | Kudou | Sugi mi | kimura | R 7. 3 | 國王女华 | 人从海水排动供 亚基网 医基网 人样事实 | İ | 図面番号 |
| | 弘前市大字城東北2 丁目2 の6 TEL 0 1 7 2 (2 7) 1 5 5 9 工 藤 金 正 | 1 | | | | 図面名称 | 合併浄化槽設備 平面図. 断面図. 仕様書等 | ı | M — 08 |

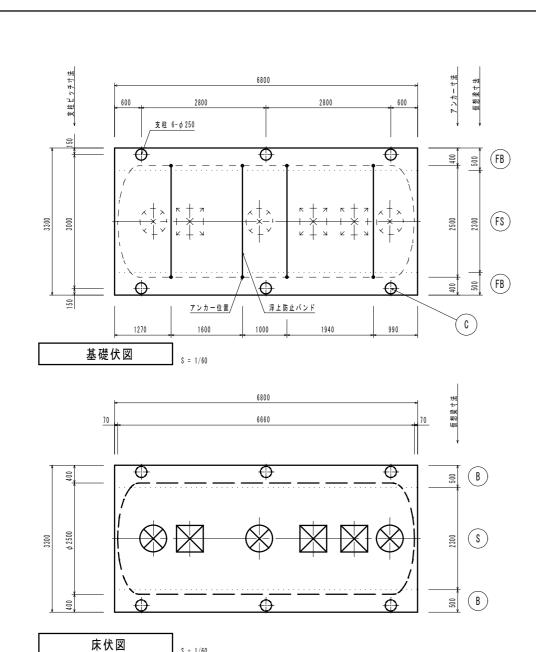

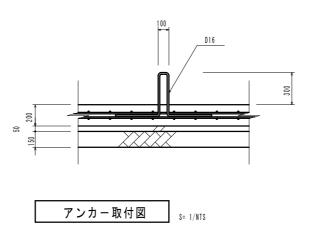


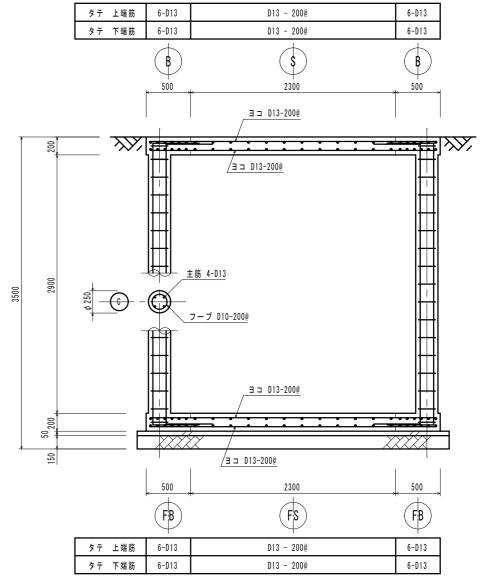



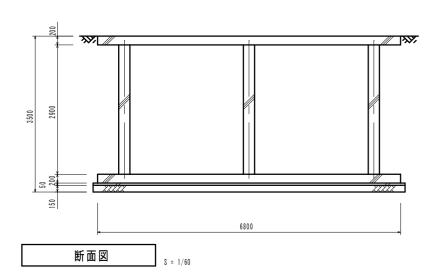

S = 1/60

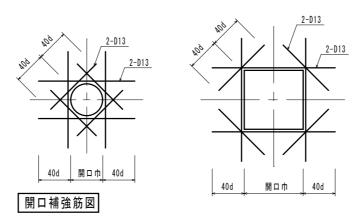

| 名 称 | 仕 様 |
|----------|-------------|
| 有筋コンクリート | FC 21 N/mm2 |
| 捨コンクリート | FC 18 N/mm2 |
| 鉄 筋 | SD 295A |

砂利地業


共通事項

* 基礎及び土工事全般は建築工事 * 参考図面

| 備考 | 一 級 建 築 士 事 務 所 | 承 認 | 担当 | 製図 | 年月日 | 工事名称 | 令和7年度史跡大森勝山遺跡休息便益施設整備工事 | 縮尺 | 設計番号 |
|----|--|-------|---------|--------|--------|------|-------------------------|----------|-------------|
| | ◆ 株式会社 工藤金正建築設計 1級建築土第153872号 | | | | | 工事石が | 令和7年度史跡大森勝山遺跡怀息便益施設整備工事 | | |
| | 弘前市大字城東北2 丁目2 の6 TEL0172(27)1559 工 藤 金 正 | Kudou | Sugi mi | kimura | R 7. 3 | 図面名称 | 合併浄化槽設備 平面図. 断面図. 躯体図 | S : 1/60 | 図面番号 № — 09 |

動力配線図

S = 1/50

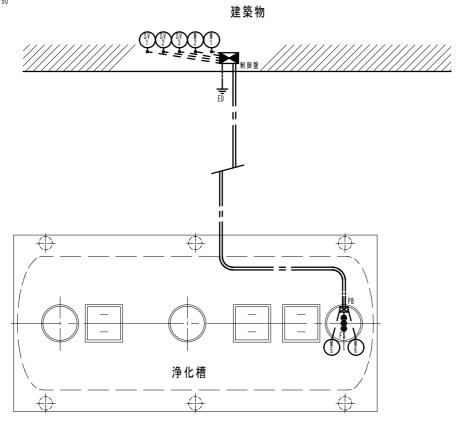

| 記号 | 機器名称 | 容量 | 電線.ケーブル | 電線管 | PB (VE) |
|------|----------------|-------|-----------|-----|-----------------|
| M 1 | No.1 ばっ気用ブロワ | 400 W | CV 2□-3C | 22 | |
| M 2 | No.2 ばっ気用ブロワ | 400 W | CV 2□-3C | 22 | |
| M 5 | No.1 排水ポンプ | 150 W | CV 2□-3C | 28 | |
| M 6 | No.2 排水ポンプ | 150 W | CV 2□-3C | 20 | 150 × 150 × 100 |
| FS | 排水ポンプ槽フロートスイッチ | x 3 | CVV 2□-3C | 22 | |
| | | | | | |
| SV 1 | 排出 電磁弁 | | CVV 2□-3C | 22 | |
| SV 2 | 循環 電磁弁 | | CVV 2□-3C | 22 | |
| SV 3 | 逆洗 電磁弁 | | CVV 2□-3C | 22 | |
| | | | | | |
| ED | D種接地極 | | IV 2.0 | 16 | |
| | | | | | |

[注 記]


全ての電線管はHIVE又は、PF管とする。

ケーブル及び電線管は制御盤までの距離により変更することがある。


D種接地極は一次側にて接地する場合は不要とする。

ブロワまわり配管参考図

/20 ※地上配管は鋼管とする。

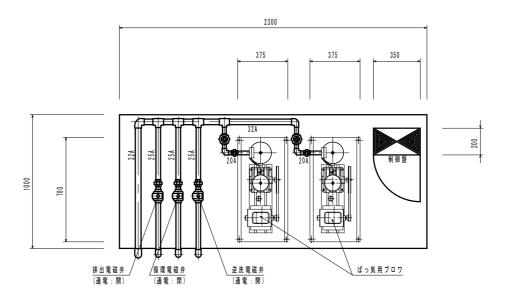

平面図

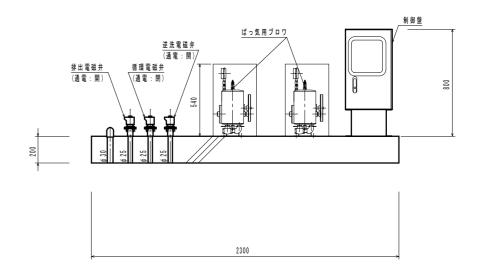



正面図


* 基礎は建築工事 * 参考図面

| 備考 | 一級建築士事務所 青森県A | 1第495号 承認 | 担当 | 製 図 | 年月日 | 工事名称 | 人和7年中中以十木喽山"等际什自庙光佐 "的数进了审 | 縮尺 | 設計番号 |
|----|------------------------------------|-----------|---------|------------|--------|------|-----------------------------------|-----|-------|
| | ● 株式会社 工藤金正建築設計 1級議会員 | 第153872号 | | le i muuma | D 7 0 | 工事有你 | 令和7 年度史跡大森勝山遺跡休息便益施設整備工事 | NON | 図 高来旦 |
| | 弘前市大字城東北2丁目2の6 TEL0172(27)1559 工 藤 | 金 正 Kudou | Sugi mi | kimura | R /. 3 | 図面名称 | 合併浄化槽設備 電気配管図及びブロア-ポンプ系統図 | NON | № 10 |

単線系統図

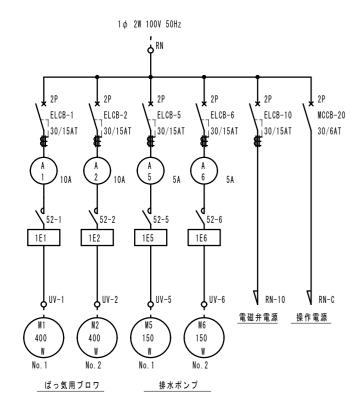


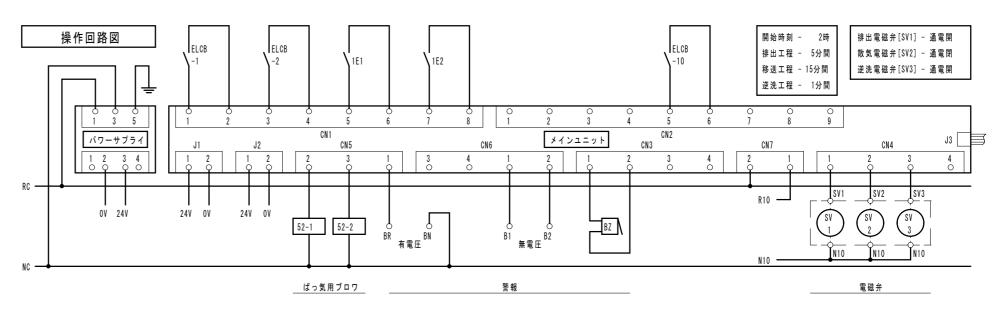

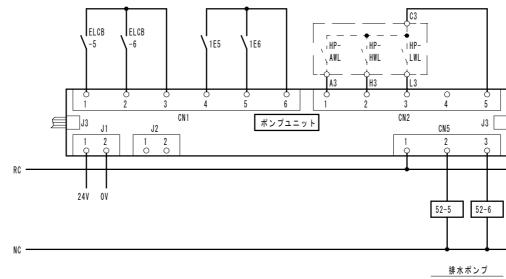

操作パネル図

函体寸法図 S=1/10

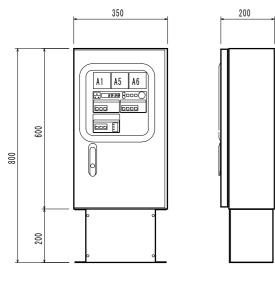

| | - 11 11 114 |
|-------------|---------------------|
| | 函体 仕様 |
| 本体 | 1.6mm SPCC |
| 扉 | 1.6mm SPCC |
| 取付板 | 1.6mm SPCC |
| 架台 | 2.3mm SPCC |
| 塗装色 | 5Y7/1(ベージュ系) |
| [注記]ばっ | 気用ブロワは2台同時運転とする |



| \mathcal{I} | | メイン |
|---------------|-----|----------------|
|) [| 1 | [電源]ランプ |
| | 2 | [漏電]ランプ |
| | 3 | [過負荷]ランプ |
| | 4 | 時刻・パラメータ表示部 |
| | (5) | [UP]ボタン |
| | 6 | [DOWN]ボタン |
| | 1 | [確定]ボタン |
| | 8 | [戻る]ボタン |
| | 9 | [設定確認]ボタン |
| | 10 | [ブザー停止]ランプ・ボタン |
| | | |
| | | |
| | | |
| | | |

| ばっ気用ブロワ | 電磁弁 | |
|-------------------|-------------------|--|
| 自動/手動]ランプ・ボタン | 1 [自動/手動]ランプ・ボタン | |
| 入/切]ランプ・ボタン(No.1) | ② [手動]ボタン 排出工程ランプ | |
| 入/切]ランプ・ボタン(No.2) | ③ [手動]ボタン 移送工程ランプ | |
| | 4 [手動]ボタン 逆洗工程ランプ | |
| | | |
| |] [| |

| | 排水ポンプ | | | | | | | |
|------------|---------------------|--|--|--|--|--|--|--|
| \bigcirc | [自動/手動]ランプ・ボタン | | | | | | | |
| 2 | [入/切]ランプ・ボタン(No.1) | | | | | | | |
| (3) | [入/切]ランプ・ボタン(No. 2) | | | | | | | |
| 4 | [満水 (AWL)]ランプ | | | | | | | |
| (5) | [高水位(HWL)]ランプ | | | | | | | |
| (6) | [低水位(LWL)]ランプ | | | | | | | |

* 参考図面

| 備考 | 一 級 建 築 士 事 務 所 | 承認 | 担当 | 製図 | 年月日 | 工事名称 | 今和7. 年度中级十本联山海级从自庙兴城 现数进工吏 | 縮尺 | 設計番号 |
|----|---|-------|---------|--------|--------|------|-----------------------------------|-----|-------------|
| | ● 株式会社 工藤金正建築設計 1級建築±第153872号 | | | | | 工事有你 | 令和7 年度史跡大森勝山遺跡休息便益施設整備工事 | | |
| | | Kudou | Sugi mi | kimura | R 7. 3 | 図面名称 | 合併浄化槽設備 電気設備 系統図 | NON | 図面番号 μ — 11 |
| | 弘則市大子城東北2 J 目 2 006 T E L 0 1 / 2 (2 /) 1 5 5 9 上 | | | | | 四曲七小 | | | l M 11 |

04 05 06